

位置図
S=1:25,000



図面目次


図面番号	図面名称	図面縮尺	図面内容
1/19	位置図	S=1:25,000	
2/19	計画平面図	S=1:500	
3/19	標準断面図	図示	
4/19	縦断面図	V=1:100 H=1:500	BP~EP
5/19	横断面(その1)	S=1:100	BP~NO.2
6/19	横断面(その2)	S=1:100	IP.3~NO.5
7/19	横断面(その3)	S=1:100	IP.5~IP.7
8/19	横断面(その4)	S=1:100	NO.8~NO.11
9/19	横断面(その5)	S=1:100	IP.9~NO.13
10/19	横断面(その6)	S=1:100	NO.14~EP
11/19	舗装面積求積図	S=1:100	車道舗装
12/19	排水構造図、簡易土留	図示	
13/19	1号自由勾配側溝, 1号集水樹	図示	
14/19	2号・3号集水樹, 間詰コンクリート工	S=1:25	
15/19	4号・5号集水樹	S=1:25	
16/19	6号・7号・8号集水樹	S=1:25	
17/19	区画線工	S=1:500	
18/19	構造物撤去工	S=1:500	
19/19	仮設工(工事用道路)	S=1:500	

施工年度	平成23年度
工事名	第23-01-124-M-051号 23年度・市道A0201号線測量設計委託
路線名	市道A0201号線
工事箇所	石岡市半ノ木
図面種別	位置図
縮尺	S=1:25,000
図面番号	全19葉の内1号(/)
内容表示	~

計画平面図
S=1:500

石岡市半ノ木

23単・市道A0201号線測量設計委託 工事延長 L=301.66m

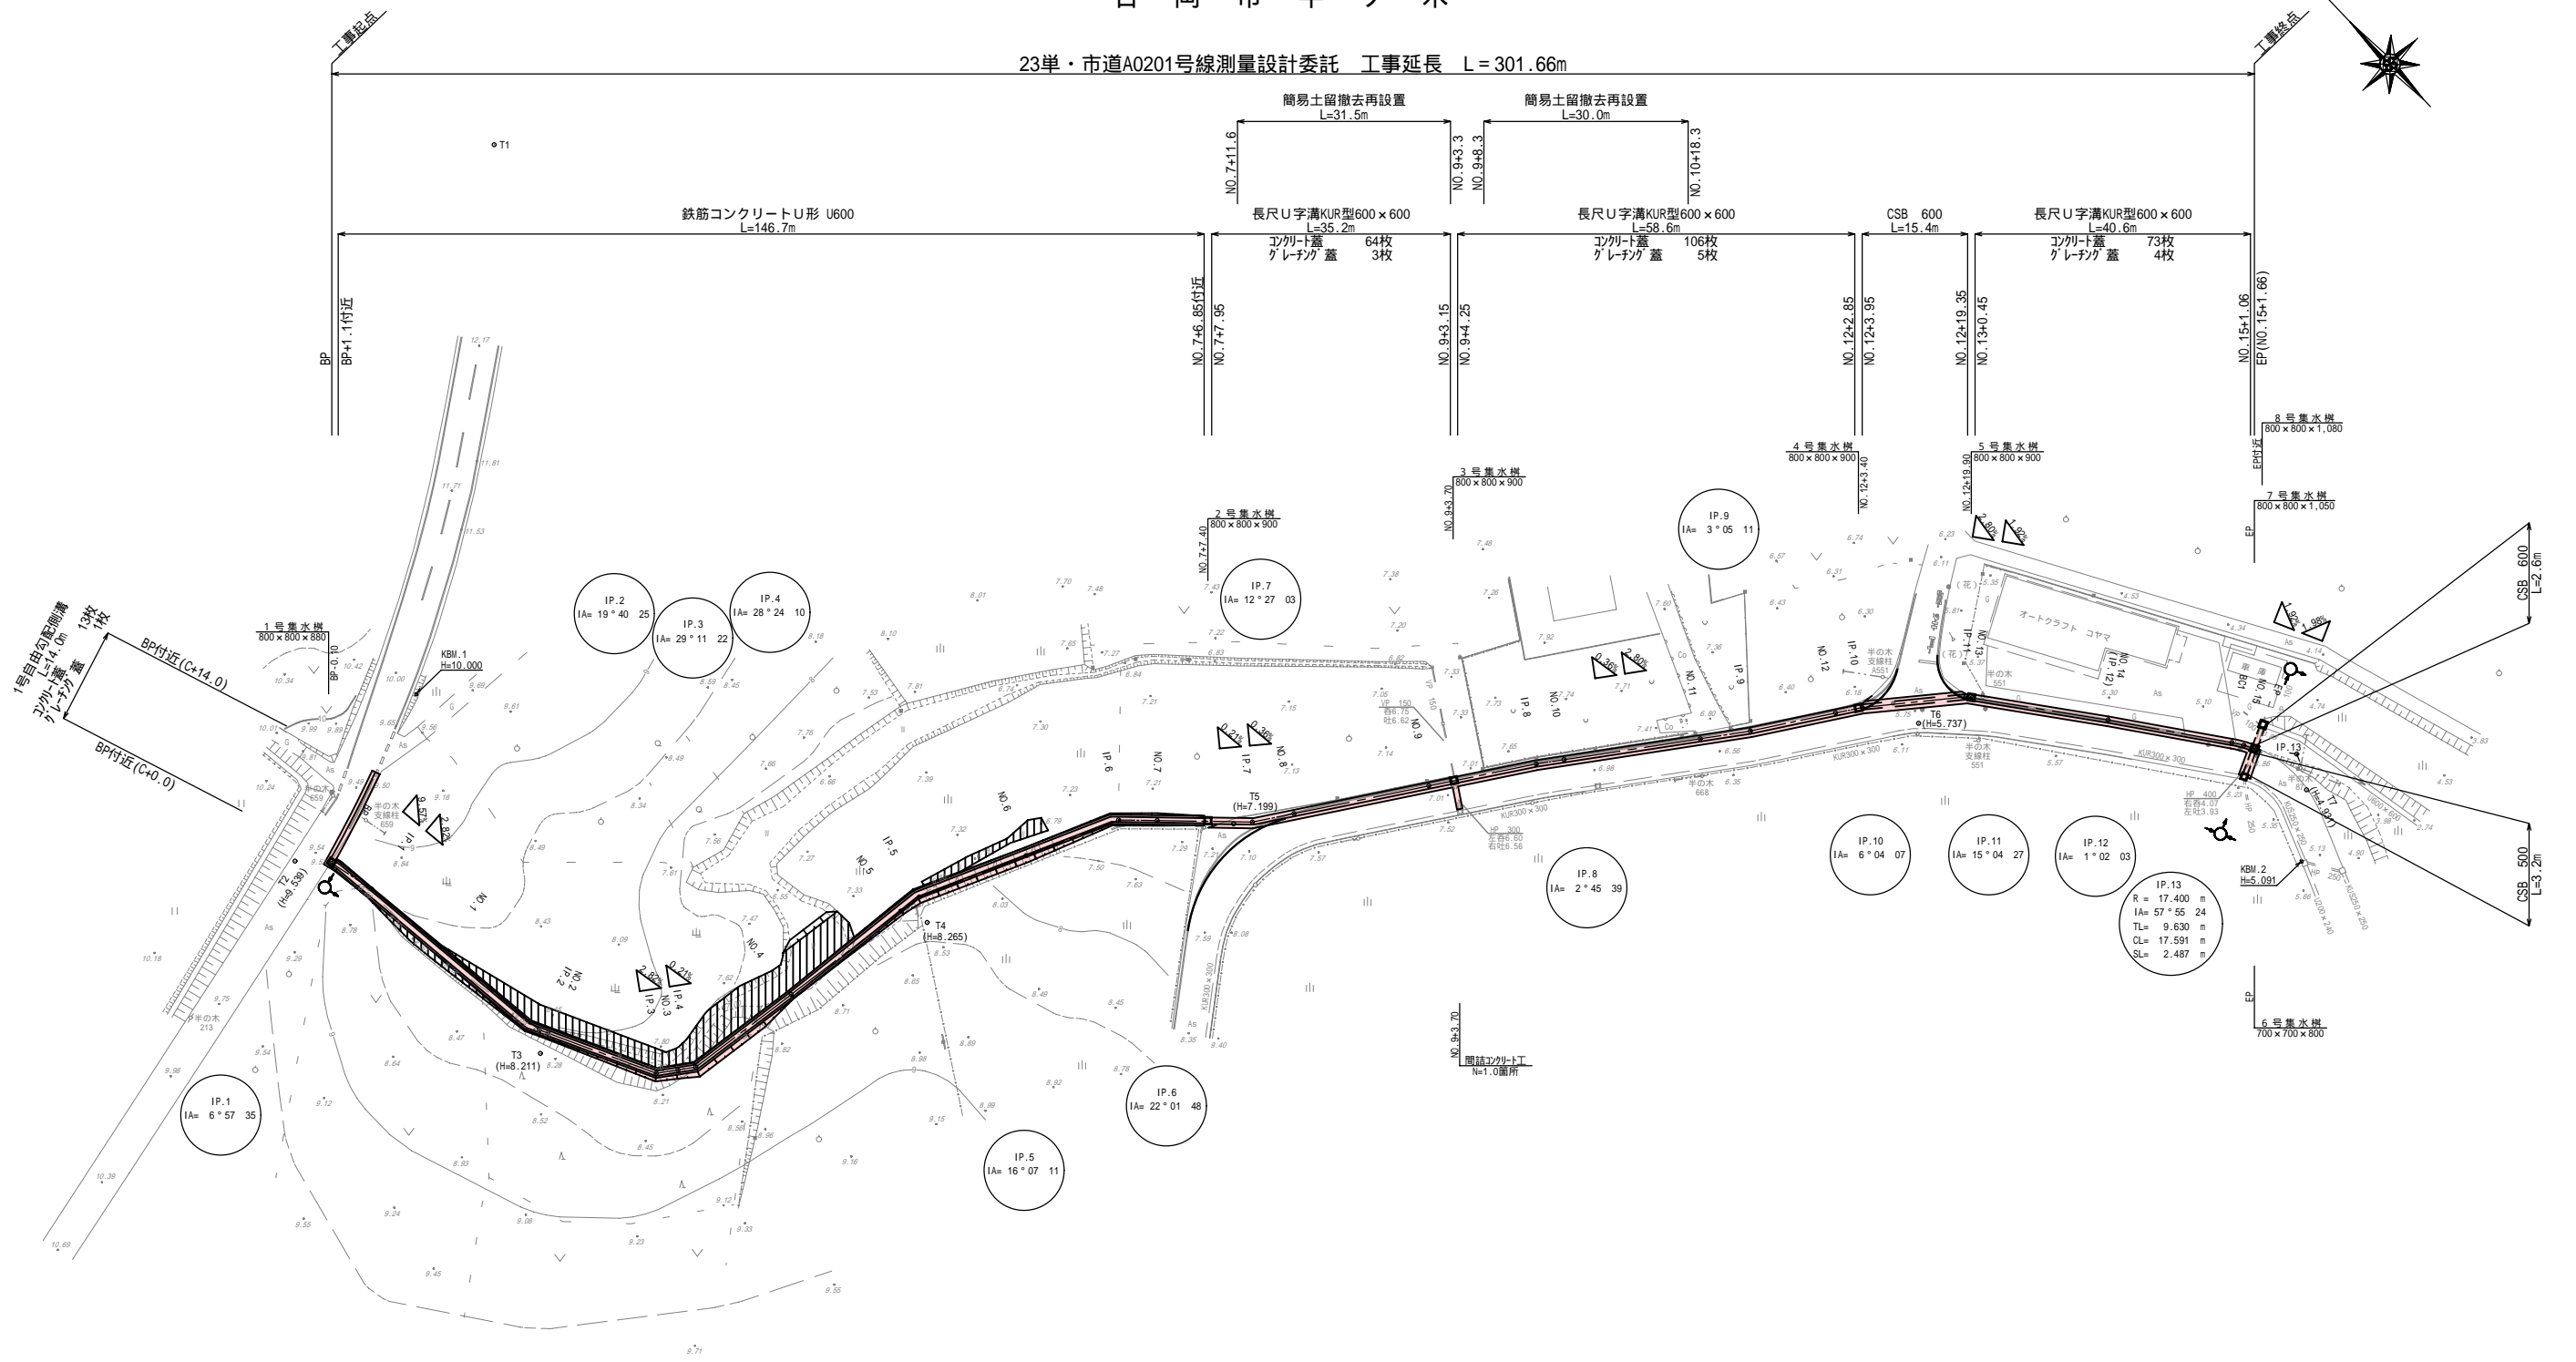


座標系：世界測地系

施工年度	平成23年度
工事名	第23-01-124-M-051号 23単・市道A0201号線測量設計委託
路線名	市道A0201号線
工事箇所	石岡市半ノ木
図面種別	計画平面図
縮尺	S=1:500
図面番号	全 19 葉の内 2 号 (/)
内容表示	-


標準断面図

S=1:25

未造成区間
B P ~ N O . 7 付近

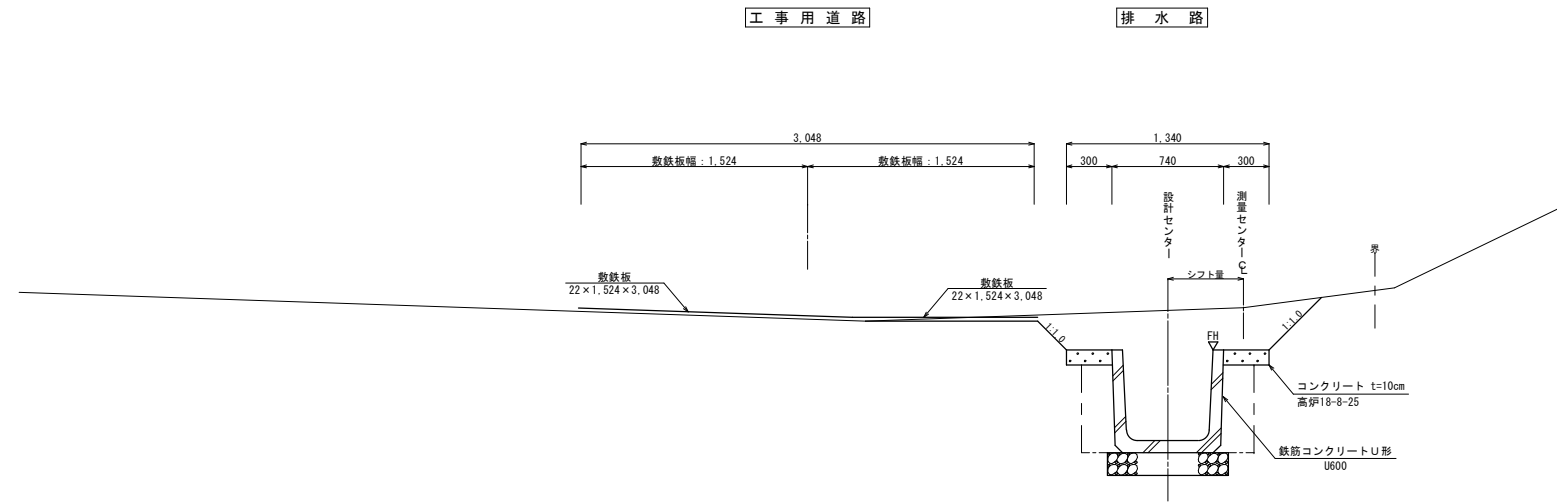

既設道路内
N O . 7 付近 ~ E P

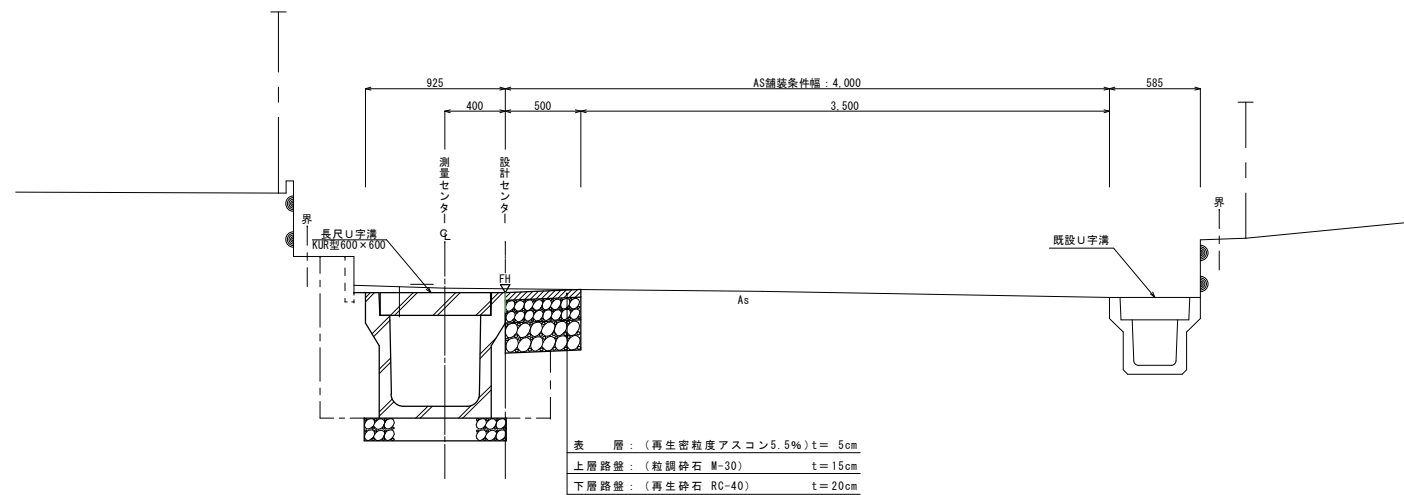


表層: (再生密粒度アスコン5.5%) t=5cm
 上層路盤: (粒調砕石 M-30) t=15cm
 下層路盤: (再生砕石 RC-40) t=20cm

舗装構成図

S=1:10

車道アスファルト舗装【4m以上】

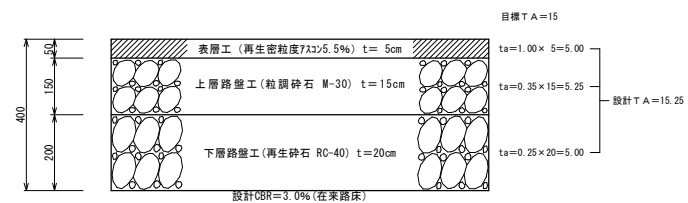


施工年度	平成23年度
工事名	第23-01-124-M-051号 23車・市道A0201号線測量設計委託
路線名	市道A0201号線
工事箇所	石岡市半ノ木
図面種別	標準断面図
縮尺	図示
図面番号	全 19 葉の内 3 号 (/)
内容表示	~

縦断図

V=1:100
H=1:500

23単・市道A0201号線測量設計委託 工事延長 L=301.66m


工事用道路
敷鉄板設置撤去A=456.6m²【W=4.0m(有効幅員3.0m),L=149.8m】
敷鉄板 N=98枚(22×1,524×3,048)

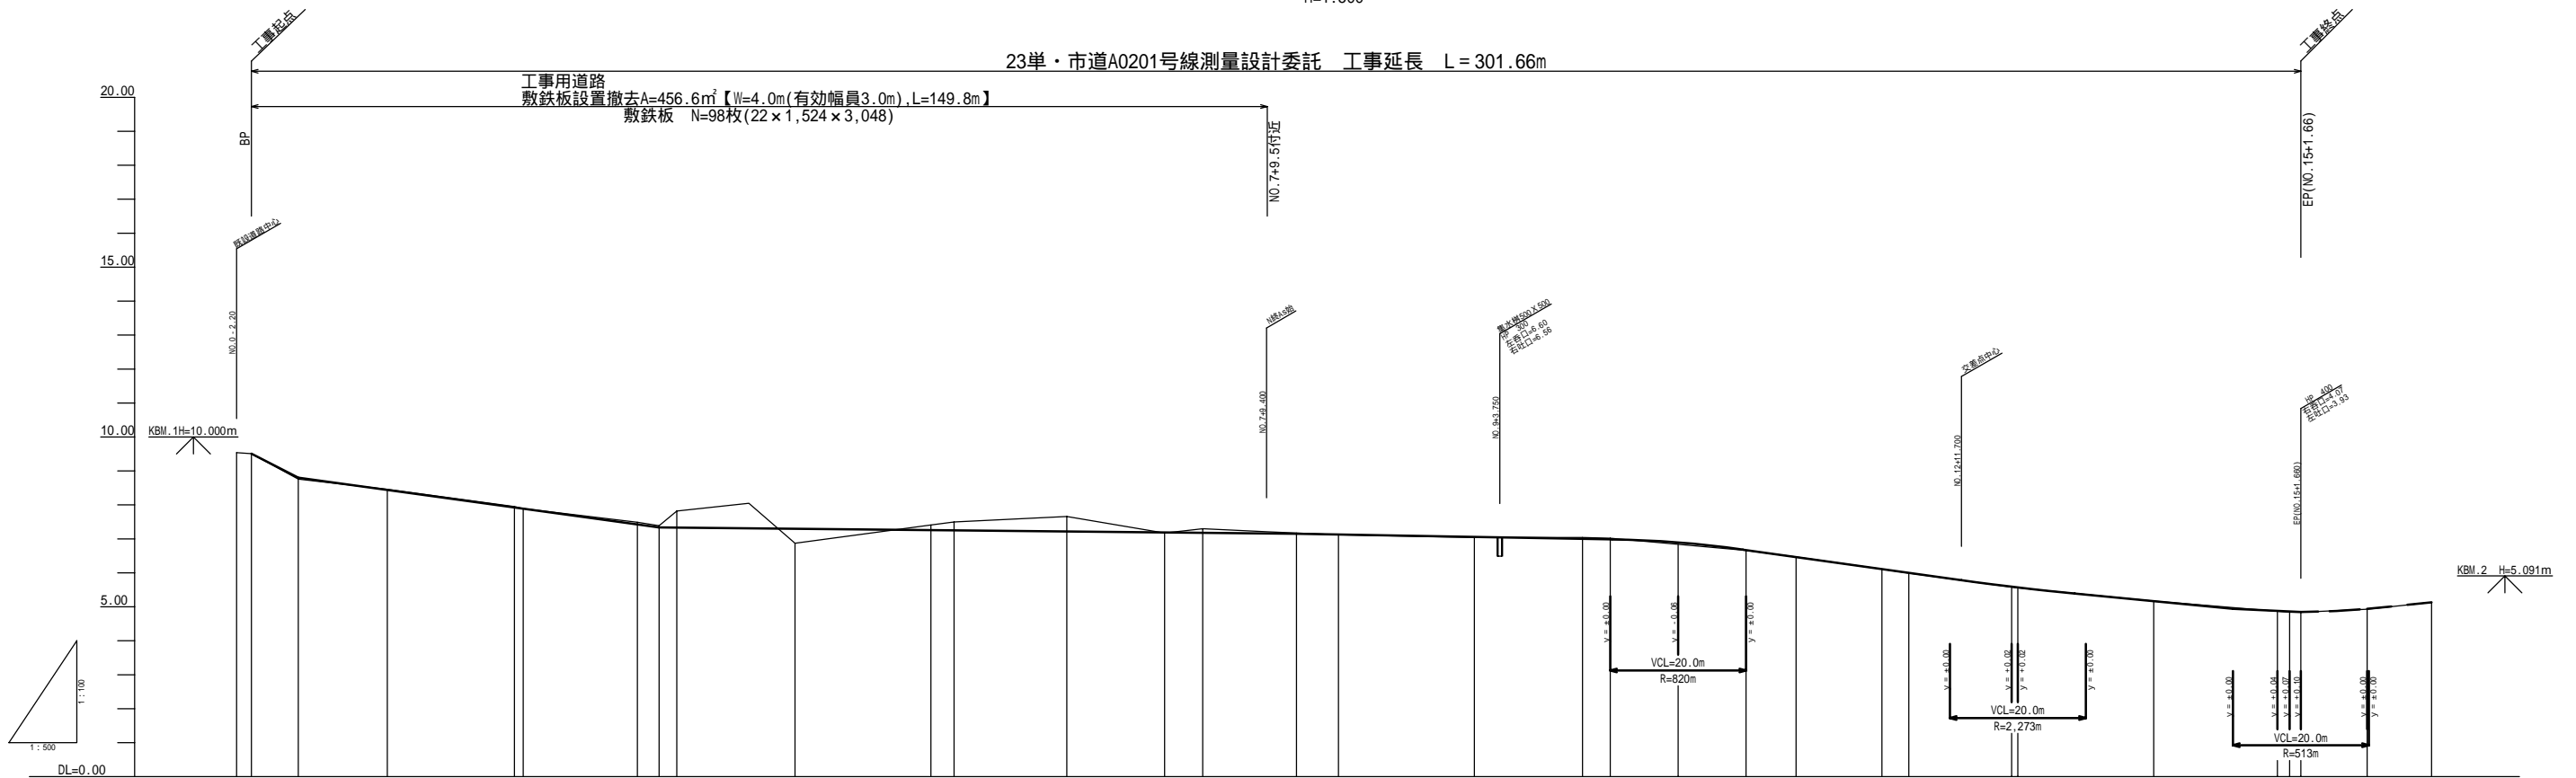


測天端高 高なしの場合 FH=0.13	勾配		盛土	切土	計画高	現況		添加距離	準距離	測点	曲線
	原	設				地盤高	杭				
9.38	0.00	0.00	0.00	0.00	9.51	9.54	9.51	-2.20	0.00	BP	1A 6°57'35"
8.72	0.08	0.08	0.08	0.00	8.85	8.76	8.913	6.900	6.900	IP.1	
8.35	0.02	0.02	0.02	0.00	8.48	8.46	8.618	20.000	13.100	NO.1	
7.82	0.01	0.01	0.01	0.00	7.95	7.95	8.083	38.688	18.688	IP.2	1A 19°40'25"
7.78	0.02	0.02	0.02	0.00	7.91	7.89	8.050	40.000	1.312	NO.2	
7.31	0.05	0.05	0.05	0.05	7.44	7.49	7.655	56.800	16.800	IP.3	1A 22°11'22"
7.22	0.04	0.04	0.04	0.04	7.35	7.39	7.537	60.000	3.200	NO.3	
7.21	0.48	0.48	0.48	0.48	7.34	7.82	7.972	62.600	2.600	IP.4	1A 28°24'10"
7.18	0.44	0.44	0.44	0.44	7.31	6.87	7.034	80.000	17.400	NO.4	
7.13	0.15	0.15	0.15	0.15	7.26	7.41	7.571	100.000	20.000	NO.5	
7.13	0.24	0.24	0.24	0.24	7.26	7.50	7.668	103.400	3.400	IP.5	1A 16°07'11"
7.09	0.44	0.44	0.44	0.44	7.22	7.66	7.836	120.000	16.600	NO.6	
7.06	0.02	0.02	0.02	0.02	7.19	7.17	7.270	134.400	14.400	IP.6	1A 22°01'48"
7.15	0.01	0.01	0.01	0.01	7.18	7.30	7.417	140.000	5.600	NO.7	
7.13	0.02	0.02	0.02	0.02	7.15	7.17	7.174	153.830	13.830	IP.7	1A 12°27'03"
7.06	0.02	0.02	0.02	0.02	7.06	7.12	7.132	160.000	6.170	NO.8	
7.00	0.04	0.04	0.04	0.04	7.00	7.04	7.049	195.921	15.921	IP.8	1A 2°45'39"
6.99	0.03	0.03	0.03	0.03	6.99	7.02	7.033	200.000	4.079	NO.9	
6.89	0.01	0.01	0.01	0.01	6.89	6.86	6.869	210.000	10.000	NO.10	
6.87	0.01	0.01	0.01	0.01	6.87	6.47	6.472	220.000	10.000	NO.11	
6.46	0.00	0.00	0.00	0.00	6.46	6.47	6.472	227.360	7.360	IP.9	1A 3°05'11"
6.11	0.00	0.00	0.00	0.00	6.11	6.11	6.114	240.000	12.640	NO.12	
6.00	0.01	0.01	0.01	0.01	6.00	5.99	5.989	243.950	3.950	IP.10	1A 6°04'07"
5.80	0.02	0.02	0.02	0.02	5.80	5.68	5.688	250.000	15.144	IP.11	1A 15°04'27"
5.57	0.01	0.01	0.01	0.01	5.57	5.58	5.588	260.000	0.988	NO.13	
5.17	0.00	0.00	0.00	0.00	5.17	5.17	5.171	280.000	20.000	NO.14(P.12)	
4.86	0.01	0.01	0.01	0.01	4.86	4.87	4.874	298.200	18.200	EX.1	IP.13 R=17.400m L=19.240m TL=9.630m SL=2.487m
4.85	0.01	0.01	0.01	0.01	4.85	4.84	4.840	300.000	1.799	NO.15	
4.85	0.01	0.01	0.01	0.01	4.85	4.84	4.848	301.660	1.660	EP	
4.83	0.00	0.00	0.00	0.00	4.83	4.83	4.830	311.400	9.740	NO.15+11.40	
5.13	0.00	0.00	0.00	0.00	5.13	5.13	5.130	320.900	9.500	NO.16+0.90	

施工年度	平成23年度
工事名	第23-01-124-M-051号 23単・市道A0201号線測量設計委託
路線名	市道A0201号線
工事箇所	石岡市半ノ木
図面種別	縦断図
縮尺	V=1:100 H=1:500
図面番号	全 19 葉の内 4 号 (/)
内容表示	BP - EP(NO.15+1.66)


NO. 1
GH=8.46
FH=8.35

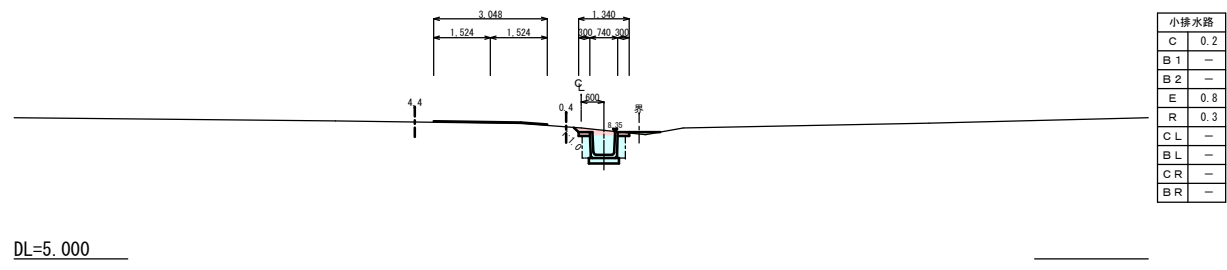


NO. 2
GH=7.89
FH=7.78

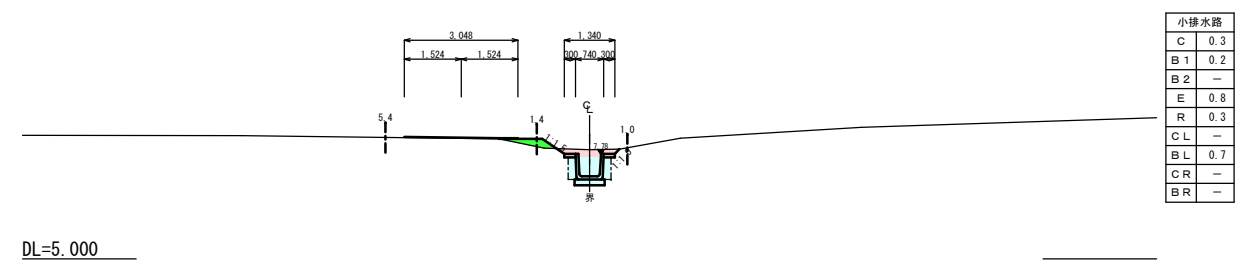


IP. 1 (NO. 0+6.900)
GH=8.76
FH=8.72

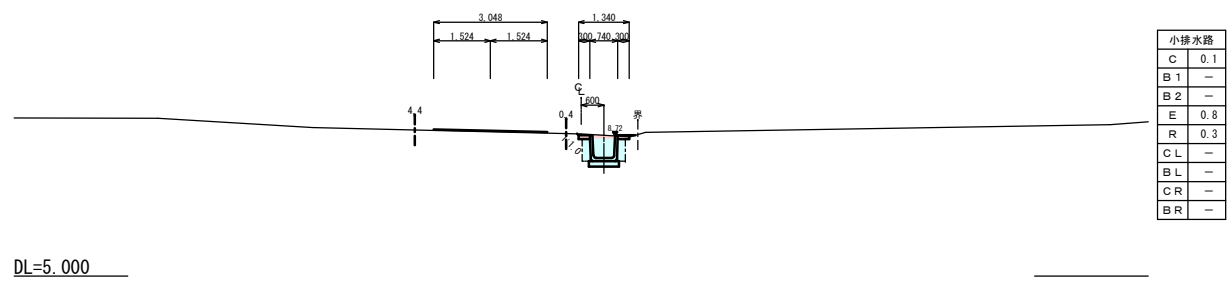

IP. 2 (NO. 1+18.699)
GH=7.95
FH=7.82

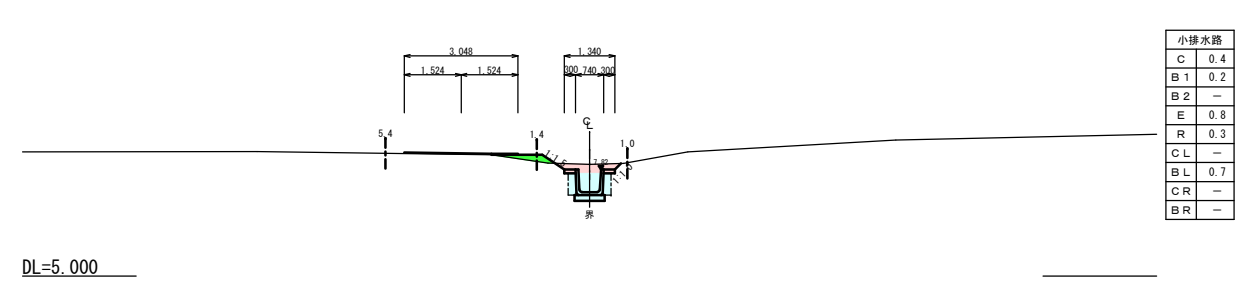

BP
GH=9.51
FH=9.38

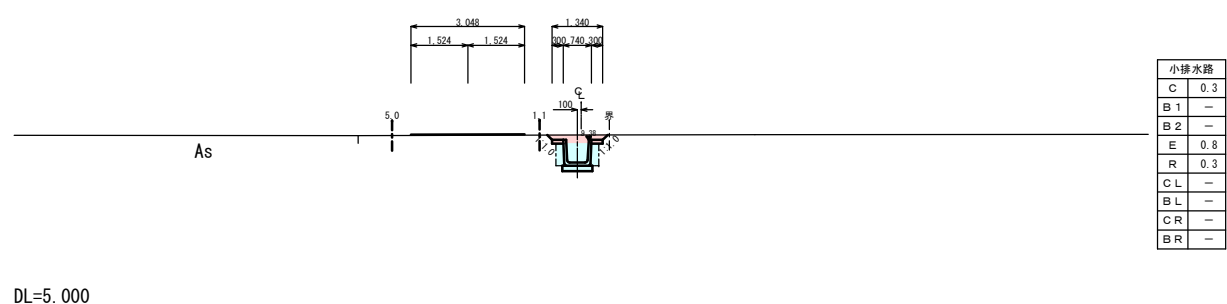


凡例

小排水路	
C	掘削
B1	路体盛土 (4.0m<R)
B2	路肩盛土 (W<1.0m)
E	床 堀
R	埋 戻
CL	張 芝 (左側)
BL	筋 芝 (左側)
CR	張 芝 (右側)
BR	筋 芝 (右側)

施工年度	平成23年度
工事名	第23-01-124-M-051号 23歳・市道A0201号線測量設計委託
路線名	市道A0201号線
工事箇所	石岡市半ノ木
図面種別	横断面 (その1)
縮 尺	S=1:100
図面番号	全 19 葉の内 5 号 (1 / 6)
内容表示	BP ~ NO. 2


IP. 4 (NO. 3+2.600)
GH=7.82
FH=7.21

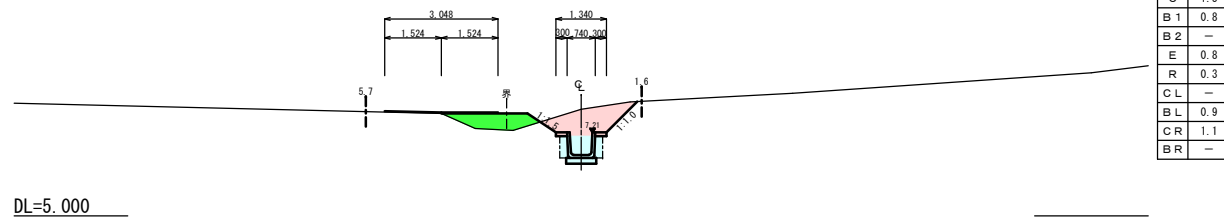

小排水路	
C	1.3
B1	0.8
B2	-
E	0.8
R	0.3
CL	-
BL	0.9
CR	1.1
BR	-

DL=5.000


NO. 3
GH=7.39
FH=7.22

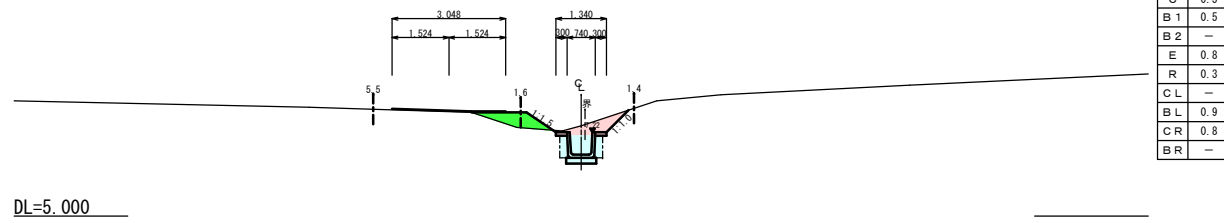

小排水路	
C	0.5
B1	0.5
B2	-
E	0.8
R	0.3
CL	-
BL	0.9
CR	0.8
BR	-

DL=5.000


IP. 3 (NO. 2+16.800)
GH=7.49
FH=7.31

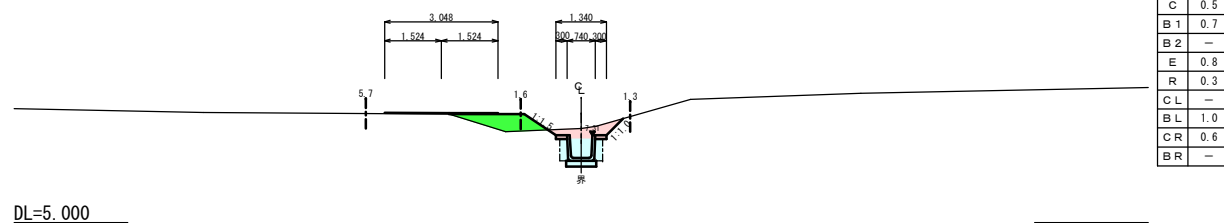

小排水路	
C	0.5
B1	0.7
B2	-
E	0.8
R	0.3
CL	-
BL	1.0
CR	0.6
BR	-

DL=5.000


NO. 5
GH=7.41
FH=7.13

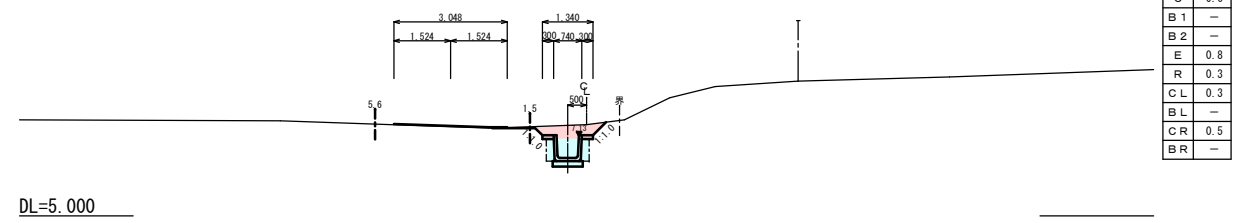

小排水路	
C	0.6
B1	-
B2	-
E	0.8
R	0.3
CL	0.3
BL	-
CR	0.5
BR	-

DL=5.000

NO. 4
GH=6.87
FH=7.18

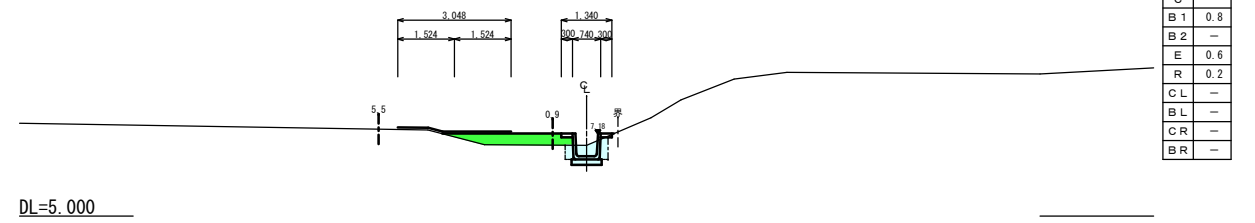

小排水路	
C	-
B1	0.8
B2	-
E	0.6
R	0.2
CL	-
BL	-
CR	-
BR	-


DL=5.000

凡例


小排水路	
C	掘削
B1	路体盛土 (4.0m<R)
B2	路肩盛土 (W<1.0m)
E	床層
R	埋戻
CL	張芝 (左側)
BL	張芝 (左側)
CR	張芝 (右側)
BR	張芝 (右側)

施工年度	平成23年度
工事名	第23-01-124-M-051号 23歳・市道A0201号線測量設計委託
路線名	市道A0201号線
工事箇所	石岡市半ノ木
図面種別	横断面 (その2)
縮尺	S=1:100
図面番号	全 19 葉の内 6 号 (2 / 6)
内容表示	IP.3 ~ NO.5


IP. 6 (NO. 6+14. 400)
GH=7. 17
FH=7. 06

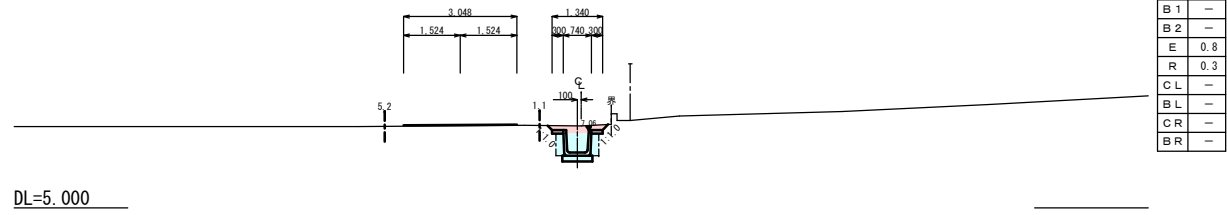


NO. 6
GH=7. 66
FH=7. 09

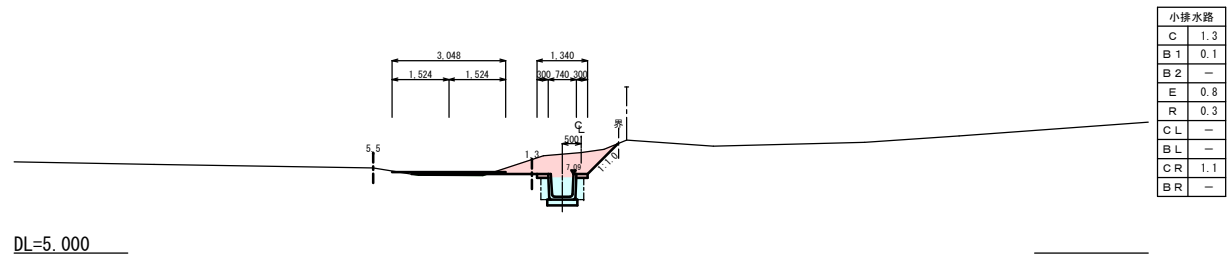


IP. 5 (NO. 5+3. 400)
GH=7. 50
FH=7. 13

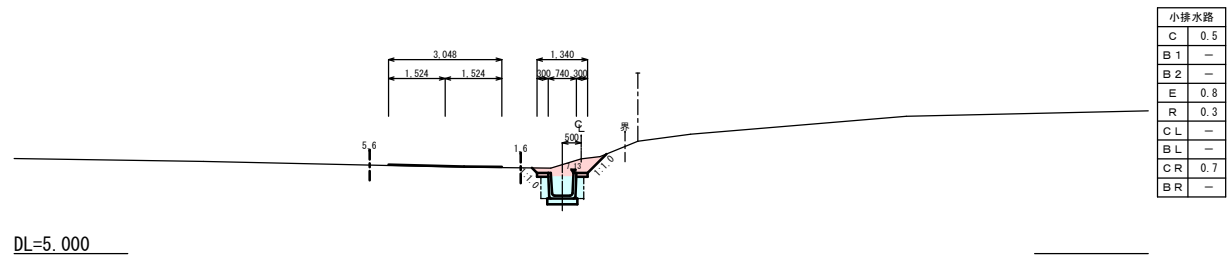

IP. 7 (NO. 7+13. 830)
GH=7. 17
FH=7. 15

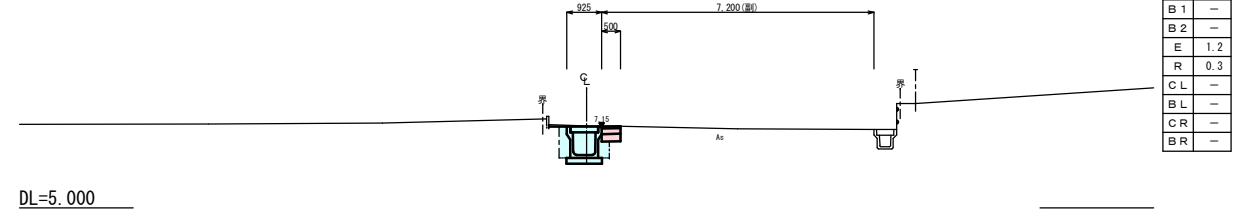

NO. 7
GH=7. 30
FH=7. 05

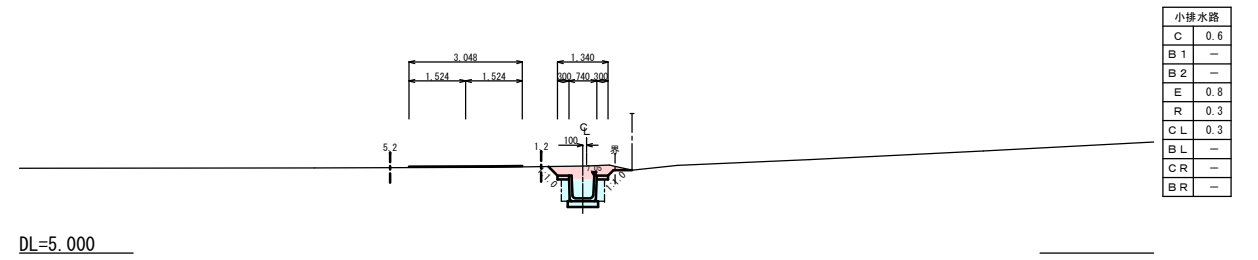


凡例

小排水路	
C	掘削
B1	路体盛土 (4.0m<R)
B2	路肩盛土 (W<1.0m)
E	床層
R	埋戻
CL	張芝 (左側)
BL	筋芝 (左側)
CR	張芝 (右側)
BR	筋芝 (右側)


施工年度	平成23年度
工事名	第23-01-124-M-051号 23歳・市道A0201号線測量設計委託
路線名	市道A0201号線
工事箇所	石岡市半ノ木
図面種別	横断面 (その3)
縮尺	S=1:100
図面番号	全 19 葉の内 7 号 (3 / 6)
内容表示	IP. 5 ~ IP. 7

IP. 8 (NO. 9+15. 921)
GH=7.04
FH=7.00

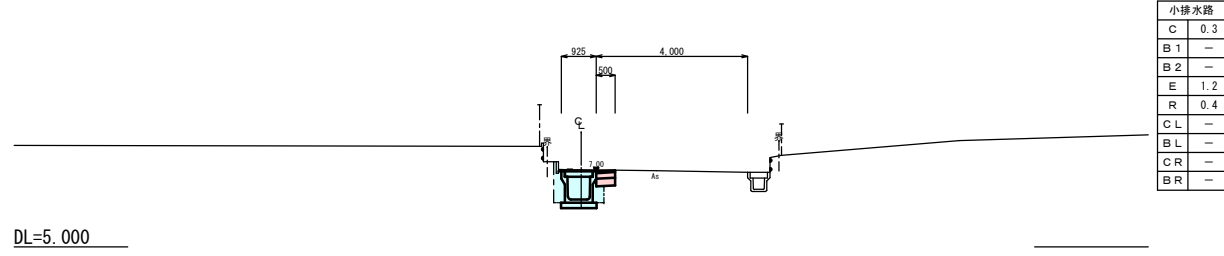


小排水路	
C	0.3
B1	-
B2	-
E	1.2
R	0.4
CL	-
BL	-
CR	-
BR	-

NO. 11
GH=6.66
FH=6.67

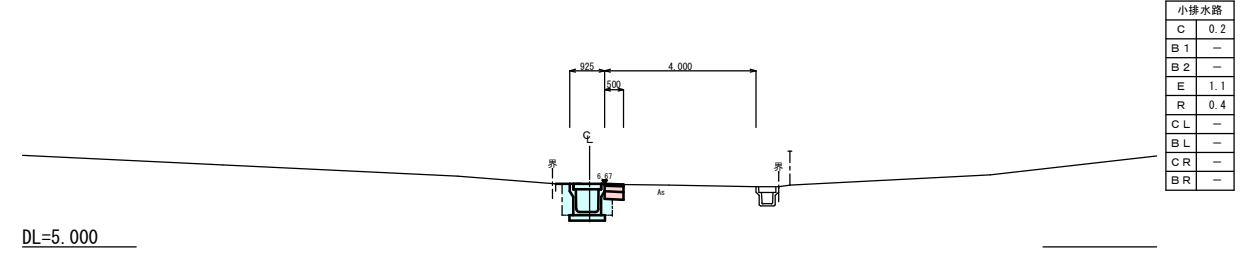


小排水路	
C	0.2
B1	-
B2	-
E	1.1
R	0.4
CL	-
BL	-
CR	-
BR	-

NO. 9
GH=7.04
FH=7.06

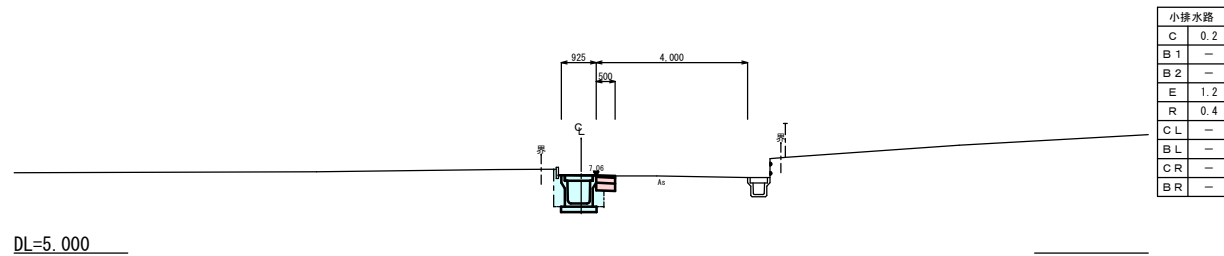


小排水路	
C	0.2
B1	-
B2	-
E	1.2
R	0.4
CL	-
BL	-
CR	-
BR	-

NO. 10
GH=7.02
FH=6.99

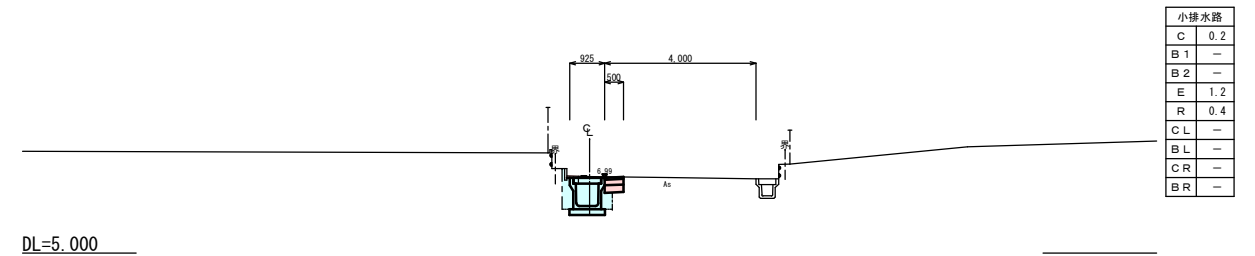

小排水路	
C	0.2
B1	-
B2	-
E	1.2
R	0.4
CL	-
BL	-
CR	-
BR	-

NO. 8
GH=7.12
FH=7.13

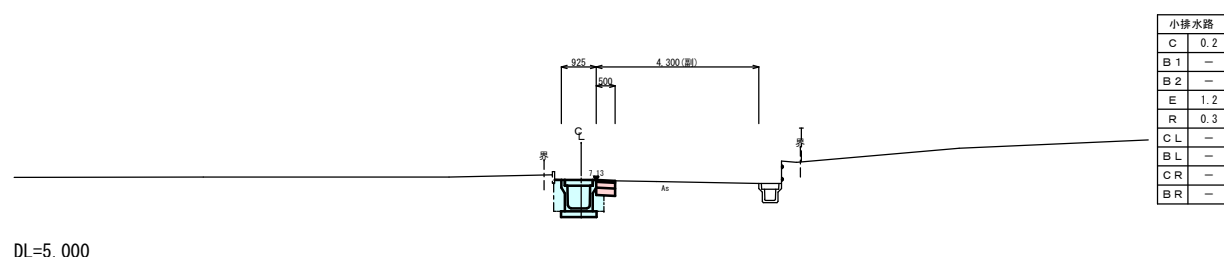


小排水路	
C	0.2
B1	-
B2	-
E	1.2
R	0.3
CL	-
BL	-
CR	-
BR	-

凡例

小排水路	
C	掘削
B1	路体盛土 (4.0m<R)
B2	路肩盛土 (W<1.0m)
E	床層
R	埋戻
CL	張芝 (左側)
BL	張芝 (左側)
CR	張芝 (右側)
BR	張芝 (右側)


施工年度	平成23年度
工事名	第23-01-124-M-051号 23年度市道A0201号線測量設計委託
路線名	市道A0201号線
工事箇所	石岡市半ノ木
図面種別	横断面 (その4)
縮尺	S=1:100
図面番号	全19葉の内8号 (4/6)
内容表示	NO.8 ~ NO.11

IP. 10 (NO. 12+3.950)
GH=5.99
FH=6.00

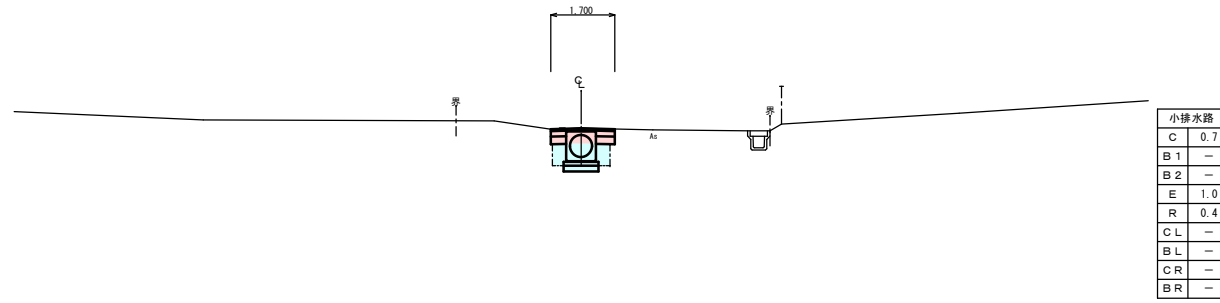


DL=0.000

NO. 13
GH=5.56
FH=5.57

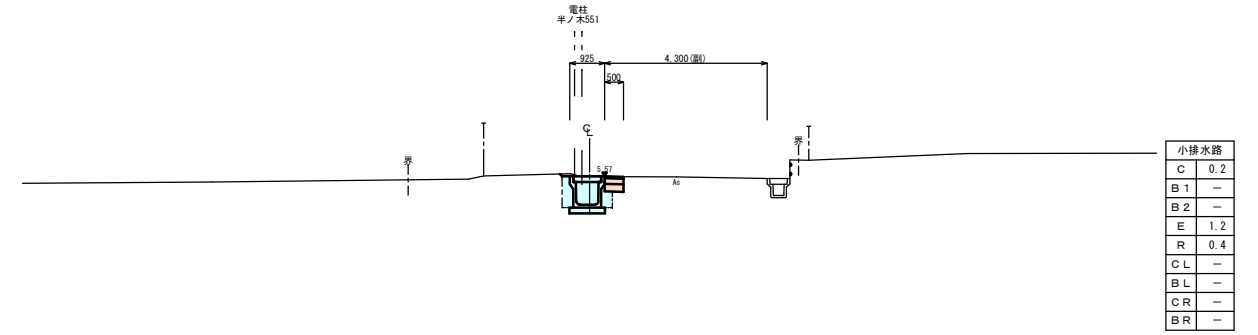


DL=0.000

NO. 12
GH=6.11
FH=6.11

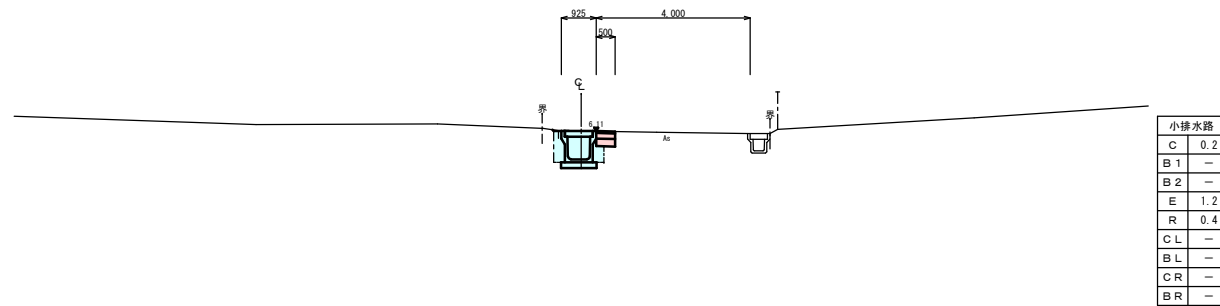


DL=0.000

IP. 11 (NO. 12+15.141)
GH=5.58
FH=5.60

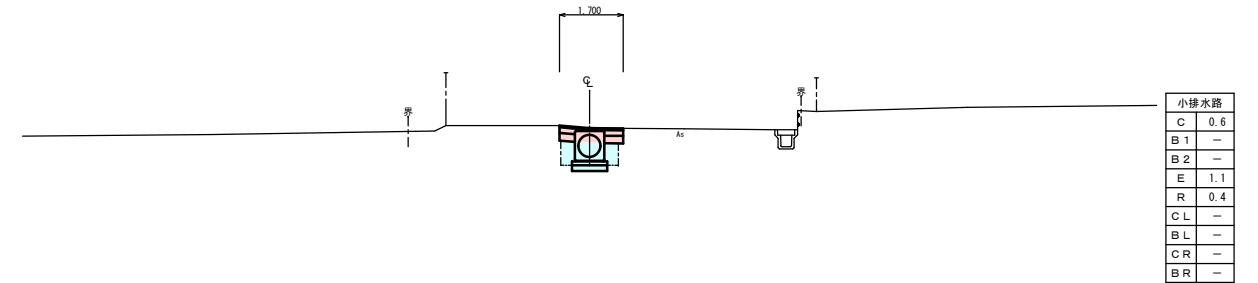

DL=0.000

IP. 9 (NO. 11+7.360)
GH=6.47
FH=6.46

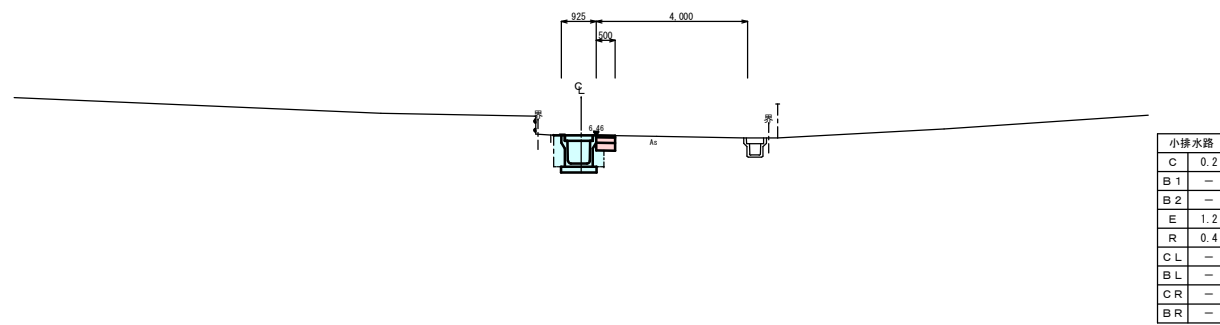


DL=0.000

凡例

小排水路	
C	掘削
B1	路体盛土 (4.0m<R)
B2	路肩盛土 (W<1.0m)
E	床層
R	埋戻
CL	張芝 (左側)
BL	張芝 (左側)
CR	張芝 (右側)
BR	張芝 (右側)

施工年度	平成23年度
工事名	第23-01-124-M-051号 23歳・市道A0201号線測量設計委託
路線名	市道A0201号線
工事箇所	石岡市半ノ木
図面種別	横断面 (その5)
縮尺	S=1:100
図面番号	全 19 葉の内 9 号 (5 / 6)
内容表示	IP.9 ~ NO.13


NO. 15
GH=4.84
FH=4.85

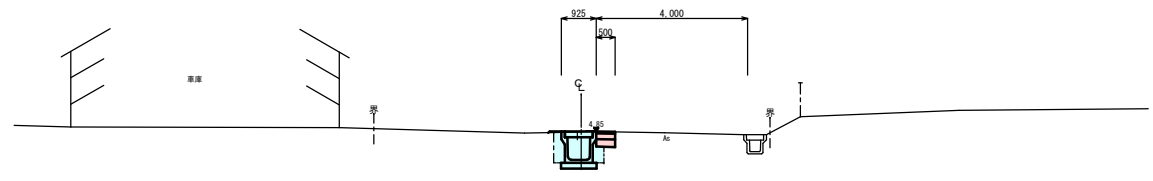

小排水路	
C	0.2
B1	-
B2	-
E	1.1
R	0.4
CL	-
BL	-
CR	-
BR	-

DL=0.000


BC.1 (NO. 14+18.201)
GH=4.87
FH=4.86

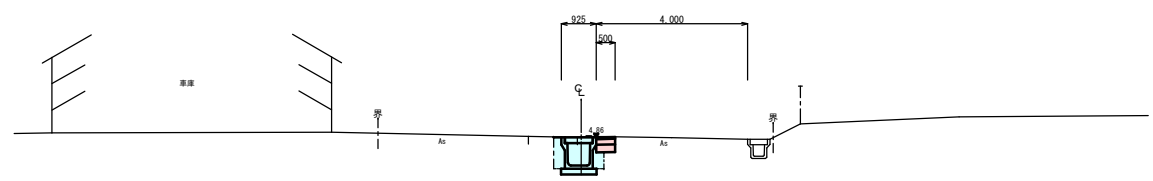

小排水路	
C	0.2
B1	-
B2	-
E	1.2
R	0.4
CL	-
BL	-
CR	-
BR	-

DL=0.000


EP (NO. 15+1.660)
GH=4.84
FH=4.85

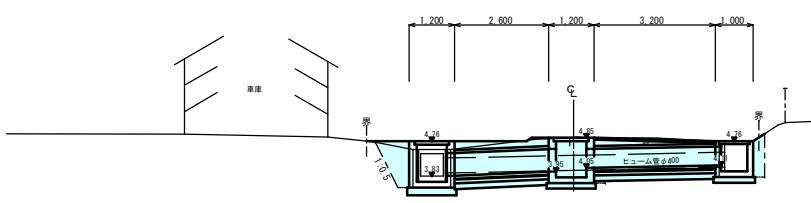

小排水路	
C	-
B1	-
B2	-
E	9.7
R	1.3
CL	-
BL	-
CR	-
BR	-

DL=0.000

NO. 14 (IP. 12)
GH=5.17
FH=5.17

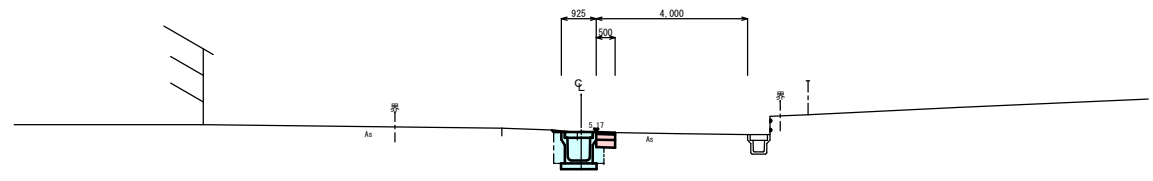

小排水路	
C	0.2
B1	-
B2	-
E	1.2
R	0.4
CL	-
BL	-
CR	-
BR	-


DL=0.000

凡例	
小排水路	
C	掘削
B1	路体盛土 (4.0m<W)
B2	路肩盛土 (W<1.0m)
E	床層
R	埋戻
CL	張芝 (左側)
BL	筋芝 (左側)
CR	張芝 (右側)
BR	筋芝 (右側)

施工年度	平成23年度
工事名	第23-01-124-M-051号 23歳・市道A0201号線測量設計委託
路線名	市道A0201号線
工事箇所	石岡市半ノ木
図面種別	横断面 (その6)
縮尺	S=1:100
図面番号	全 19 葉の内 10 号 (6 / 6)
内容表示	NO. 14 ~ EP (NO. 15+1.66)

車道舗装面積求積図

取付: BP付近 S=1:100

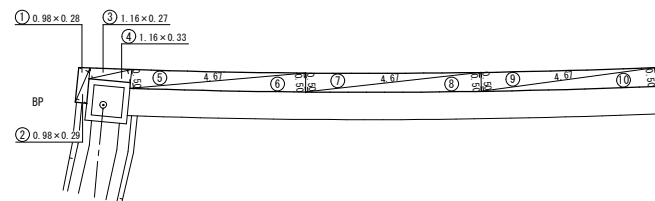


車道舗装求積表

【表層・上層路盤・下層路盤】

番号	底辺	高さ	面積	番号	底辺	高さ	面積	
①	0.98	0.28	0.274	⑤	4.67	0.50	2.335	
②	0.98	0.29	0.284	⑩	4.67	0.50	2.335	
③	1.16	0.27	0.313					
④	1.16	0.33	0.383					
⑤	4.67	0.50	2.335					
⑥	4.67	0.50	2.335					
⑦	4.67	0.50	2.335					
⑧	4.67	0.50	2.335					
							倍面積	15.264
							面積	7.632
							舗装面積	7.6 m ²

車道舗装面積求積図

本線: IP.10~NO.12+19.3 S=1:100

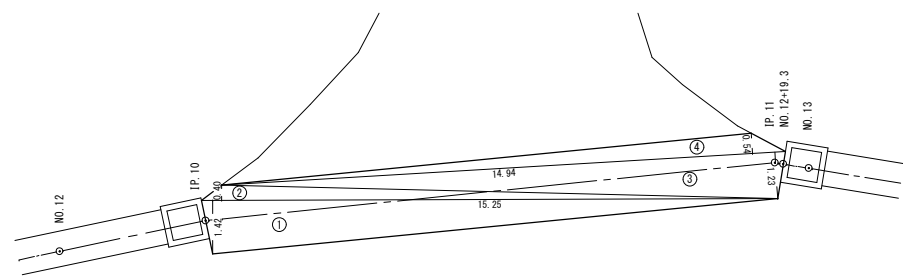


車道舗装求積表

【表層・上層路盤・下層路盤】

番号	底辺	高さ	面積	番号	底辺	高さ	面積	
①	15.25	1.42	21.655					
②	15.25	0.40	6.100					
③	14.94	1.23	18.376					
④	14.94	0.54	8.068					
							倍面積	54.199
							面積	27.099
							舗装面積	27.1 m ²

車道舗装面積求積図

本線: NO.9+3.7付近 S=1:100

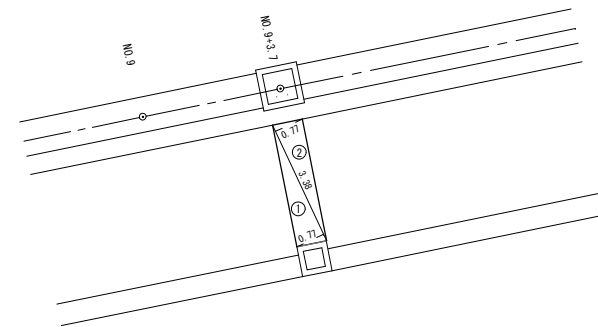


車道舗装求積表

【表層・上層路盤・下層路盤】

番号	底辺	高さ	面積	番号	底辺	高さ	面積	
①	3.38	0.77	2.603					
②	3.38	0.77	2.603					
							倍面積	5.206
							面積	2.603
							舗装面積	2.6 m ²

車道舗装面積求積図

本線: NO.15+0.7~EP付近 S=1:100

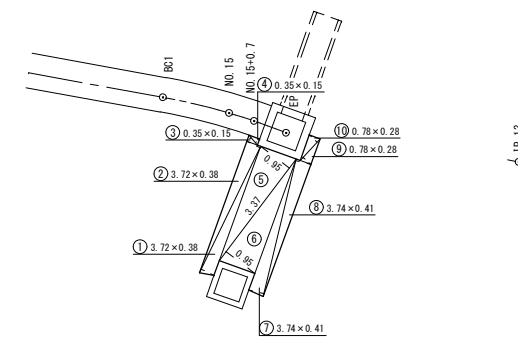


車道舗装求積表

【表層・上層路盤・下層路盤】

番号	底辺	高さ	面積	番号	底辺	高さ	面積	
①	3.72	0.38	1.414	⑤	0.78	0.28	0.218	
②	3.72	0.38	1.414	⑩	0.78	0.28	0.218	
③	0.35	0.15	0.053					
④	0.35	0.15	0.053					
⑥	3.37	0.95	3.202					
⑦	3.37	0.95	3.202					
⑧	3.74	0.41	1.533					
⑨	3.74	0.41	1.533					
							倍面積	12.840
							面積	6.420
							舗装面積	6.4 m ²


施工年度	平成23年度
工事名	第23-01-124-M-051号 23年度市道A0201号線測量設計委託
路線名	市道A0201号線
工事箇所	石岡市半ノ木
図面種別	舗装面積求積図
縮尺	S=1:100
図面番号	全 19 葉の内 11 号 (/)
内容表示	~

長尺U字溝 KUR400×500
S=1:20

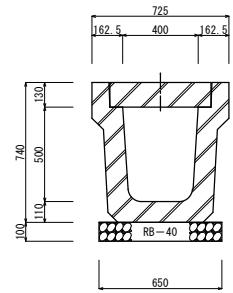


長尺U字溝 KUR400×500		10.0m当り	
名称	規格	算式	数量
基礎砕石	再生砕石 RB-40 t=10cm	0.65×0.10×10.0	0.650m ³
長尺U字溝	KUR400×500 L=2.0m	車道用 参考重量: 960.0kg/本 10.0÷2.00	5.0 本

深溝U字溝 KDR400×600
S=1:20

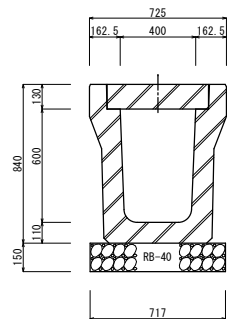


深溝U字溝 KDR400×600		10.0m当り	
名称	規格	算式	数量
基礎砕石	再生砕石 RB-40 t=15cm	0.717×0.15×10.0	1.076m ³
深溝U字溝	KDR400×600 L=2.0m	車道用 参考重量: 1086.0kg/本 10.0÷2.00	5.0 本

コンクリート蓋
【IRL-400】 S=1:20

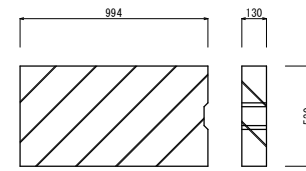


コンクリート蓋		1.0枚当り	
名称	規格	算式	数量
コンクリート蓋	長尺U字溝用蓋 IRL-400	T-25 参考重量: 167.0kg/枚	1.0 枚

グレーチング蓋
【IH0-3】 S=1:20

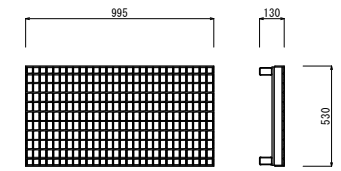


グレーチング蓋		1.0枚当り	
名称	規格	算式	数量
グレーチング蓋	長尺U字溝用蓋 400用	T-25 参考重量: 55.0kg/枚	1.0 枚

長尺U字溝 KUR型600×600
S=1:20

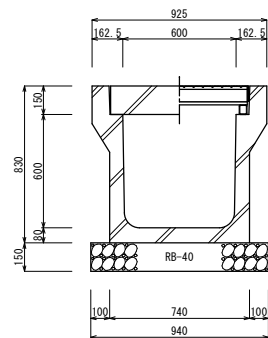


長尺U字溝 KUR型600×600		10.0m当り	
名称	規格	算式	数量
基礎砕石	再生砕石 RB-40 t=15cm	0.94×0.15×10.0	1.410m ³
長尺U字溝	KUR型600×600 L=2.0m	車道用 参考重量: 950.0kg/本 10.0÷2.00	5.0 本

コンクリート蓋
【IR-600】 S=1:20

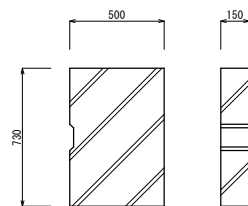


コンクリート蓋		1.0枚当り	
名称	規格	算式	数量
コンクリート蓋	長尺U字溝用蓋 IR-600	T-25 参考重量: 131.0kg/枚	1.0 枚

グレーチング蓋
【IH0-6】 S=1:20

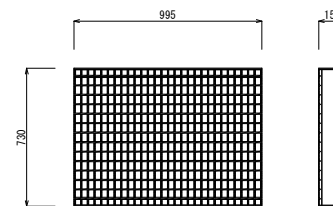


グレーチング蓋		1.0枚当り	
名称	規格	算式	数量
グレーチング蓋	長尺U字溝用蓋 600用	T-25 参考重量: 102.1kg/枚	1.0 枚

鉄筋コンクリートU形 U600
【1種】 S=1:20

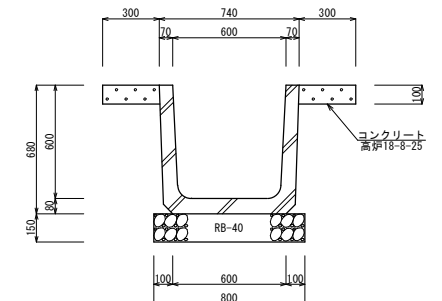


鉄筋コンクリートU形 U600		10.0m当り	
名称	規格	算式	数量
保護コンクリート	高炉18-8-25 (水セメント比指定無)	0.30×0.10×10.0×2箇所	0.600m ³
型枠	小型	0.10×10.0×2面	2.000m ²
基礎砕石	再生砕石 RB-40 t=15cm	0.80×0.15×10.0	1.200m ³
鉄筋コンクリートU形	U600 1種 L=0.6m	1種 参考重量: 207.0kg/個	16.5 個

遠心ボックスカルバート
【I型 φ500】 S=1:20

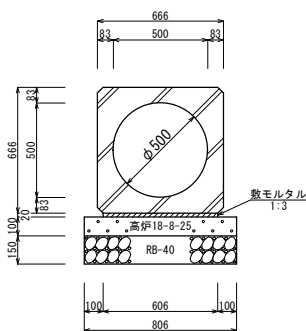


遠心ボックスカルバート I形 φ500		10.0m当り	
名称	規格	算式	数量
基礎砕石	再生砕石 RB-40 t=15cm	0.806×10.0	8.060m ³
基礎コンクリート	高炉18-8-25 (水セメント比指定無)	0.806×0.10×10.0	0.806m ³
型枠	均し	0.10×2×10.0	2.000m ²
モルタル	1:3	0.02×0.606×10.0	0.121m ³
遠心ボックスカルバート	CSB I形 φ500 L=2.4m	参考重量: 1,440.0kg/本 10.0÷2.40	4.167本

遠心ボックスカルバート
【I形 φ600】 S=1:20

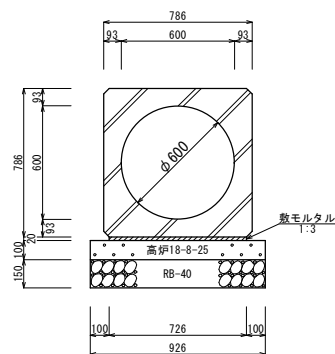

遠心ボックスカルバート I形 φ600		10.0m当り	
名称	規格	算式	数量
基礎砕石	再生砕石 RB-40 t=15cm	0.926×10.0	9.260m ³
基礎コンクリート	高炉18-8-25 (水セメント比指定無)	0.926×0.10×10.0	0.926m ³
型枠	均し	0.10×2×10.0	2.000m ²
モルタル	1:3	0.02×0.726×10.0	0.145m ³
遠心ボックスカルバート	CSB I形 φ600 L=2.4m	参考重量: 1,960.0kg/本 10.0÷2.40	4.167本

簡易土留撤去・再設置
S=1:25

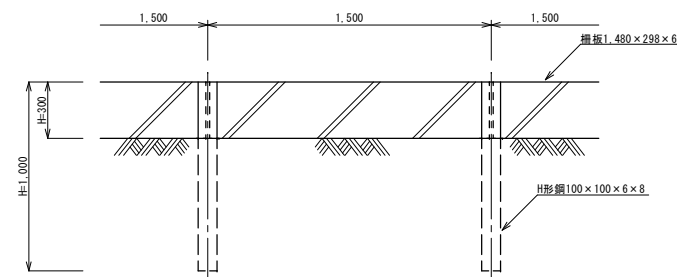


簡易土留撤去・再設置		10.0m当り	
名称	規格	算式	数量
H形鋼引張	100×100×6×8	参考重量: 16.9kg/m 10.0÷1.5	6.667本
横板撤去	1,480×298×60	参考重量: 63kg/枚 10.0÷1.5	6.667枚
H形鋼建込	再利用 100×100×6×8	参考重量: 16.9kg/m 10.0÷1.5	6.667本
横板再設置	再利用 1,480×298×60	参考重量: 63kg/枚 10.0÷1.5	6.667枚


施工年度	平成23年度
工事名	第23-01-124-M-051号 23組・市道A0201号線測量設計委託
路線名	市道A0201号線
工事箇所	石岡市半ノ木
図面種別	排水構造図、簡易土留
縮尺	図示
図面番号	全 19 葉の内 12 号 (/)
内容表示	~

1号自由勾配側溝

平面図
S=1:50

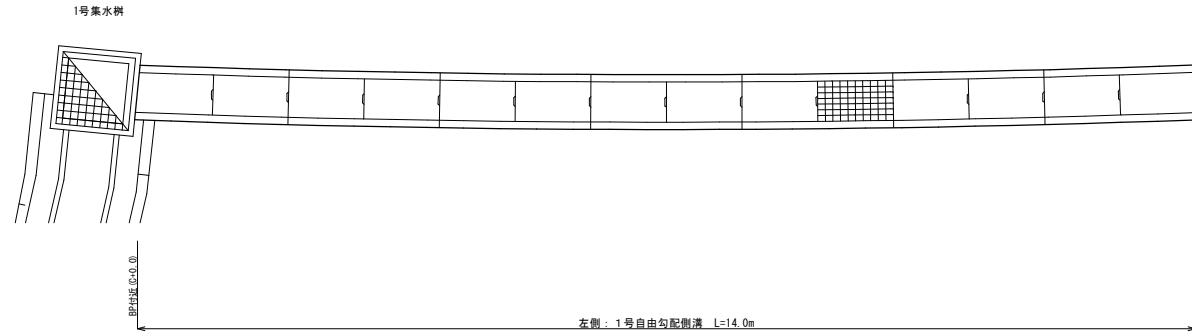

展開図
縦=1:25
横=1:50

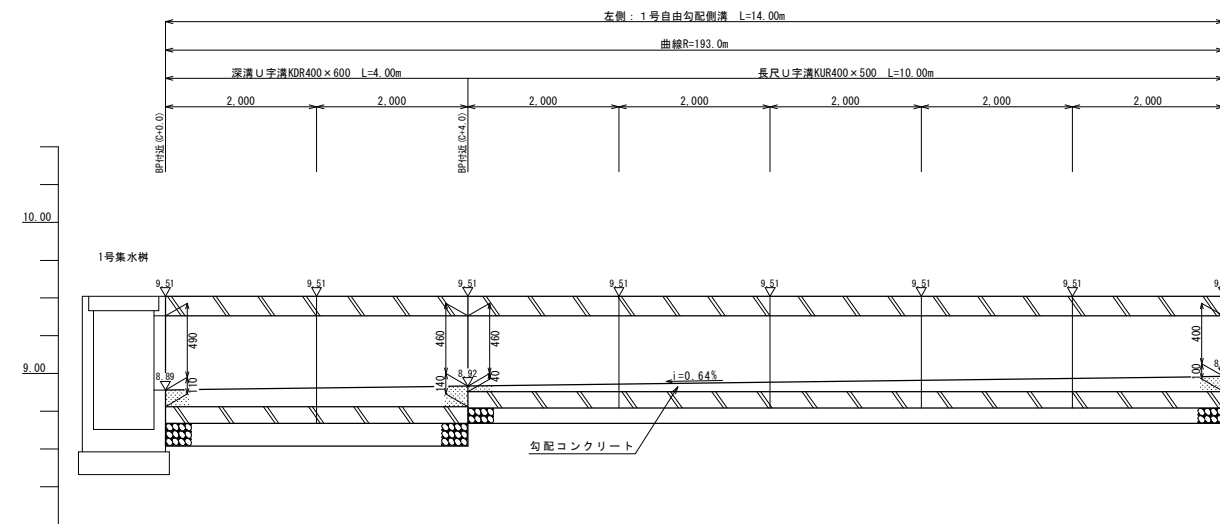

計画排水路	敷高勾配	L=14.00m, H=0.09m i=0.64%	
	側溝敷高	8.89	8.86
	側溝天端高	9.51	9.51
	追加距離	0.000	14.000
	単距離	0.000	10.000
測点	C+0.0	C+4.0	C+4.0


名称	規格	算式	数量
'U'型側溝	長尺U字溝KUR400×500	10.0	10.0 m
	深溝U字溝KDR400×600	4.0	4.0 m
勾配コンクリート	高伊18-8-25 (水セメント比指定量)	(0.037+0.048) × 1/2 × 4.0 + (0.012+0.032) × 1/2 × 10.0	0.39 m ³

規格	H	断面積
KUR	40	0.012m ²
KUR	100	0.032m ²
KDR	110	0.037m ²
KDR	140	0.048m ²


※CAD読み

1号集水樹 (800×800×880)
(BP-0.10) S=1:25


平面図

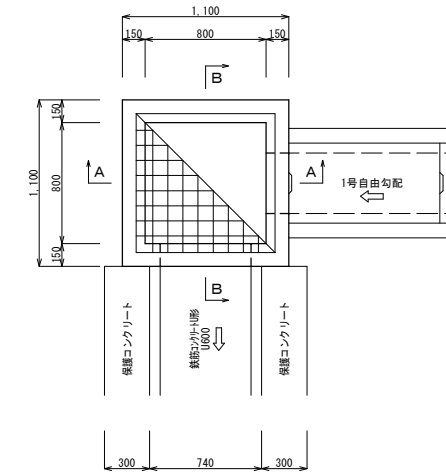

A-A断面図

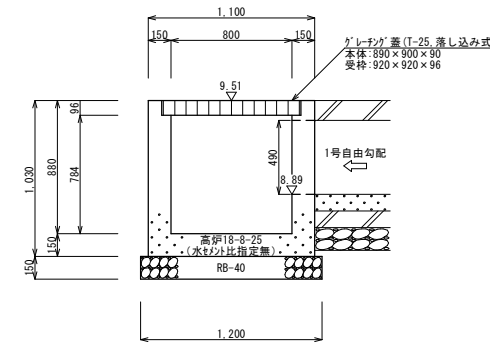


B-B断面図

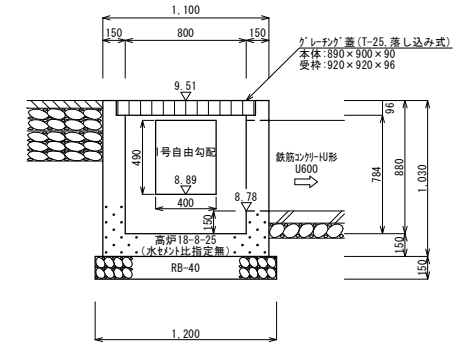


名称	規格	算式	数量
基礎砂石工	RB-40, t=15cm	1.20 × 1.20	1.440 m ²
コンクリート	高伊18-8-25 (水セメント比指定量)	1.10 × 1.10 × 1.03 - 0.80 × 0.80 × 0.784 - 0.92 × 0.92 × 0.096 - 0.49 × 0.40 × 0.15 - 0.60 × 0.60 × 0.15	0.580 m ³
		1.10 × 1.03 × 4 + 0.80 × 0.784 × 4 - 0.49 × 0.40 × 2 + 0.40 × 0.15 × 1 + 0.49 × 0.15 × 2 - 0.60 × 0.60 × 2 + 0.60 × 0.15 × 3	6.406 m ³
グレーンツ樹蓋	800×800用	T-25, 落下込み式 参考重量: 116.9kg	1.0 組

施工年度	平成23年度
工事名	第23-01-124-M-051号 23年度市道A0201号線測量設計委託
路線名	市道A0201号線
工事箇所	石岡市半ノ木
図面種別	1号自由勾配側溝, 1号集水樹
縮尺	図示
図面番号	全19葉の内13号(/)
内容表示	~


2号集水樹 (800×800×900)
(NO. 7+7.40) S=1:25

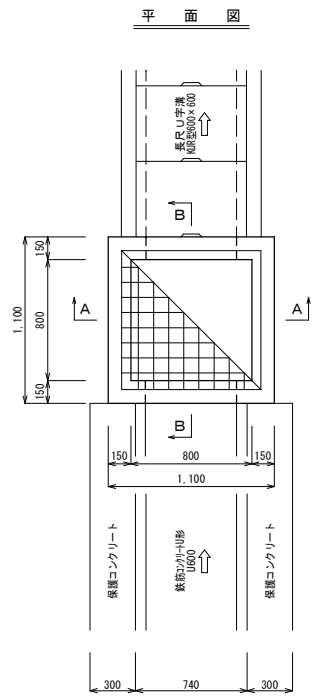


A-A断面図

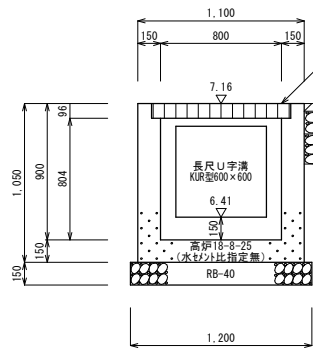


B-B断面図

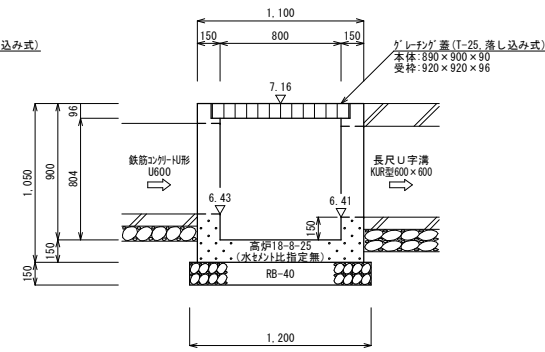


3号集水樹 (800×800×900)
(NO. 9+3.70) S=1:25

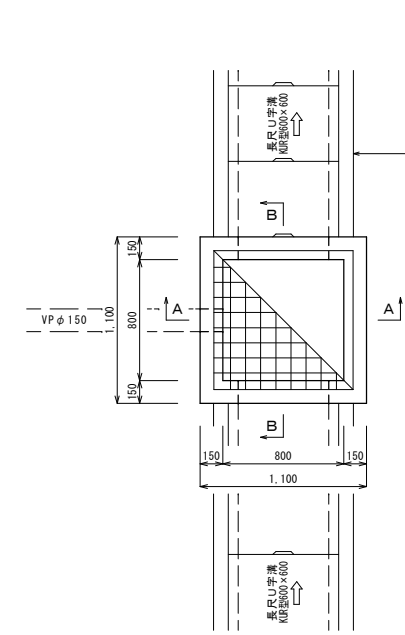

A-A断面図

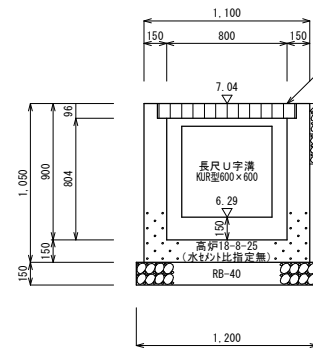


B-B断面図

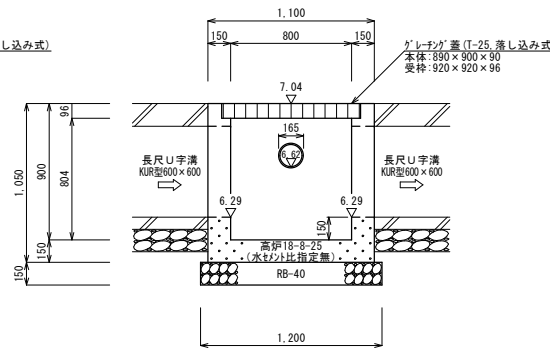


間詰コンクリート工
(NO. 9+3.70) S=1:25

平面図

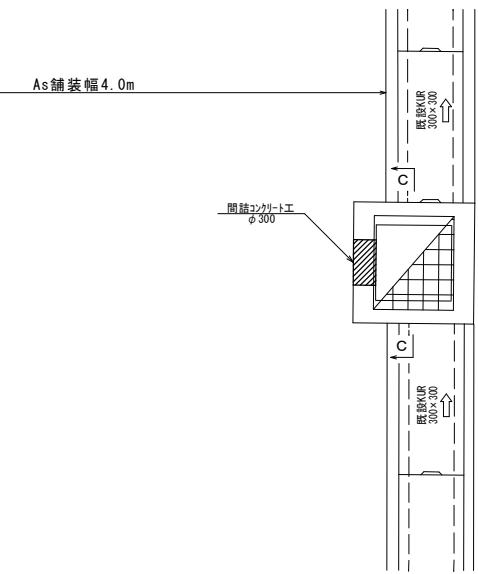

C-C断面図

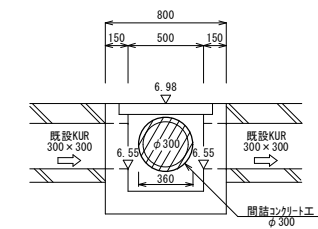

2号集水樹 800×800×900			1.0箇所当り
名称	規格	算式	数量
基礎砕石工	RB-40, t=15cm	1.20×1.20	1.440 m ²
コンクリート	高炉18-8-25 (水セメント比指定無)	1.10×1.10×1.05-0.80×0.80×0.804-0.92×	0.567 m ³
		0.920×0.096-0.60×0.60×0.15×2	
型 枠	小 型	1.10×1.05×4+0.80×0.804×4-0.60×0.60×	6.293 m ²
		4+0.60×0.15×6	
ゲレチング 樹蓋	800×800用	T-25, 落とし込み式 参考重量: 116.9kg	1.0 組

3号集水樹 800×800×900			1.0箇所当り
名称	規格	算式	数量
基礎砕石工	RB-40, t=15cm	1.20×1.20	1.440 m ²
コンクリート	高炉18-8-25 (水セメント比指定無)	1.10×1.10×1.05-0.80×0.80×0.804-0.92×	0.563 m ³
		0.920×0.096-0.60×0.60×0.15-0.60×0.60	
型 枠	小 型	×0.15-0.165×0.165×π×1/4×0.15	6.250 m ²
		1.10×1.05×4+0.80×0.804×4-0.60×0.60×	
		2+0.60×0.15×3-0.60×0.60×2+0.60×0.15	
ゲレチング 樹蓋	800×800用	T-25, 落とし込み式 参考重量: 116.9kg	1.0 組



間詰コンクリート工			1.0箇所当り
名称	規格	算式	数量
コンクリート	高炉18-8-25 (水セメント比指定無)	0.36×0.36×π×1/4×0.15	0.015 m ³
型 枠	小 型	0.36×0.36×π×1/4×2	0.204 m ²

施工年度	平成23年度
工事名	第23-01-124-M-051号 23年度市道A0201号線測量設計委託
路線名	市道A0201号線
工事箇所	石岡市半ノ木
図面種別	2号・3号集水樹, 間詰コンクリート工
縮 尺	S=1:25
図面番号	全 19 葉の内 14 号 (/)
内容表示	~


4号集水樹 (800×800×900)
(NO.12+3.40) S=1:25

5号集水樹 (800×800×900)
(NO.12+19.90) S=1:25


平面図

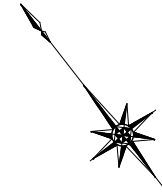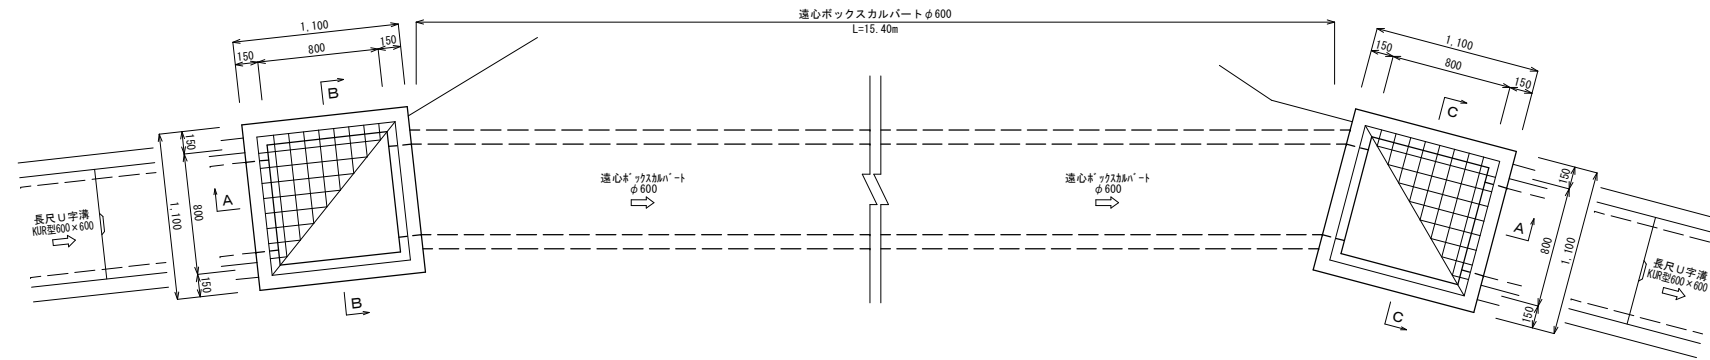


B-B断面図

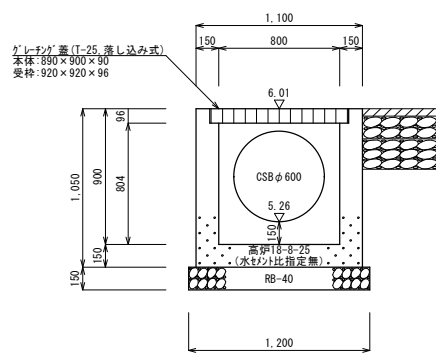

A-A断面図

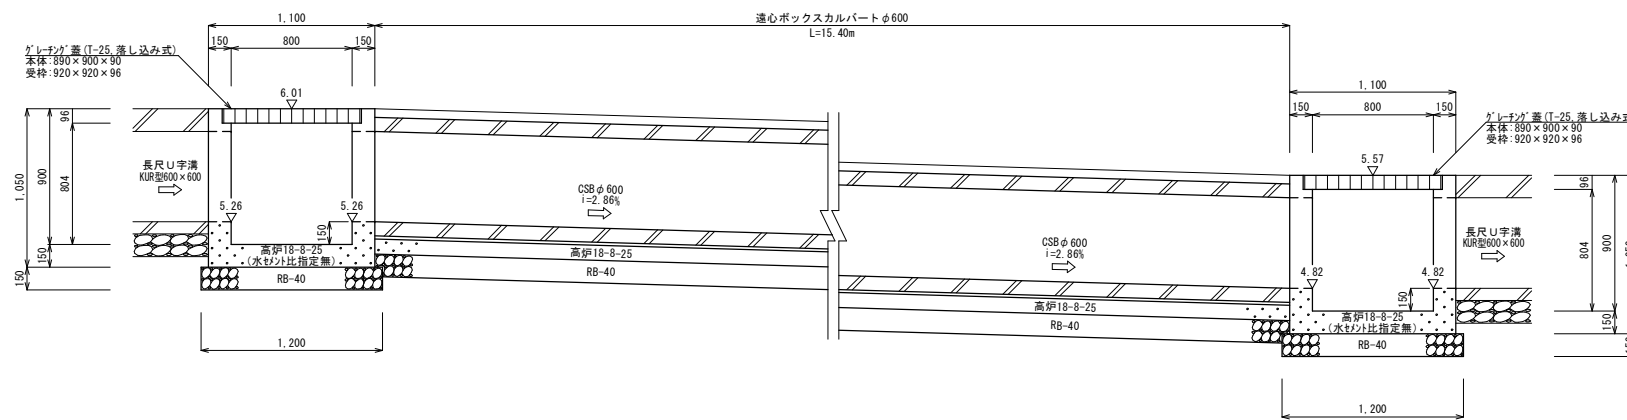

C-C断面図

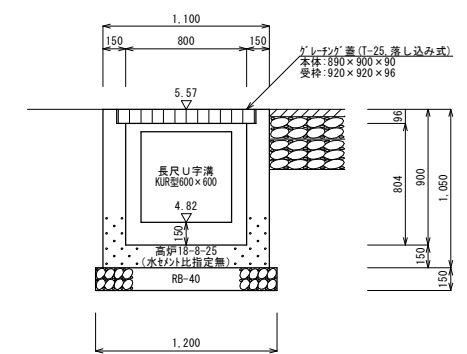

4号集水樹 800×800×900		1.0箇所当り	
名称	規格	算式	数量
基礎砕石工	RB-40, t=15cm	1.20×1.20	1.440 m ²
コンクリート	高炉18-8-25 (水セメント比指定量)	1.10×1.10×1.05-0.80×0.80×0.804-0.92×	0.578 m ³
		0.920×0.096-0.60×0.60×0.15-0.60×0.60×	
		π×1/4×0.15	
型 枠	小 型	1.10×1.05×4+0.80×0.804×4-0.60×0.60×	6.460 m ²
		2+0.60×0.15×3-0.60×0.60×π×1/4×2+	
		0.60×π×0.15	
ゲレチン®樹蓋	800×800用	T-25, 遮し込み式 参考重量:116.9kg	1.0 組

5号集水樹 800×800×900		1.0箇所当り	
名称	規格	算式	数量
基礎砕石工	RB-40, t=15cm	1.20×1.20	1.440 m ²
コンクリート	高炉18-8-25 (水セメント比指定量)	1.10×1.10×1.05-0.80×0.80×0.804-0.92×	0.578 m ³
		0.920×0.096-0.60×0.60×0.15-0.60×0.60×	
		π×1/4×0.15	
型 枠	小 型	1.10×1.05×4+0.80×0.804×4-0.60×0.60×	6.460 m ²
		2+0.60×0.15×3-0.60×0.60×π×1/4×2+	
		0.60×π×0.15	
ゲレチン®樹蓋	800×800用	T-25, 遮し込み式 参考重量:116.9kg	1.0 組


施工年度	平成23年度
工事名	第23-01-124-M-051号 23組・市道A0201号線測量設計委託
路線名	市道A0201号線
工事箇所	石岡市半ノ木
図面種別	4号・5号集水樹
縮 尺	S=1:25
図面番号	全 19 葉の内 15 号 (/)
内容表示	~

8号集水樹 (800×800×1,080)
(EP 左側) S=1:25


7号集水樹 (800×800×1,050)
(EP 左側) S=1:25

6号集水樹 (700×700×800)
(EP 右側) S=1:25


平面図

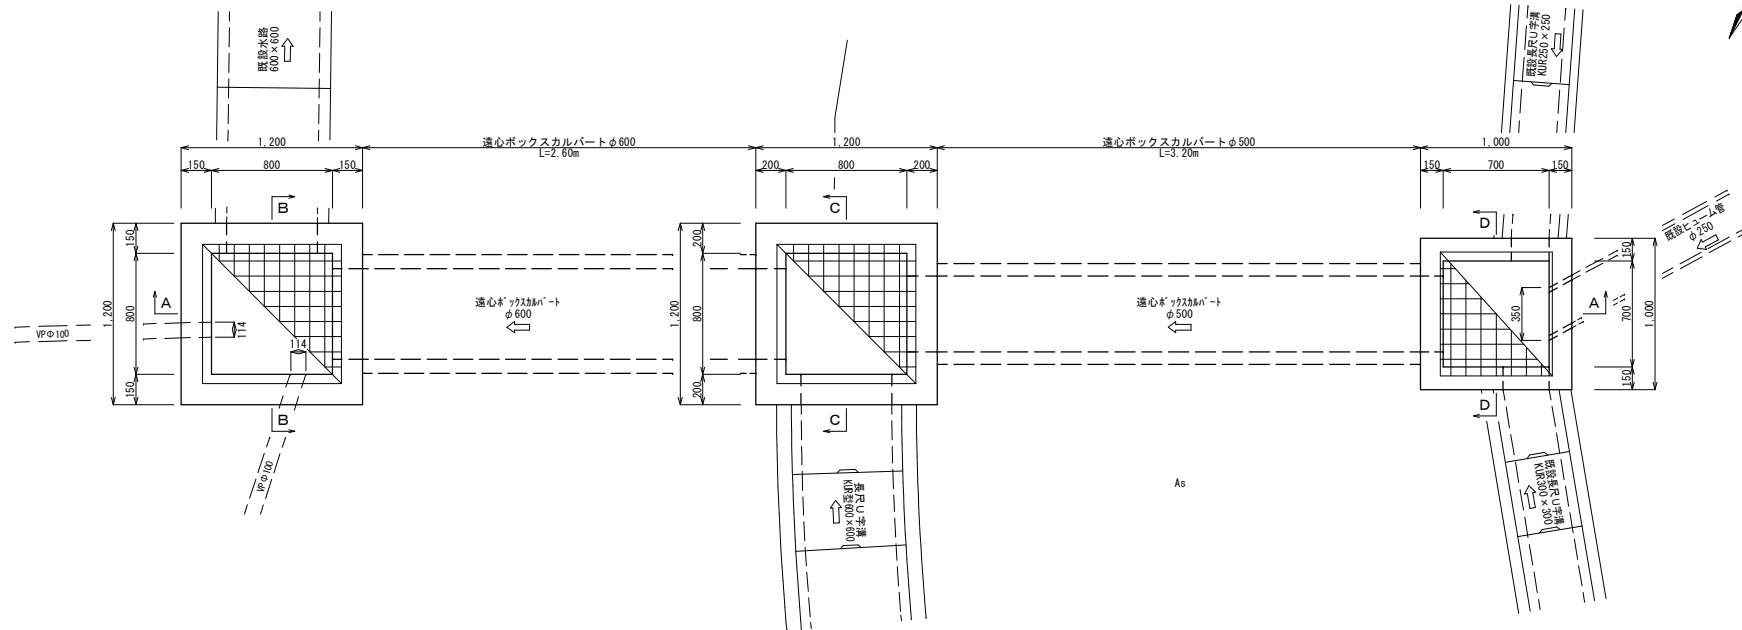


A-A断面図

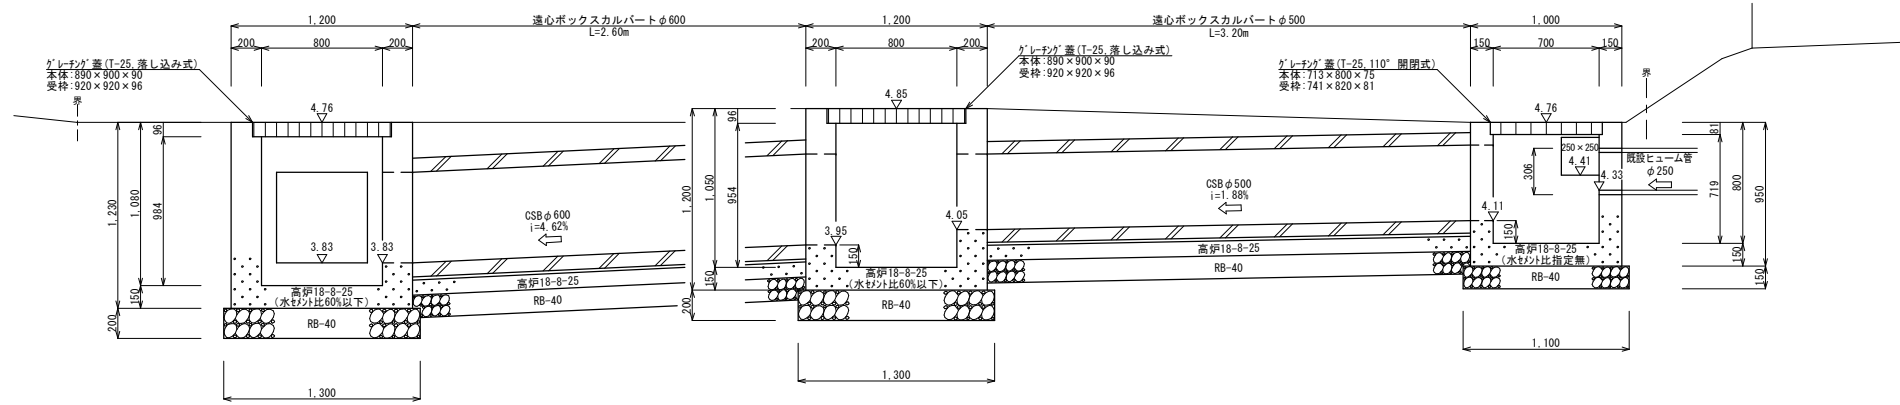


B-B断面図

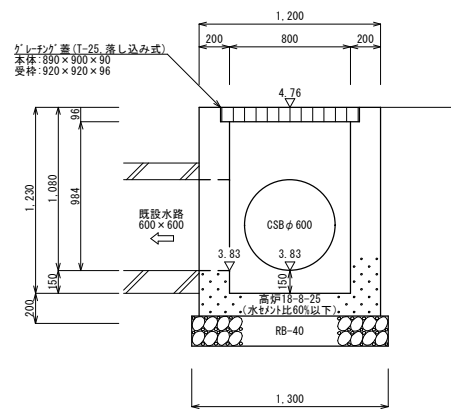

C-C断面図

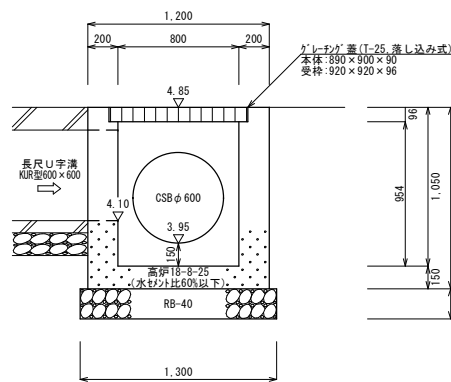

D-D断面図

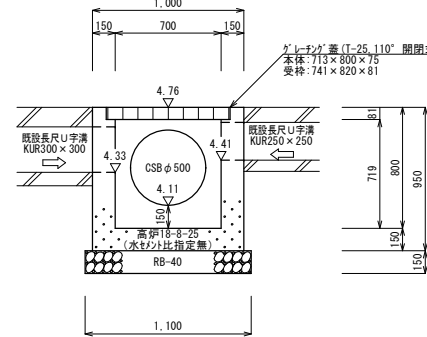

6号集水樹 700×700×800		1.0箇所当り	
名称	規格	算式	数量
基礎砕石工	RB-40, t=15cm	1.10×1.10	1.210 m ²
コンクリート	高炉18-8-25 (水セメント比指定無)	1.00×1.00×0.95-0.70×0.70×0.719-0.741×	0.484 m ³
		0.820×0.081-0.30×0.30×0.15-0.25×0.25×	
		0.15-0.50×0.50×π×1/4×0.15-0.35×0.306	
		×π×1/4×0.15	
型 種	小型	1.00×0.95×4+0.70×0.719×4-0.30×0.30×2+	5.430 m ³
		0.30×0.15×3-0.25×0.25×2+0.25×0.15×3-	
		0.50×0.50×π×1/4×2+0.50×π×0.15-	
		0.35×0.306×π×1/4×2	
ゲレチング 樹蓋	700×700用	T-25, 110° 閉閉式 参考重量: 72.4kg	1.0 組





7号集水樹 800×800×1,050		1.0箇所当り	
名称	規格	算式	数量
基礎砕石工	RB-40, t=20cm	1.30×1.30	1.690 m ²
コンクリート	高炉18-8-25 (水セメント比60%以下)	1.20×1.20×1.20-0.80×0.80×0.954-0.92×	0.868 m ³
		0.920×0.096-0.60×0.60×0.20-0.60×0.60×	
		π×1/4×0.20-0.50×0.50×π×1/4×0.20	
型 種	小型	1.20×1.20×4+0.80×0.954×4-0.60×0.60×2+	8.186 m ³
		0.60×0.20×3-0.60×0.60×π×1/4×2+	
		0.60×π×0.20-0.50×0.50×π×1/4×2+	
		0.50×π×0.20	
ゲレチング 樹蓋	800×800用	T-25, 落し込み式 参考重量: 116.9kg	1.0 組

8号集水樹 800×800×1,080		1.0箇所当り	
名称	規格	算式	数量
基礎砕石工	RB-40, t=20cm	1.30×1.30	1.690 m ²
コンクリート	高炉18-8-25 (水セメント比60%以下)	1.20×1.20×1.23-0.80×0.80×0.984-0.92×	0.928 m ³
		0.920×0.096-0.60×0.60×0.20-0.60×0.60×	
		π×1/4×0.20-0.114×0.114×π×1/4×0.20-	
		0.114×0.114×π×1/4×0.20	
型 種	小型	1.20×1.23×4+0.80×0.984×4-0.60×0.60×2+	8.463 m ³
		0.60×0.20×3-0.60×0.60×π×1/4×2+0.60×	
		π×0.20-0.114×0.114×π×1/4×2-0.114×	
		0.114×π×1/4×2	
ゲレチング 樹蓋	800×800用	T-25, 落し込み式 参考重量: 116.9kg	1.0 組

施工年度	平成23年度
工事名	第23-01-124-M-051号 23組・市道A0201号線測量設計委託
路線名	市道A0201号線
工事箇所	石岡市半ノ木
図面種別	6号・7号・8号集水樹
縮尺	S=1:25
図面番号	全 19 葉の内 16 号 (/)
内容表示	~

区画線工平面図
S=1:500

石岡市半ノ木

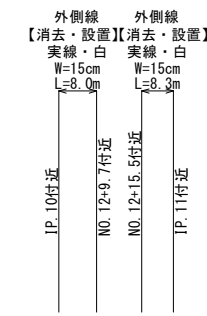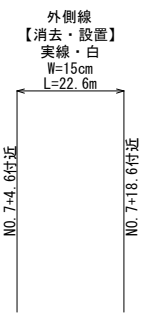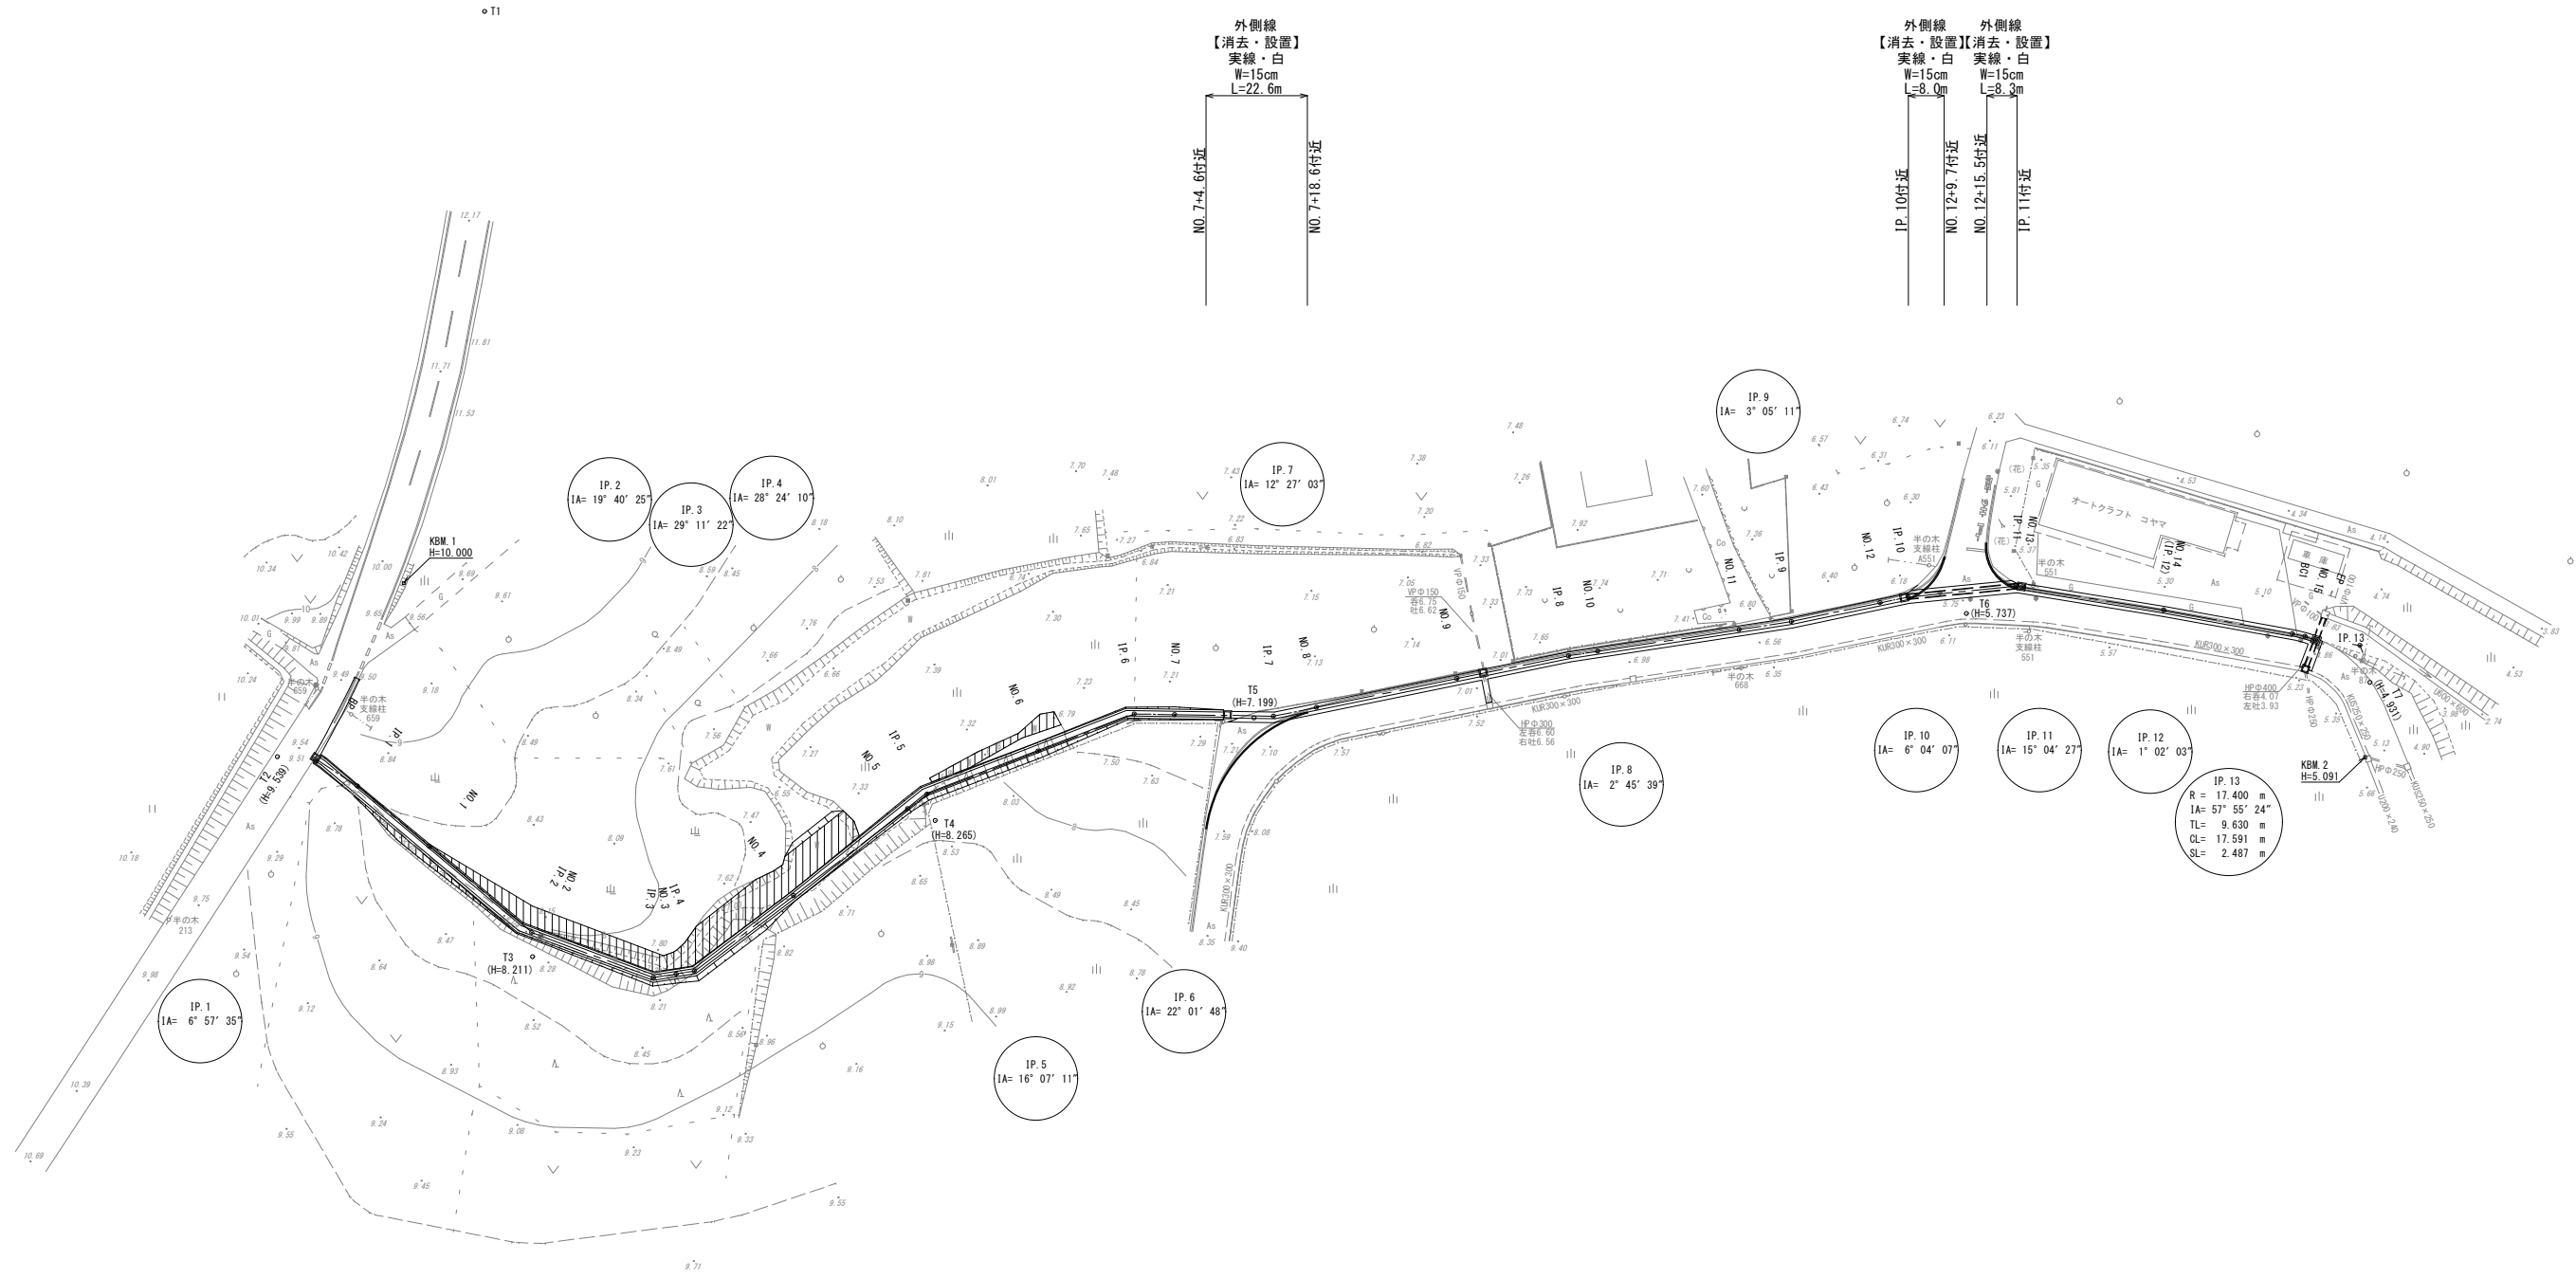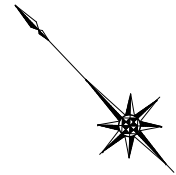

IP. 1
IA= 6° 57' 35"

IP. 2
IA= 19° 40' 25"

IP. 3
IA= 29° 11' 22"

IP. 4
IA= 28° 24' 10"

IP. 7
IA= 12° 27' 03"

IP. 8
IA= 2° 45' 39"

IP. 5
IA= 16° 07' 11"

IP. 6
IA= 22° 01' 48"

IP. 10
IA= 6° 04' 07"

IP. 11
IA= 15° 04' 27"

IP. 12
IA= 1° 02' 03"


IP. 13
R = 17.400 m
IA = 57° 55' 24"
TL = 9.630 m
CL = 17.591 m
SL = 2.487 m

IP. 14
H=5.091


施工年度	平成23年度
工事名	第23-01-124-M-051号 23単・市道A0201号線測量設計委託
路線名	市道A0201号線
工事箇所	石岡市半ノ木
図面種別	区画線工
縮尺	S=1:500
図面番号	全 19 葉の内 17 号 (/)
内容表示	~

構造物撤去工平面図
S=1:500

石岡市半ノ木

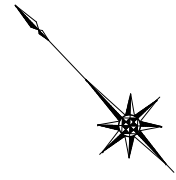


●11

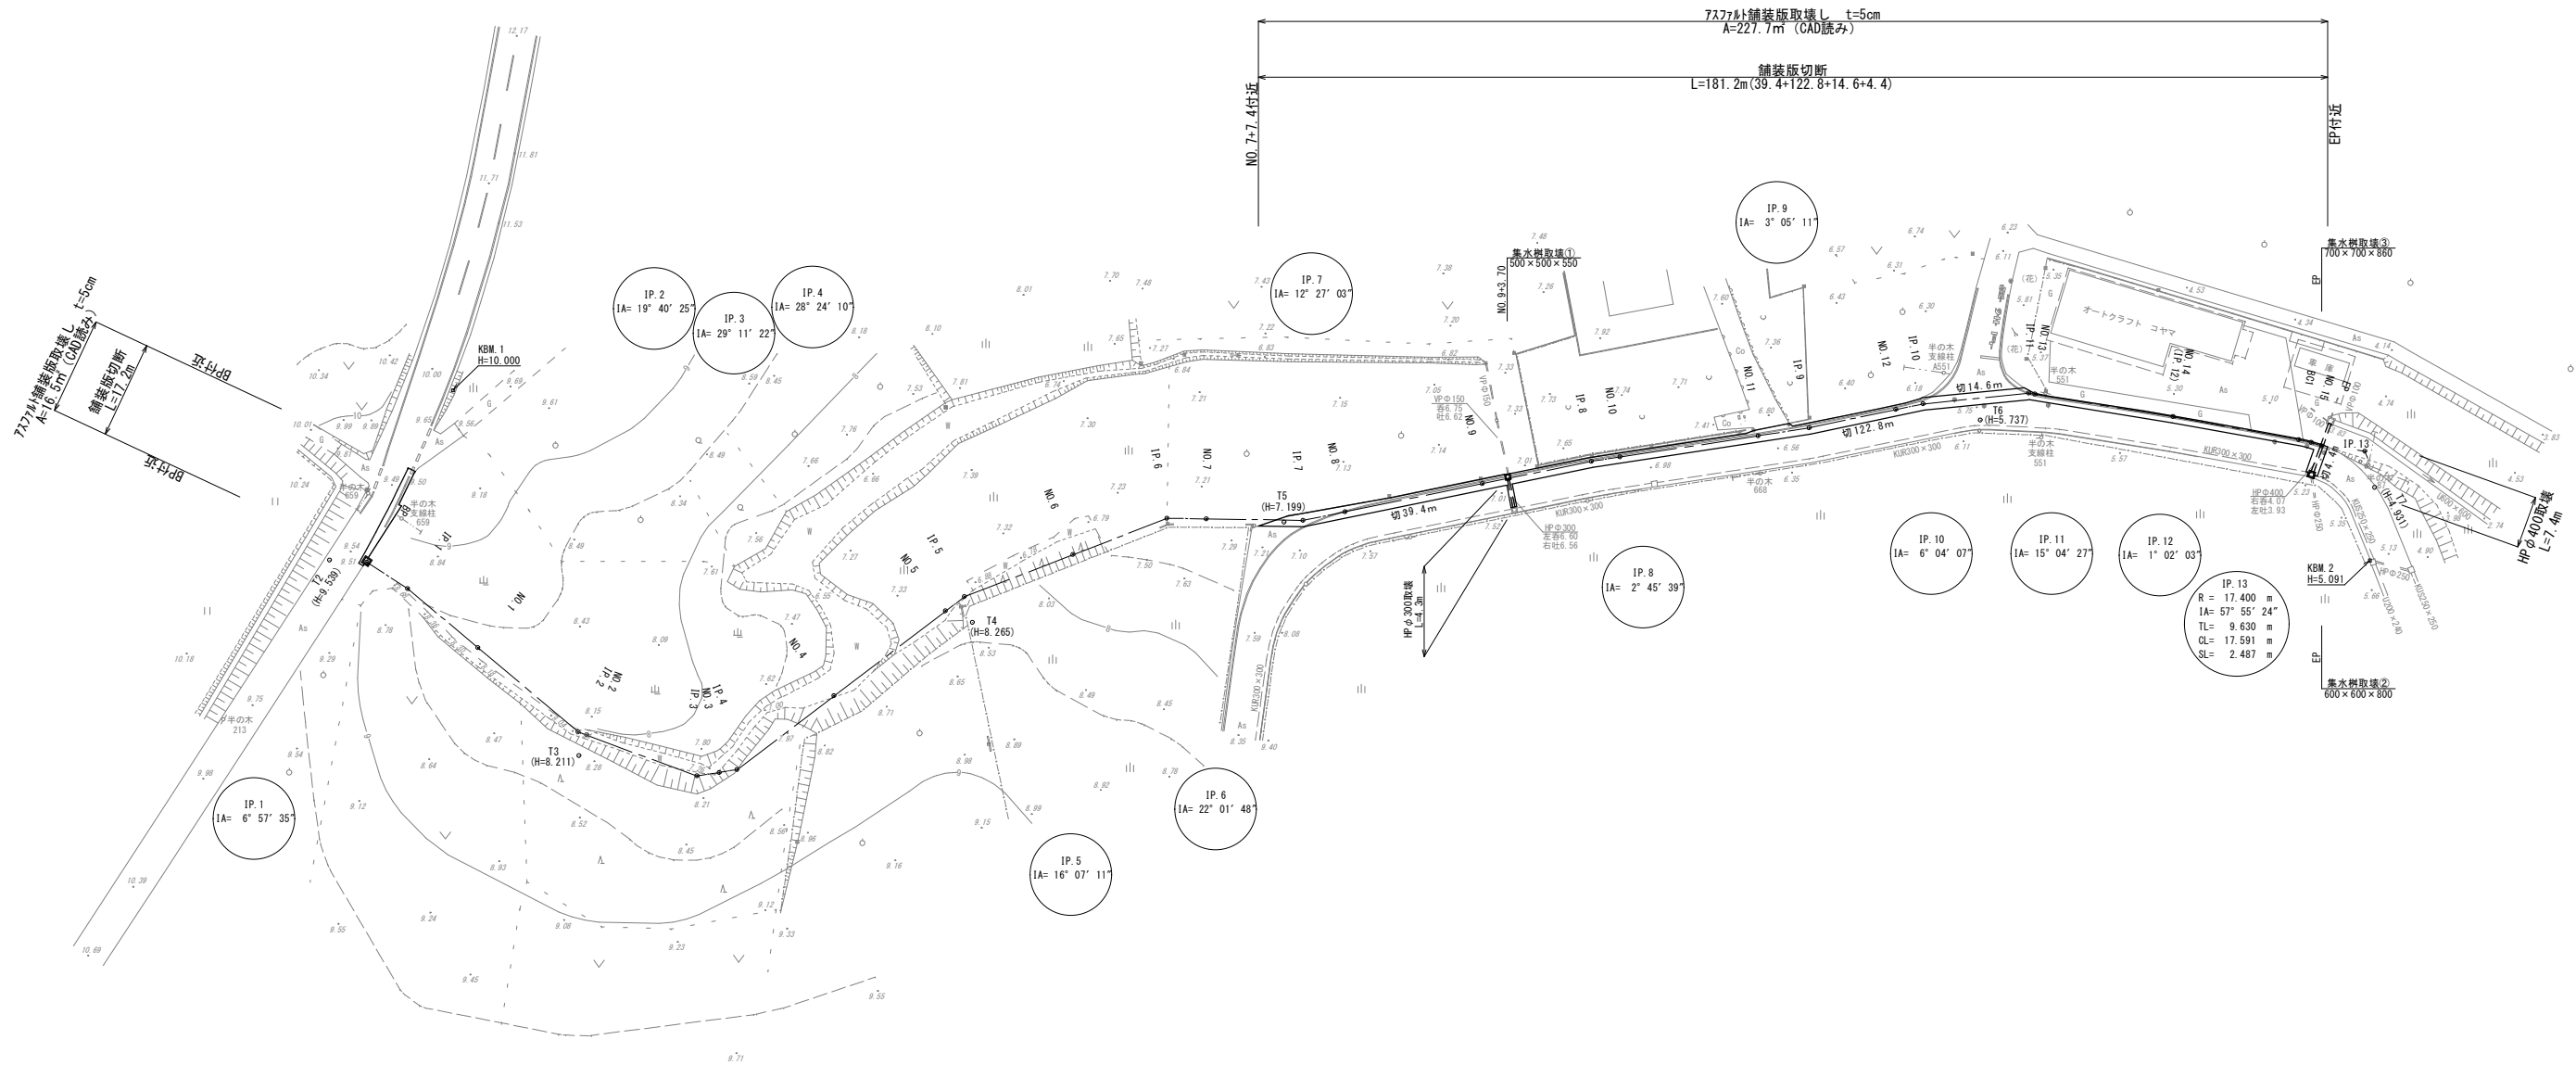

仮設工
S=1:500

石岡市半ノ木

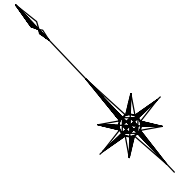

●T1

工事用道路
敷鉄板設置撤去A=456.6㎡【W=4.0m(有効幅員3.0m),L=149.8m】
敷鉄板 N=98枚(22×1,524×3,048)




座標系：世界測地系

施工年度	平成23年度
工事名	第23-01-124-M-051号 23単・市道A0201号線測量設計委託
路線名	市道A0201号線
工事箇所	石岡市半ノ木
図面種別	仮設工(工事用道路)
縮尺	S=1:500
図面番号	全 19 葉の内 19 号(/)
内容表示	-

計画平面図
S=1:500

石岡市半ノ木

23単・市道A0201号線測量設計委託 工事延長 L=301.66m

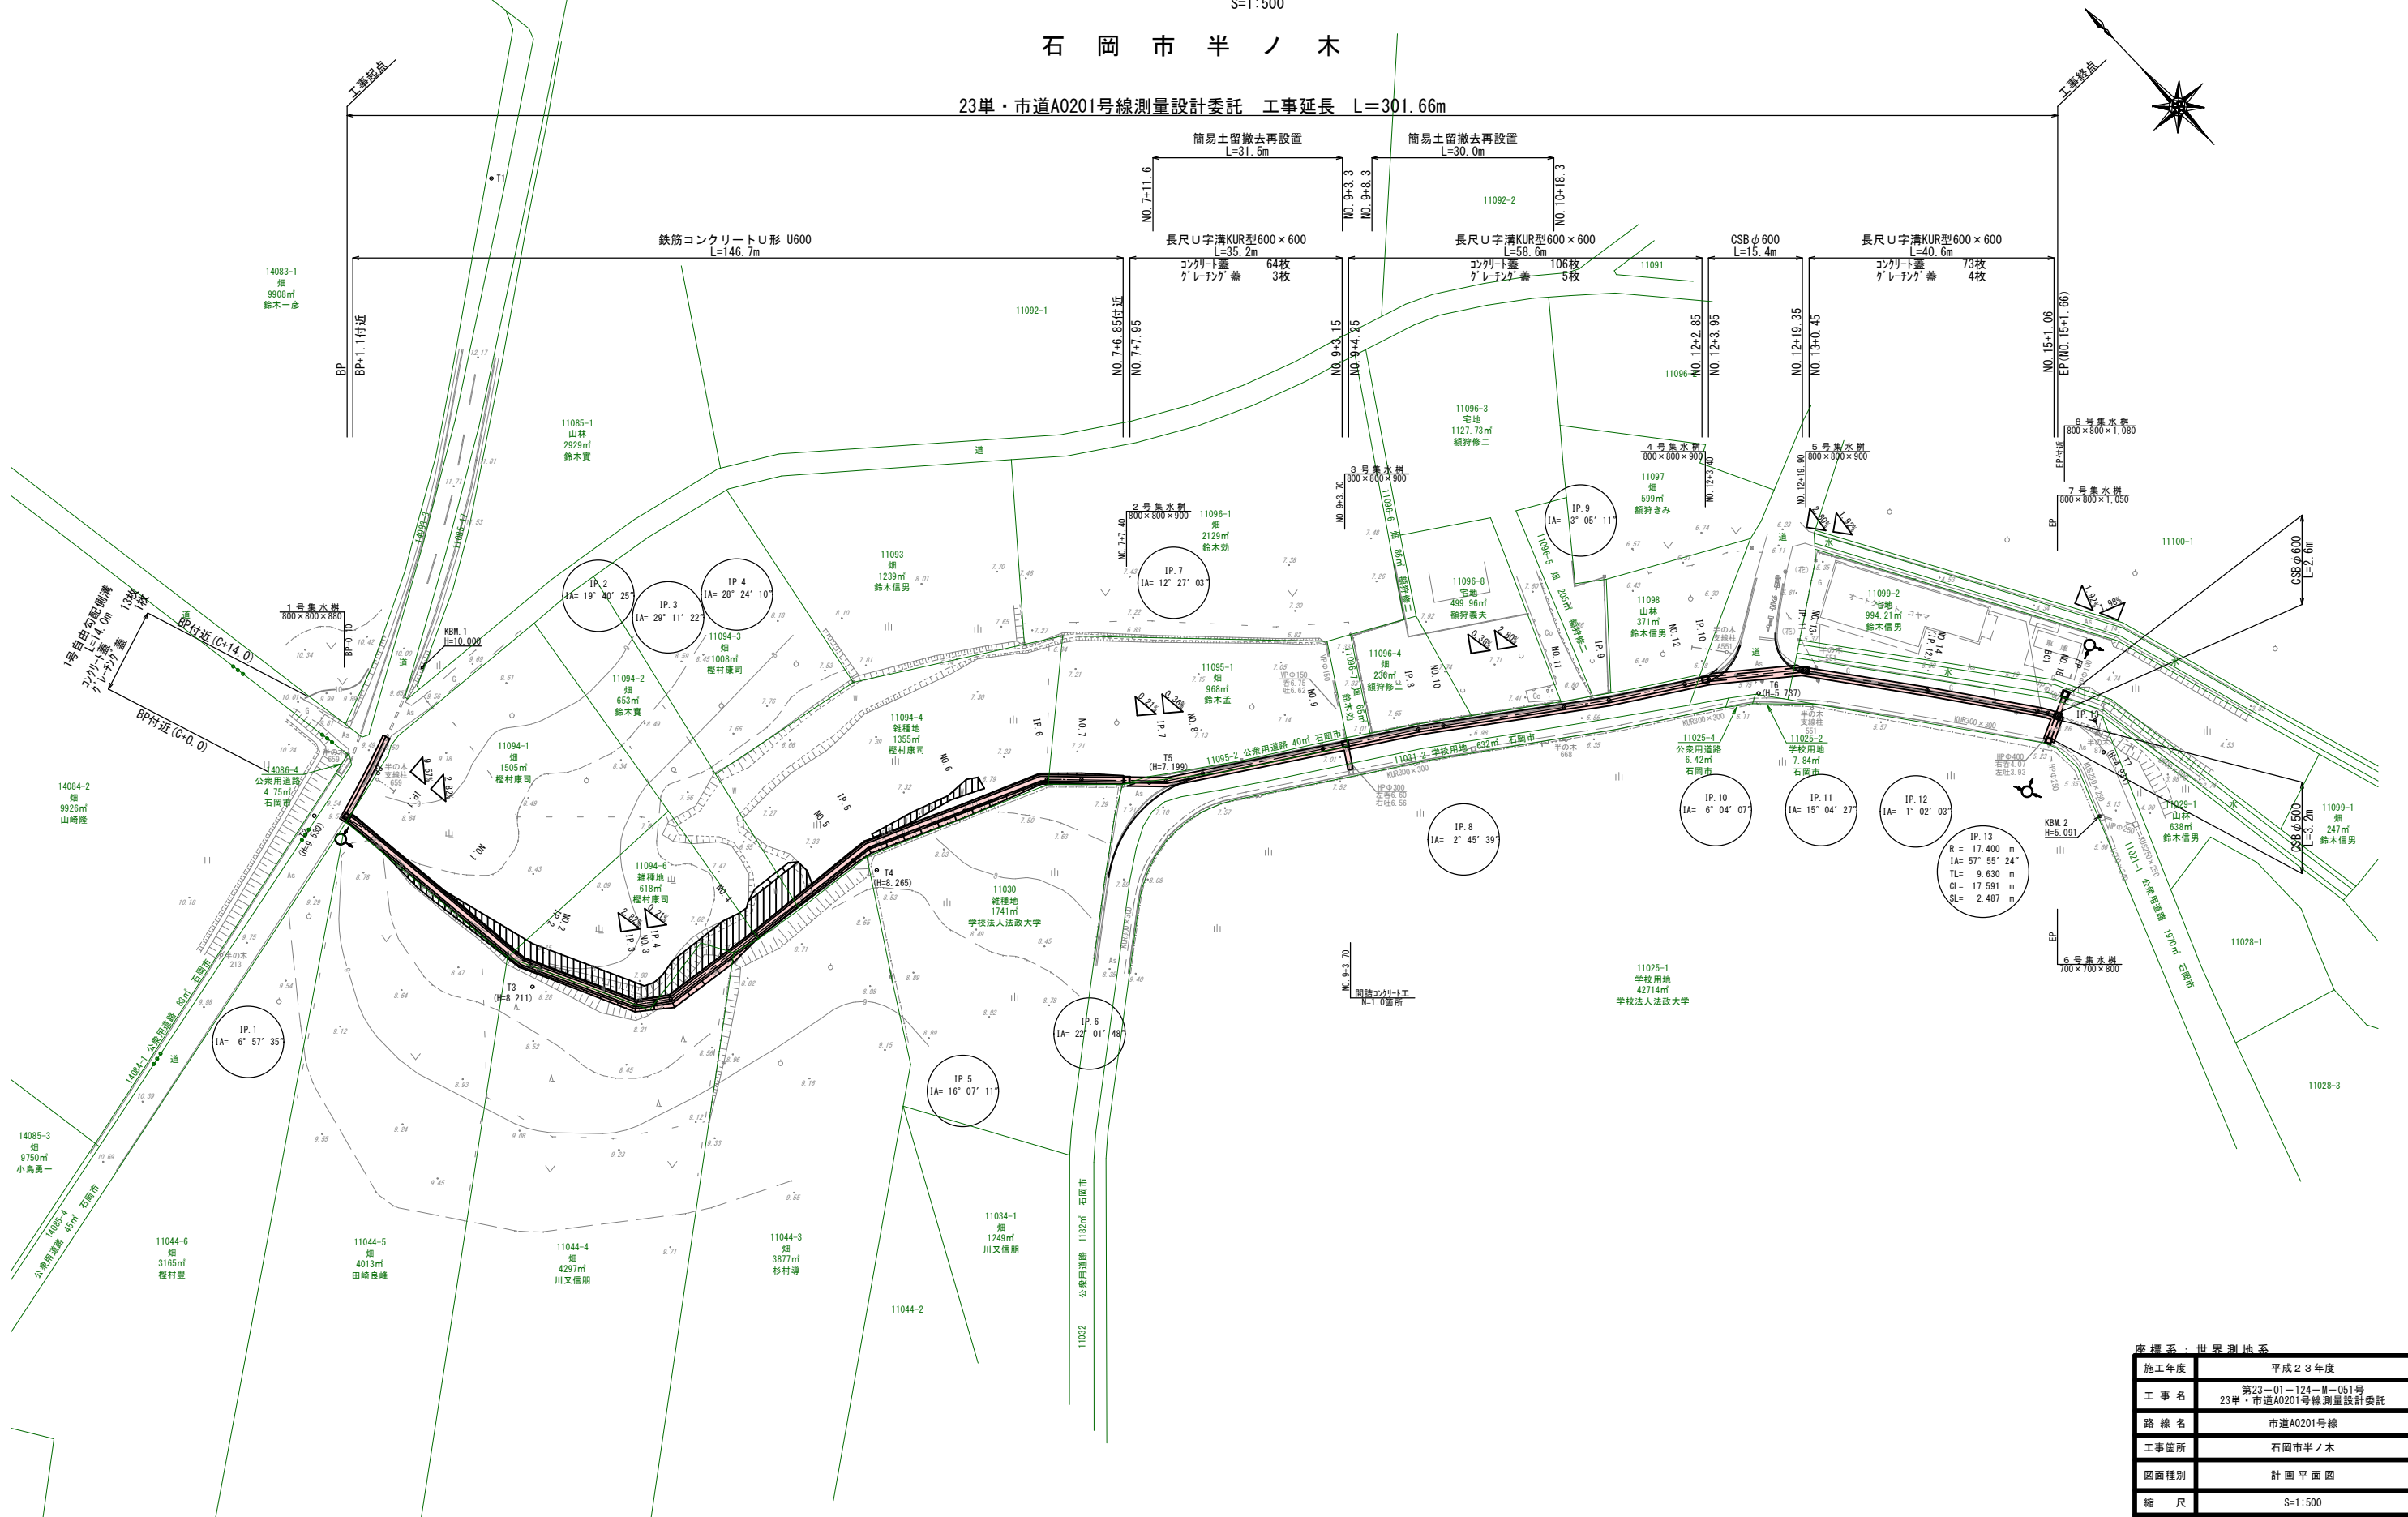

座標系・世界測地系

施工年度	平成23年度
工事名	第23-01-124-M-051号 23単・市道A0201号線測量設計委託
路線名	市道A0201号線
工事箇所	石岡市半ノ木
図面種別	計画平面図
縮尺	S=1:500
図面番号	全 19 葉の内 2 号 (/)
内容表示	~