工事起工 概要書

					部	長	次 長	諺	果 長	課長	補佐	課員	į	課員	審査	員意	设計者
劫怎么	左 座		.£n	一 左	 ##	1											
執行	平 及	Ū	イ 山	元 年	· 没												
工事	名	令和元年	度 2	80MH2	ヹデジタ	ル同幸	級無線シ	⁄スラ	テム整備	工事					起工	設計	<u></u>
覆 行力	場 所	石岡市全	h al:														
施工		<u> </u>		請負				盾	契約年	日日		令和		年	 月		3
//E	77 14			ин Ж				1/1	\\\\\\\\\\\\\\\\\\\\\\\\\\\\\\\\\\\\\\	/1 H		13 4 14		'	71		
覆行	期間	令和	旬	年	F	1	日か	ら	令和	3	年	3 月	1 5	5 目 3	まで		∃間
受 託	≠																
	目	起	工		第 1	回変	更		増え	咸(△)							
		<u>~</u>			>14 -				- FI V	·× (Δ)		変更請	負し	こ付する第	美務 価格	+	
起工				円									=	=変更積算	工事価	各×請	負比率
工				m											- 	_ 3+ 4	No. of other
に付する 工	事			円								請負比	率:	起工(前回起工(前	変更) 時 「回変更	時の精制	表表表现 计算额
価	格			円										少数第7			
消費税村	目当額			円								変更積	算工	事価格		_	円
工	事											請負比	率			_	
決定	額			円										- 11.			
												変更工	事作	山格		_	円
工	事	概	 要														
	<u></u> 内	容		規札	各 1	数量	1 単位	1	規格	- 2	数量	2 単位	7 2	規格	3 数	量 3	単位 3
		Н		7981	H -	<i>></i> /_	1 1 12		79611	_	<i>></i> /			79614			1 12 3
送信局	設備						A =	1	局								
配信局	設備						A =	3	局								
屋外拉	広声設備						A =	25	5局								
戸別受	信機						A =	2	7,000	台							
変更理由																	
J~J~																	

令和元年度 280MHz デジタル同報無線システム整備工事 位置図



令和元年度 280MHzデジタル同報無線システム整備工事

仕様書

令和 元 年 12 月 石岡市

第1章 総 則

 第1節
 目的

 第2節
 工事名

 第3節
 設備構成

 第4節
 適用範囲

 第5節
 適用法規

 第6節
 契約範囲

 第7節
 適用除外事項

第8節 工期

第9節 無線局免許に係る手続

第10節 検査

第11節 無償保証期間

第12節 保守

第13節 安全管理 第14節 仕様書の疑義 第15節 提出書類 第16節 技術指導 第17節 その他

第2章 共通指定事項

第1節基本条件第2節技術基準第3節環境条件

第4節 使用部材の条件

第5節 銘板表示等

第6節 電力線引き込み工事

第3章 同報無線システムの機能

第1節 同報無線システムの概要

第2節 設備の設置場所

第3節 機器構成

第4節 連携する外部システム 第5節 送信局の監視項目

第4章 各設備の仕様

第1節 主・副配信PC 第2節 VPNルータ 第3節 無線送信装置 第4節 無停電電源装置 第5節 5G無線LAN 第6節 発動発電機 第7節 耐雷トランス

第8節局舎第9節鋼管柱第10節防災ラジオ第11節屋外拡声装置第12節同軸避雷器

第13節 受信用空中線設備

第14節 スピーカ

第1章 総則

第1節 目的

本仕様に定める設備は、 石岡市 (以下「甲」という。)の災害情報伝達手段のシステムとして、280MHz帯「無線呼出し」(ポケベル)の電波を用いて防災ラジオを自動起動させて住民へ防災情報を伝達するシステムを整備し、情報伝達体制の強化を図ることを目的とする。

第2節 工事名

本仕様に基づく工事の名称は、「 令和元年度 280MHzデジタル同報無線システム整備工事」 (以下、「本工事」という)と呼称する。

第3節 設備構成

本仕様書に基づく設備(以下「本設備」という)は、280MHz帯の周波数の使用の免許を受ける通信事業者の東京テレメッセージ㈱(以下「TTM社」という。)が当該280MHz帯の周波数を使用して提供する情報の配信サービス(以下「同報無線システム」という。)を利用し、配信局から送信され送信局から無線呼出された制御信号やテキストデータを受信し、音声合成のうえ音声アナウンスをする防災ラジオから構成される。

第4節 施工条件

本設備はTTM社が提供する同報無線システムとして使用されるものであり、TTM社が送信局の免許人となり、整備後は同報無線システム全体の運用に責任を持つものである。

本工事においては、必要な機器の調達、設置、調整、試験等は、請負者(以下「乙」という)が行うことから、情報配信システムの固有機器の調達はもとより同システムとの接続、調整、試験等に関し、予め、TTM社から本工事遂行に必要なすべての協力が得られるようにしておくことが必要となるため、それを証することを要す。

第5節 適用法規

本工事の設備の設計、製作、施工にあたっては、本仕様書に定めるもののほか、次に掲げる関係 法規及び諸規定等に従わなければならない。

- 1. 電波法及び同法関係規則
- 2. 有線電気通信法及び同法関係規則
- 3. 電気通信設備工事共通仕様書(国土交通省大臣官房技術調査課電気通信室編集)
- 4. 電気設備技術基準
- 5. 建築基準法及びこれに基づく施工令
- 6. 日本工業規格(JIS)
- 7. 日本電気工業会標準規格 (JEM)
- 8. 日本技術標準規格(JES)
- 9. RCR STD-42 (一般財団法人電電波産業会)
- 10. 総務省総合通信局の免許方針
- 11. 電気通信事業法及び関係規則、告示
- 12. 石岡市 関係法令、条例、規則等

前項のほか関係する法令、条例、規則等のいっさいに従うこととする。

第6節 適用範囲

次に掲げる事項を含め、本事業の完成までに必要な関係機関等への諸手続き及び検収に至るまで の一切とし、これらに要する費用は、全て契約金額に含むものとする。

また、本事業に伴って生じた全ての廃棄物については、乙の責任において適正に処理すること。

- 1. 本仕様書に基づく無線設備の設計、製作
- 2. 製作製品の運搬、据付け、試験調整
- 3. 工事資材、既存機器等の適正な廃棄処分
- 4. 各種申請(建築確認申請等)
- 5. 通信事業者からの求めに応じた無線局免許申請に必要な資料の提供

第7節 適用除外事項

次に掲げる事項については適用範囲の除外事項とする。

1. 各設備設置の為の用地確保に関する事項は甲の責任で行い、必要あれば乙はこれに立ち会うものとする。

第8節 工期

本事業の工期は、

令和3年 3月15日 までとする。

第9節 無線局免許に係る手続

本工事において、無線局免許に係る主続が必要となった場合は、乙が無線局免許人である通信事業者に事前に報告し、監督官庁への手続が適正に行われるよう配慮する。

第10節 検査

検査の内容、方法等については、甲と打合せの上行うものとし、検査に要する測定機器及び人員 等については、乙において準備するものとする。

但し、下記のものについては事前の承諾により、省略出来るものとする。

- 1. JIS、JEC、JEM等の規格品。
- 2. 建設現場での試験が困難なもので、あらかじめ監督職員の承諾を受けて製造者が行い、試験成績書を提出出来るもの。
- 3. 公的機関での試験成績書または合格証を提出することが出来るもの。

第11節 無償保証期間

本工事終了日(契約に記載された期間)から起算して1ケ年以内に発生した故障で、天変、地変等の不可抗力と認められるもの、並びに甲の取扱上の過失と認められるもの以外、ないし施工不良と認められるものについては、乙は速やかに無償修理するか、または代品を納入するものとする。

なお、上記の期間を過ぎたものであっても乙の責めに帰すべき重大な故障が発生した場合は、甲 乙協議のうえで乙に無償修理を行わせることがある。

ただし、甲の責めに帰すべき事由により発生した障害については、この限りでない。

第12節 保守

乙は、本工事の使用目的の重要性に鑑み、本工事実施のために既設設備に障害が発生した場合は、 直ちに障害対応を行うこと。

第13節 安全管理

乙は、本工事の施工にあたり、労働安全衛生法その他関係法規に従い、常に安全管理に必要な措置を講じ労働災害の発生防止に努めること。

第14節 仕様書の疑義

本仕様書の内容に疑義を生じた場合は、速やかに甲の指示を受けるものとする。 なお、本仕様書に記載されていない事項でも当然に具備しなければならないものについては、乙の 負担によりこれを行うものとする。

第15節 提出書類

乙は契約締結後、ただちに本仕様書に基づき詳細な打合せを行い、次の書類を甲の指定する 期日までに提出しなければならない。なお、提出部数は別途指示するものとする。

1. 承諾図書

乙は本工事の施工にあたり、下記に示す図書を提出し、甲の承認を受けること。

- (1) 着手届
- (2) 現場代理人及び監理技術者届
- (3) 施工計画書
- (4) コリンズ登録の写し
- (5)機器・材料の仕様書及び単品図
- (6) 施工図
- (7) その他必要な図書
- 2. 完成図書

乙は工事完了後、速やかに下記に示す図書を甲に提出すること。

また、乙は甲への完成図書提出と共に、甲に提出する完成図書を電子データ化(PDF型式)して、電気通信事業者であるTTM社に提出すること。

- (1) 完成図書
- ア. 工事概要書
- イ. 機器完成図書
- ウ. 試験成績書
- 工. 機器等取扱説明書
- オ. 関係機関の許可書及び検査合格書
- カ、各種施工写真及び完成写真
- キ. 維持管理・取扱いマニュアル
- (2) 完成図面
- ア、システム完成図
- イ. 機器配置図
- ウ 機器系統図
- 工. 電源系統図
- 才. 配線経路平面図
- (3) その他必要な図書、図面
- 3. 完成図書の提出部数

完成図書には下記の内容を製本し、提出すること。

ア・完成図書

A4版縦

イ、完成図(竣工図・施工図)

機器完成図・試験成績書

ウ. 機器取扱説明書・維持管理

取扱いマニュアル・保証書・各連絡先

第16節 技術指導

乙は、本工事の運用、保守に必要な説明資料・マニュアルを作成のうえ、甲に対して必要な技術 指導と運用訓練を行うこと。

第17節 その他

事前調査を充分に行い、監督員と施工方法を確認後施工すること。作業においては、設備の稼働状況を十分に把握し、設備の運用に支障をきたすことのないように監督員と協議すること。

第2章 共通指定事項

第1節 基本条件

設計にあたっては、装置がこの仕様に照合して最適の構造及び性能を有するとともに、次に掲げる事項を十分満足するものとなるように配慮して行うこと。

- 1. 運用に際して最適の機能を有するものであること。
- 2. 堅牢にして長時間の使用に十分耐え得るものであり、維持管理が経済的に行えるものであること。
- 3. 日常の清掃、点検、調整及び保守、修理が容易に行えるものであり、かつ、これらに際して 危険のない構造のものであること。

第2節 技術基準

- 1. 本工事に使用する装置機材は、乙の責任において品質管理の出来る信頼性の高いものを使用すること。
- 2. 将来、装置の増設及び機能の追加等に対し、容易に追加や変更が行えるよう配慮されている こと。

第3節 環境条件

- 1. 本施設の機器は、屋内に設置する設備については、周囲温度 $+5\sim+40$ $^{\circ}$ において性能規格を満足するもの(但し、OA機器は、周囲温度 $+10\sim+35$ $^{\circ}$ とする。
- 2. 屋外に設置する設備は、標準地仕様では周囲温度 5 ~ + 40 ℃、相対湿度 45 ~ 90%において、寒冷地仕様では設置場所の気象条件、環境条件を満たす適切な周囲温度、相対湿度の条件下において、規定の性能を満足し、かつ支障なく動作するものとする。 (但し、結露無きこと。)
- 3. その他、設置場所の気象および環境に十分耐え得るものであること

第4節 使用部材の条件

各装置、機器に使用する部品、材料はすべて良品、新品を使用し、日本工業規格同等若しくは同 等以上の性能を有するものであること。

第5節 銘板表示等

- 1. 各装置には品名、型式、製造番号等を銘板にて表示すること。
- 2. 各装置の入・出力端子、調整箇所及び部品等には、図面と対照して容易に判別出来る標識を表示すること。
- 3. 特に取扱上注意を要する箇所については、その旨を特記すること。
- 4. その他、甲が指定するものについては、甲の指示により表示するものとする。

第6節 電力線引き込み工事

屋外設備において、電力線引込工事を要する箇所の工事については、引留までを電力会社の負担 によるものとし、引留以降機器までを乙が施工するものとする。

第3章 同報無線システムの機能

第1節 同報無線システムの概要

親局の配信PCから発信された入力情報は、衛星回線及びインターネット(地上回線)を介して 中央配信局に送られる。中央配信局は入力情報を衛星回線及び地上回線(閉域網)を介して送信局 に送り、送信局は入力情報を280MHz帯の電波に乗せて受信端末装置に送る。280MHz帯 専用受信端末はテキスト情報を文字表示ないし音声合成により音声放送する。

第2節 設備の設置場所

1. 配信局

配信局・副配信局の設置場所は次のとおりである。

(1) 主配信局: 1局

,		and the second of the second o	 				
	施設名		住所				
	石岡市役所		茨城県	人石岡市石岡	一丁目1	番地1	

(2) 副配信局: 2局

,,	H100101010	-/-0	and the state of t	4 5 5 4 5 C		-
	施設名				住所	
	石岡消防本部				茨城県石岡市石岡一丁目2番地18	
	八郷消防署				茨城県石岡市柿岡291番地	

2. 送信局: 1局

1 2mg / /			
施設名			住所
(仮称)宝篋山送信局		茨城県つくば市小田向山国有林216林班ち1小班

3. 受信設備

(1) 防災ラジオ

ア. 防災ラジオ 標準タイプ:

26,810台

イ、防災ラジオ 文字表示タイプ:

190台

第3節 機器構成

1. 主配信局 1局

1. 土	当C1音/同 エルリ	<u> </u>	
項	名	数量	一种一种一种一种一种一种一种一种一种一种一种一种一种一种一种一种一种一种一种
1	主配信PC	1台	ディスプレイ、本体、キーボード、
			マウス含む
2	情報配信ソフト (主)	1式	主配信PC用
3	リモートデスクトップ接続ソフトウェア	1式	遠隔保守用
4	VPNルータ	1台	
5	無停電電源装置 750VA	1台	APC SMT750J 5W相当
6	UPS対応シャットダウンソフト	1式	
7	戸別受信機	1台	モニタ用
8	防災行政無線(同報系)連携自動起動機	1台	
9	グルーピング書き換え用PC	1台	
10	光終端装置 (ONU)	1台	光回線事業者準備
11	衛星回線終端装置	1台	衛星回線接続者準備
12	衛星パラボラアンテナ	1基	衛星回線接続者準備(融雪型)
1.	.1		rate and a finite and a second for the party of the angle of the angl

2. 副配信局 2局

- 4	- H11		4.1.44	
	項	名	数量	備。考
	1	副配信PC ノート型PC	*	CF-LV8RDAVS相当
	2	副配信PC ノート型PC用 LTE対応	1台	CF-SV8SFKVS相当
	3	情報配信ソフト(副)	2式	副配信PC用
	4	リモートデスクトップ接続ソフトウェア	2式	遠隔保守用
	5	VPNルータ	1台	AT-AR3050S相当
	6	戸別受信機	2台	モニタ用
	7	光終端装置(ONU)	1台	光回線事業者準備

3. 送信局

1局

ு	. ~	100		
T	項	名 称	数量	備一時考
r	1	無線送信機	1台	200W、ルーター部内蔵
ľ	2	3段コーリニアアンテナ	1基	280MHz帯 利得6.15dbi
	3	フィルターとは、「これ」とは、「これ」とは、「これ」という。	1式	280MH z帯バンドパスフィルタ
T	4	GPSアンテナ	2基	雷サージ耐量向上品
1	5	監視サーバ	1台	
ľ	6	同軸避雷器	1台	ショートスタブ型 耐電力200W型
Ī	7	無停電電源装置	1台	5 k V A
T	8	戸別受信機	1台	モニタ用
Ī	9	耐雷トランス	1台	屋外用7.5kVA以上
<u> </u>	10	発動発電機	1台	72H以上連続運転 8/6kVA相当
	*:			標準地仕様
	11	光終端装置(ONU)	1台	光回線事業者準備
Ī	12	衛星回線終端装置	1台	衛星回線接続者準備
Ī	13	衛星パラボラアンテナ	1基	衛星回線接続者準備(標準型)
Ī	14	5G無線LAN	1式	
		A	and the state of the state of the state of	"在江南","我们就是一个"大","我们,我们就是一个"一","我们,我们就是一个"我们","我们就是这个"我们",我们也没

4. 屋外拡声子局

25局

Γ	項	名 新 新 二	数量	備。一考。
_	1	屋外拡声受信装置(標準仕様)	25台	アンプ、蓄電池、電源パネル、
				受信音声合成部
	2	同軸避雷器	25台	ガス入り放電管タイプ
F	3	ホイップ型アンテナ	25基	TTM280WH
	4	30W レフレックススピーカ	96台	

第4節 連携する外部システム

280MHzデジタル同報無線システムにて配信した情報を外部システムと連携が可能となるように構築すること。

		化邻基氯化 医二甲二甲基甲基甲基甲基甲基甲基甲基甲基甲基甲基甲基甲基甲基甲基甲基甲基甲基甲基		
[項	名 中国 称 中国	数量	備。考
	1	緊急速報メール	1式	バイザーとの連携
	2	登録制メール	1式	情報技術との連携
	3	SNS	1式	バイザーとの連携
	4	ホームページ	1式	情報技術との連携
	5	職員呼出しメール	1式	バイザーとの連携
	6	J-ALERT	1式	既設J-ALERT受信機と連携

第5節 送信局の監視項目

280MH z デジタル同報無線システム送信局の動作状況等を運用上常時確認するため、下記に示す機器の各項目を監視項目として監視サーバ(監視システム)に接続し、監視対象とすること。

項	監視対象機器	監視項目	監視システムのアラーム表示
1	送信機	送信機仕様書に記載の項目	監視サーバに設定済
2	発動発電機	発電	消化設備アラーム
3		故障。	火災アラーム
4	無停電電源装置 (5kVA)	UPS故障停止	整流アラーム
5		バッテリー放電終止予告	インバーターアラーム
6		電源異常	停電アラーム
7	局舎	ドア開放	ドアアラーム
8		温度異常	室温アラーム
. 9		空調機故障	空調ラーム
	1 2 3 4 5 6 7 8	1 送信機 2 発動発電機 3 4 無停電電源装置 (5kVA) 5 6 7 局舎	1 送信機 送信機仕様書に記載の項目 2 発動発電機 発電 3 故障 4 無停電電源装置 (5kVA) UPS故障停止 5 バッテリー放電終止予告 6 電源異常 7 局舎 ドア開放 8 温度異常

第4章 各設備の仕様

TTM社の情報配信システムを利用するため主要機器は、以下同社システムに適合する機器仕様とする。

第1節 主·副配信PC

1. 主配信PC

(1) 型式: TTM社指定品 FC98-NX E22U相当

出張修理10年間パック保守受付3年間延長

主配信PCHDDバックアップ含む

2. 副配信PC

(1) 型式:TTM社指定品 CF-LV8RDAVS相当

CF-SV8SFKVS相当

拡張保証4年パック+拡張保証1年間延長パック

副配信PCHDDバックアップ含む

第2節 VPNルータ

(1) 型式: AT-AR3050S相当 デリバリースタンダード保守5年付

第3節 無線送信機

(1) 型式: TTM社指定品 (大井電気(株)製)

第4節 無停電電源装置

1. 無停電電源装置 5 k V A

(1) 仕様

ア. 給電方式 : 常時インバーター給電方式

イ. 交流入力

・相数・線数・電圧 : 単相2線 200V ±15%

・周波数 : 50Hz または 60Hz ±5%

・入力容量 : 5 k V A

・入力力率 : 0.97以上(入出力定格時)

ウ、交流出力

・相数・線数・定格電圧: 単相3線 100/200V ±2%以内

・定格周波数50Hz または 60Hz

出力容量5 k V A / 4 k W

· 切替時間(同期時) : 無瞬断

エ. バッテリー

・バックアップ時間: 8分

・種類 : 小型シール鉛蓄電池

・期待寿命 : 10年(周囲温度25℃) オ.装置本体寿命 : 10年(定期交換部品なし)

カ. 外形寸法・質量 : W350×D700×H675mm・180kgキ. その他使用条件 : 発動発電機との動作マッチングが取れていること

(2) 型式

ア. 無停電電源装置 型式: FU-α3-050-BAT00-ST-2相当

2. 無停電電源装置 750VA

(1) 型式: APC SMT 750 J 5W相当 製品保証延長5年

第5節 5G無線LAN

1. 仕様

(1) 適用規格 : 5 G H z 帯無線アクセスシステムの無線局の無線設備

(2) 利用可能周波数帯: 4900~5000MHz (全国で登録可能)

(3) 利用可能チャンネル数 : 7チャンネル (4920, 4940, 4960, 4980, 5040, 5060, 5080 MHz)

(4) 空中線 : Φ60 cm パラボラアンテナ (水平または垂直)

アンテナ利得 27.6dBi、半値角 6.6度

(5) 送信電力 : 9.9 mW

(6) 複信方式 : TDD (時分割複信) 方式 (送受比=5:5)

2. 型式

(1) 基地局装置 : SL5G-BS-STD (型番:HP5-510100) 相当 (2) 陸上移動局装置 : SL5G-MS-STD (型番:HP5-510200) 相当

(3) アンテナ: SL5G-OPアンテナ(型番: HP5-510702) 相当

第6節 発動発電機

1. 仕様

(1) 発電機

ア. 発電機標準定格出力 : 8 k V A / 6 k V A (50 H z / 60 H z)

イ. 定格電圧 : 200/100V

ウ. 相数: 1 Φ 3 W

工. 定格周波数 : 50/60Hz

才, 定格回転速度 : 3000/3600min⁻¹

カ. 極数 : 2P

(2) 機関

ア. 型式: 立形水冷4サイクルディーゼル機関

イ. 原動機標準定格出力 : 10.5/12.5kW (14.3/17.0PS)

ウ. 冷却方式: ラジエター式エ. 燃料: ディーゼル軽油オ. 連続運転時間: 7 2時間以上

カ. 運転方法 : シーケンス制御による全自動運転方式(自動起動式)

キ. 騒音基準 : 超低騒音型 7 5 d B (A) / 1 m

ク. 運転起動ベル時間 : 3分停止

ケ. 外形寸法・乾燥質量 W1790×D700×H1995mm (突起物除く)

650kg

(その他条件)

ア. 構造 : キュービクル構造 (屋外、屋内)

イ. 設置高度条件 : 設置高度1500m以下において、発電機標準定格出力に

必要な原動機出力を得られること

ウ. 使用条件(周囲温度): 標準地仕様:周囲温度-5~+40℃対応型とする

寒冷地仕様:周囲温度-20~+40℃対応型とする

工. 地域仕様 : 標準地仕様

オ、オプション: 塩害が見込まれる地域は重耐塩塗装とすること

指定がある場合は環境色に塗装すること

2. 型式

(1) 発動発電機 型式 TQGP12LA3-TB相当

第7節 耐雷トランス

1. 仕様 (キャビネットタイプ)

(1) 入出力電圧 : AC100V/200V

(2) 容量・使用周波数: 単相 7.5kVA (単相2線/3線)・50Hz/60Hz

(3) 耐電圧 : 入力~出力間、入力~接地間/AC10kV(1分間)、

インパルス (1,2/50μs) 30kV

(4) 外形寸法・質量 : W500×D500×H650相当・150kg相当

第8節 局舎

1. 仕様

(1) 外形寸法 : L 2 0 0 0 × W 2 0 0 0 × H 2 7 0 0 mm相当 (TTM標準型局舎)

(2) 外板 : アルミ平板、ウレタン樹脂塗装 (5 Y 7 / 1) (3) 内板 : カラーアルミ平板 (メーカー指定色:白色)

(4) ベースフレーム: 工場完成品: SS400溝型鋼、現地組立品:アルミ材(軽量型)

(5) 断熱材 : ポリスチレンフォーム、発砲ウレタン、グラスウール

(6) 床面: 帯電防止塩ビシート

(7) 強度条件 : 設置場所地域の基準風速 (m/s)、水平1G・垂直0.5G (8) 吸気口 : 1ヶ所 (フード、防塵フィルター、防虫網、電動シャッター)

(9) 排気口 : 1ヶ所 (フード、防虫網、電動シャッター、換気扇、サーモ)

(10) 電装品 : 照明 (直管型LED) × 1 台、2 ロコンセント、配線モール、

ケーブルラック、アースウインド:1個

(11) 扉 : 片開き扉1ヶ所 (折畳式90°ストッパー付き)、ドアスイッチ付き、

上部庇付き

(12) 耐積雪 : 標準地仕様: 0 m~1.5 m

寒冷地仕様(多雪地域): 1.5 m以上~2 m

(13) オプション : 寒冷地仕様:吸排気口防雪カバー、室外機防雪庇等を取付ること

塩害が見込まれる地域は重耐塩塗装とすること

指定がある場合は環境色に塗装すること

(14) その他条件

ア, 地域仕様 標準地仕様

イ. 収容する機器の動作環境を充分に確保できること

2. 型式

(1) 局舎 型式 : e-KSP相当

第9節 鋼管柱

1. 送信局用

(1) 仕様

ア、全長 : 17.5 m (3分割 フランジ接続)

イ. ポール本体 : STK400/STKT590、頂部キャップ付

マスト① Φ165.2×4.5 t (STK400)

マスト② Φ190.7×6.0t (STKT590)

 $\forall x > 3$ $\Phi = 267.4 \times 7.0 \text{ t } (STKT 590)$

ウ. 本体表面処理:溶融亜鉛めっき (HDZ55仕様)

エ. 地際防食塗装: 非特定化学物質型タールエキシポ樹脂

(2) 付属品

ア. 底板 : Φ267. 4用 1個

イ. 足場ボルト : M16×L170 (溶融亜鉛めっきHDZ55仕様) 27本

(3) その他 : 高強度タイプ

(4) オプション : 塩害が見込まれる地域は重耐塩塗装とすること

指定がある場合は環境色に塗装すること

(5) 型式 : NT-B18S相当

第10節 防災ラジオ

(1) 型式: TTM社指定品((株) ムサシ電工製)

第11節 屋外拡声受信装置

(1)型式:TTM社指定品(大井電気(株)製)

第12節 同軸避雷器

1. 仕様

 (1) 型式
 : AR-3000相当

 (2) 構成
 : ガス入り放電管タイプ

(3) 周波数範囲 : DC~3GHz (4) $\forall \lambda \in \mathcal{L}$

(5) VSWR : 1. 2以下

(6) 挿入損失 : 0.3 d B以下

第13節 受信用空中線設備

1. ホイップ型アンテナ

(1) 型式 : TTM社指定品((株)日高電機製作所製)

第14節 スピーカ

1. レフレックス型

(1) 定格入力 : 30W

(2) 出力音圧レベル: 110dB(1W、1m)以上

(3) 適用規格 : JIS C 5504ホーンスピーカに準ずる

280MHzデジタル同報無線システム整備工事

実施 起工 設計書

工事区分 種別 細別 規格	数 量	単位	単 価(円)	金額(円)	摘 要
280MHzデジタル同報無線システム 整備工事設計書					
1 機器製作費	1.000	式			第 0001 号代価表
1-1 送信局設備	1.000	式			第 0002 号代価表
1-2 配信局設備	1.000	式			第 0003 号代価表
1-3 屋外拡声設備	1.000	式			第 0004 号代価表
1-4 戸別受信機	1.000	式			第 0005 号代価表
2 工事費	1.000	式			第 0006 号代価表
2-1 材料部品費	1.000	式			第 0007 号代価表
2-2 労務費	1.000	式			第 0011 号代価表
2-3 直接経費	1.000	式			第 0016 号代価表
2-4 共通仮設費	1.000	式			第 0017 号代価表
2-5 現場管理費	1.000	式			第 0018 号代価表
2-6 技術者間接費	1.000	式			第 0019 号代価表
2-7 機器管理費	1.000	式			第 0020 号代価表
3 一般管理費	1.000	式			第 0021 号代価表
小計					
消費税					
合計					

第 0001 号 代価表 1 機器製作費

1式当り

名称	数量	単位	単価(円)	金額(円)	摘要
1-1 送信局設備	1	式			第0002号 代価表
1-2配信局設備	1	式			第0003号 代価表
1-3屋外拡声設備	1	式			第0004号 代価表
1-4戸別受信機	1	式			第0005号 代価表
슴計			単位当り		
条件名称	入力値		入力名称		
計算過程					

石岡市

第 0002 号 代価表 1-1 送信局設備

1式当り

名称・規格	数量	単位	単価(円)	金額(円)	1八当り 摘要
無線送信機	20年	十四	十冊(11)	平形(11)	1四久
200W, ルーター部内臓	1	台			
3段コーリニアアンテナ	1	基			
280MHz帯 200W 利得6.15dBi	1	平			
フィルタ	1	式			
280MHz帯パンドパスフィルター	-				
GPSアンテナ	2	基			
雷サージ耐量向上品	_				
監視サーバ	1	台			
同軸避雷器	1	台			
ショートスタプ型 耐電力200W型	1	П			
無停電電源装置	1	台			
5kVA		Н			
戸別受信機	1	台			
モニタ用	-	Н			
耐電トランス	1	台			
屋外用 5kVA以上		Н			
発動発電機	1	台			
72H 10kVA		Н			
5G無線LAN	1	式			
送信局~配信局間					
合計					
			単位当り		
条件名称	入力値		入力名称		
計算過程					

第 0003 号 代価表 1-2 配信局設備

1式当り

名称・規格	数量	単位	単価(円)	金額(円)	<u> </u>
主配信局	2/八王	一十四	一届(1.1)	示昭(11)	11月久
					石岡市役所本庁舎
主配信PC	1	台			
出張修理10年パック 情報配信ソフト					
主配信PC用	1	式			
ユニョニューランス リモートデスクトップ接続ソフトウェア	1	式			
VPNn-9	1	<i>/</i>			
AT-AR3050S	1	台			
無停電電源装置	1	台			
デスクトップ型配信PC用 750VA	_				
UPS対応シャットダウンソフト	1	式			
戸別受信機	1	台			
モニタ用					
グルーピング書き換え用PC	1	台			
副配信局					石岡市消防本部設置
副配信PC(ノート型)		1.			HI 4 TE HALLA TE HE BY
長時間バッテリー搭載	1	台			
情報配信ソフト	1	式			
副配信PC用					
リモートデ [・] スクトップ [°] 接続ソフトウェア	1	式			
VPNルータ	1	台			
AT-AR3050S 戸別受信機					
モニタ用	1	台			
副配信局					八郷消防署設置
副配信PC(ノート型)					八郊伯的有政旦
LTE回線対応 長時間バッテリー搭載	1	台			
情報配信ソフト	1	式			
副配信PC用					
リモートデ゛スクトップ゜接続ソフトウェア	1	式			
戸別受信機	1	台			
モニタ用	1				
合計			単位当り		_
条件名称	入力値	1	入力名称		1
計算過程					

石岡市

第 0004 号 代価表 1-3 屋外拡声設備

名称・規格 数量 単位 単価(円) 金額(円) 全額(円) 足外拡声受信装置 (標準仕様) 25	
プ、蓄電池、電源パ ネル、受信音声合成部 25 台 ップ 型アンテナ 「M280WH 25 基 軸避雷器 「ス入り放電管タイプ 25 台 レックススピ ーカ W 96 台 合計 単位当り 条件名称 入力値 入力名称	摘要
マプ・型アンテナ 25 基	
TM280WH 25 基 同軸避雷器 ブス入り放電管タイプ 25 台 フレックススと ーカ OW 96 台 合計 単位当り 条件名称 入力値 入力名称	
回軸避雷器 25 台	
デス入り放電管タイプ。 25 台 フレックススピ ーカ OW 96 台 合計 単位当り 条件名称 入力値 入力名称	
カスパッル電音が7 フレックススと゜ーカ OW 96 台 合計 単位当り 条件名称 入力値 入力名称	
96 台 合計 単位当り 条件名称 入力値 入力名称	
合計 単位当り 条件名称 入力値 入力名称	
条件名称 入力値 入力名称	
条件名称 入力値 入力を	
計算過程	
計算過程	

第 0005 号 代価表 1-4 戸別受信機

1式当り

				1	式当り
名称・規格	数量	単位	単価(円)	金額(円)	摘要
別受信機	26810	台			
5災ラジオ 標準タイプ	20010				
可別受信機	100	/>			
5災ラジオ 文字表示付き	190	台			
۸ = ۱					
合計			単位当り		
条件名称	入力値		入力名称	1	
計算過程					

第 0006 号 代価表 2 工事費

1式当り

h 11.	业人 🖂	W 11.	\\ \m \ \m \	<i>∧ &æ' /</i> □□ \	1八当り
名称	数量	単位	単価(円)	金額(円)	摘要
2-1材料部品費	1	式			第 0007 号 代価表
2-2労務費	1	式			第 0011 号 代価表
2-3直接経費	1	式			第 0016 号 代価表
2-4共通仮設費	1	式			第 0017 号 代価表
2-5現場管理費	1	式			第 0018 号 代価表
2-6技術者間接費	1	式			第 0019 号 代価表
2-7機器管理費	1	式			第 0020 号 代価表
合計			単位当り		
条件名称	入力値		入力名称		
計算過程					

石岡市

第 0007 号 代価表 2-1 材料部品費

1式当り

名称	数量	単位	単価(円)	金額(円)	1八ヨリ	· · · · · · · · · · · · · · · · · · ·
	奴里	半世	半畑(口)	並領(口)	,	女
2-1-1送信局設備	1	式			第 0008 号	代価表
2-1-2配信局設備	1	式			第 0009 号	代価表
2-1-3屋外拡声施設	1	式			第 0010 号	代価表
合計			単位当り			
条件名称	入力値		入力名称			
計算過程						

石岡市

第 0008 号 代価表 2-1-1 材料部品費 (送信局設備)

第1号 1式当り

L2000mm×W2000mm×H2700mm	N11.1					
L2000mm×W2000mm×H2700mm	名称	数量	単位	単価	金額	摘要
1	無線局舎	1	4_			
単相200V 5.6KW 分電盤 #相=N 200100V 9.0世報中間6-6校 SPD束装 (クラス2)、W600×H800×D160 引込開閉器 #相=N 2609年(8026/9921). 1 面 引込用 コックリー柱6m 1 本 引込相 コックリー柱6m 20プリー材棚 1 本 空中線取付金具 3段コーリニア用 製作品 局舎契合 H500mm 亜鉛メッキ仕上げ 同軸ケード	L2000mm×W2000mm×H2700mm	1	式			
単和200V 5.6KW	空調機	1	4			
SPD実装 (クラス2)、W600×H800×D160 1	単相200V 5.6KW	1	П			
SPD 天実 (クラス2)、W600×H800×D160 引込間別器 **41=#4. AUD 天実 (30AI/50AT).	分電盤 単相三線 200/100V 負荷側単相6系統	1	-			
SPD英葉 (クラス1)、W400×H1200×D200	SPD実装(クラス2)、W600×H800×D160	1	川			
SPD英度 (プラス1)、W400×H1200×D200	引込開閉器 単相三線、ARB実装 (50AF/50AT)、	1	菇			
引込用 コンクリート柱合m コンクリート柱合m コンクリート柱橋加 A・B号 空中線取付金具 3段コーリニア用製作品 局舎架台 H500mm 亜鉛メッキ仕上げ 同軸ケーブル EM-10D-FB 同軸ケーブル EM-5D-FB 同軸ケーブル S-5C-FB 同軸ケーブル S-5C-FB 同軸ウーブル 8 個 同軸ロネクタ NP10 IANフェアル EAN-フェル EAN-CE14mm2-3C 39.6 m	SPD実装(クラス1)、W400×H1200×D200	1	Щ			
引込用 コングリー柱合 M コングリー柱 M A・B号 空中線取付金具 3段コーリニア用 製作品	引込柱	1	*			
A · B号 1 本 空中線取付金具 1 組 3段コーリニア用製作品 1 式 局舎架台 1 式 H500mm 亜鉛メッキ仕上げ 1 式 同軸ケブル 24.3 m EM-10D-FB 2 m 同軸ケブル 44.6 m EM-5D-FB 20.3 m 同軸ケブル 20.3 m S-5C-FB 20.3 m 同軸コネクタ 8 個 NP5 48 m LANケブル 24.8 m LANケブル 24.8 m LANコネクタ 8 個 電級ケブル 8 個 電級ケブル 39.6 m	引込用 コンクリート柱6m	1	74			
A・B号 1 組 空中線取付金具 1 組 高合架台 1 式 H500mm 亜鉛メッキ仕上げ 1 式 同軸ケーブル 24.3 m LHPX-10D 2 m 同軸ケーブル 2 m EM-10D-FB 44.6 m 同軸ケーブル 20.3 m S-5C-FB 20.3 m 同軸ウンブル 6 個 同軸コシタ 8 個 NP5 8 個 LANケーブル 24.8 m EM-UTP0.5-4P 24.8 m LANコネクタ 8 個 RJ45 8 個 電源ケーブル 8 個 EM-CE14mm2-3C 39.6 m	コンクリート根伽	1	*			
日本 日本 日本 日本 日本 日本 日本 日本	A·B号	1	7			
3段コーリニア用製作品	空中線取付金具	1	細			
H500mm 亜鉛メッキ仕上げ	3段コーリニア用 製作品	1	小丘			
H500mm 亜鉛メッキ仕上げ 同軸ケーブル LHPX-10D	局舎架台	1	₹			
LHPX-10D 24.3 m 同軸ケーブ・ル 2 m EM-10D-FB 44.6 m 同軸ケーブ・ル 20.3 m S-5C-FB 20.3 m 同軸コネクタ 6 個 NP10 8 個 Imaliance 24.8 m LANケーブ・ル 24.8 m LANコネクタ 8 個 電源ケーブ・ル 39.6 m EM-CE14mm2-3C 39.6 m	H500mm 亜鉛メッキ仕上げ	1	八			
LHPX-10D 同軸ケ-ブ・ル EM-10D-FB 同軸ケ-ブ・ル EM-5D-FB 同軸ケーブ・ル S-5C-FB 同軸コネクタ NP10 同軸コネクタ NP5 LANケーブ・ル EM-UTP0.5-4P LANコネクタ RJ45 電源ケーブ・ル EM-CE14mm2-3C m 2 m 44.6 m EM 44.6 m 6 個 M 6 個 M 6 個 M 6 個 6 個 7 0 0 0 0 0 0 0 0 0 0 0 0 0 0 0 0 0 0	同軸ケーブル	24.3	m			
EM-10D-FB 同軸ケーブ・ル EM-5D-FB 同軸ケーブ・ル S-5C-FB 同軸ロネクタ NP10 同軸ロネクタ NP5 LANケーブ・ル EM-UTP0.5-4P LANコネクタ RJ45 EM-CE14mm2-3C M	LHPX-10D	24.3	111			
EM-10D-FB	同軸ケーブル	2	m			
EM-5D-FB	EM-10D-FB	2	111			
EM-5D-FB	同軸ケーブル	11.6	m			
S-5C-FB	EM-5D-FB	11.0	111			
S-5C-FB	同軸ケーブル	20.3	m			
NP10	S-5C-FB	20.5	111			
NP10 同軸コネクタ NP5 LANケーブ・ル EM-UTP0.5-4P LANコネクタ RJ45 電源ケーブ・ル EM-CE14mm2-3C 8 個 8 個	同軸コネクタ	6	個			
NP5	NP10		IIII			
NP5 LANケーブル EM-UTP0.5-4P 24.8 m LANコネクタ RJ45 8 個 電源ケーブル EM-CE14mm2-3C 39.6 m	同軸コネクタ	8	個			
EM-UTP0.5-4P 24.8 m LAN コネクタ RJ45 8 個 電源ケーブ・ル EM-CE14mm2-3C 39.6 m	NP5		IIEI			
EM-O 1 P0.3-4P LAN コネクタ RJ45 電源ケーブ・ル EM-CE14mm2-3C 39.6 m	LANゲーブル	24.8	m			
RJ45 8 個		27. 0	111			
電源ケーブ・ル EM-CE14mm2-3C 39.6 m	LANコネクタ	8	個			
EM-CE14mm2-3C 39.6 m			旧田			
EM-CE14mm2-3C	電源ケーフ・ル	39.6	m			
小計	EM-CE14mm2-3C	37.0	111			
7741	小計					
	यम					

第2号 1式当り

名称	数量	単位	単価(円)	金額(円)	摘要
多芯制御ケーブル					
KPEV2.0-S2P	13.2	m			
多芯制御ケーブル	13.2				
KPEV2.0-S10P	13.2	m			
波付硬質合成樹脂管	10.2				
FEP50	10.2	m			
ヘ゛ルマウス	1	個			
FEP50	1	IЩ			
クランプ	1	個			
FEP50	1	IEI			
<i>֍</i> *	4	個			
DC50FEP		旧			
波付硬質合成樹脂管	32.8	m			
FEP40	32.0	111			
クランプ	5	個			
FEP40		IIEI			
サト [°] ル	14	個			
US50		IE			
自在バンド	21	個			
IBT-212	21	IE			
<i>֍</i> *	12	個			
DC40FEP	12	IE			
波付硬質合成樹脂管	20.4	m			
FEP30	20.1	111			
ヘ゛ルマウス	1	個			
FEP30		IIEI			
クランプ	3	個			
FEP30		IEI			
<i>ダ クターク</i> リップ	8	個			
DC30FEP		1124			
埋設標章シート	10.5	m			
シング゛ル	10.0	111			
異種間接続材料	1	個			
FEP40-G42		IEI			
小計					
∕4·¤I					

第3号 1式当り

N19.1					
名称・規格	数量	単位	単価	金額	摘要
厚鋼電線管	3.5				
G42	5.5	m			
エントランスキャップ	1	個			
G42	1	ПП			
組立鋼管柱	1	式			
NT-B18S高強度タイプ(溶融亜鉛メッキ)	1	10			
突針	1	個			
国土交通省仕様 LR-1	1	IIEI			
支持管	1	個			
国土交通省仕様 φ 48.6mm, 4m, STK	•	IEI			
支持管取付金物	1	個			
鋼管用·側壁露出型 φ 48.6	•	IEI			
支持管取付金物	1	個			
鋼管用·側壁露出型 落下防止底付 ϕ 48.6		IEI			
導線取付金物	13	個			
露出60mm用	10	IEI			
鬼より線	12.5	m			
60 m m	12.5	111			
硬質ピニル電線管	1	本			
HIVE-28	1	4			
避雷接地用端子箱	1	個			
TB-AS1A	1	但			
接地極銅板	1	枚			
900□×1.5t(mm) 黄銅吋付け リード線付き	1	12			
小計					
(J.H)					
合計					
Ήਜ਼ੀ			単位当り		1
条件名称	入力値	!	入力名称		1
計算過程					
HI					

第 0009 号 代価表 2-1-2 材料部品費 (配信局設備)

1式当り

名称・規格	数量	単位	単価(円)	金額(円)	摘要
i . 主配信局設備					
石岡市役所本庁舎					
PCラック		15			
600mm×600mm×700mm	1	台			
テーフ゛ルタップ゜	0	/1531			
4 □ ZT-4P3Y	2	個			
LANケープ ル	60				
EM-UTP0.5-4P	60	m			
LANコネクタ	10	/153			
RJ45	12	個			
同軸ケーフ゛ル	100				
S-5C-FB	108	m			
同軸コネクタ		/155			
NP5	4	個			
通信ケーフ゛ル					
シリアルケーブ゛ル USB-Dsub	1	本			
ii. 副配信局設備					
石岡消防本部					
PCラック		,			
600mm×600mm×700mm	1	台			
テープ [*] ルタップ [°]					
4 □ ZT-4P3Y	1	個			
LANケーフ [*] ル					
EM-UTP0.5-4P	2	m			
LANコネクタ		/1771			
RJ45	4	個			
通信ケーフ゛ル	_				
シリアルケーブ ル USB-RJ45	1	本			
ii. 副配信局設備					
八郷消防署					
PCラック	4	^			
600mm×600mm×700mm	1	台			
Asi					
合計			単位当り		1
条件名称	 入力値	!	入力名称	<u> </u>	!
計算過程					
HI #CIE					

石岡市

第 00010 号 代価表 2-1-3 材料部品費 (屋外拡声設備)

1式当り

名称・規格	数量	単位	単価(円)	金額(円)	摘要
鋼管柱	1	+			
壁面取付用 ポール 7m・壁面金具 2	1	本			
スピーカ設置金具	100	個			
RANH	100	IEI			
スピーカ設置金具取付バンド	50	個			
RABD-16					
空中線取付金具	25	個			
ホイップアンテナ、TTM280用 製作品 スピ−カー端子箱					
SP-5	25	個			
ステンレスバンド	100	個			
SFT-N209					
自在バンド	100	個			
IBT-308 金属製可とう電線管					
並周製用とプ电線目 PV17(ピニル被覆)	1.6	m			
ドV17(ヒール仮復) 防水ユニオンボ ックスコネクタ					
WBG17	2	個			
金属製可とう電線管	1.40				
PV30(ピニル被覆)	140	m			
防水ユニオンボ゛ックスコネクタ	140	個			
WBG30	140	IШ			
厚鋼電線管	45	m			
G16 (定尺3.66m)	10	***			
厚鋼電線管	23	m			
G28 (定尺3.66m)					
エントランスキャップ	2	個			
G28 プルボックス					
鋼板 (200×200×150)	2	個			
<u> </u>		/			
SUS (200×200×150)	2	個			
スピ ーカケーブ ル	382	m			
VCT1.25mm²-2C	302	111			
同軸ケーフ・ル	296	m			
EM-5D-FB					
同軸コネクタ 	50	個			
NP-5FB 同軸コネクタ					
NP-5FB(L型)	25	個			
同軸コシクタ	0.5	/			
NJ-5FB	25	個			
電源ケーブル	324	m			
EM-EEF2.0mm-2C	344	m			
接地線	46	m			
EM-IE5.5mm ^d					
デーワンブロック	11	個			
S-MKB1513 プルボックス					
	5	個			
SUS (150×150×100)		 			
合計			単位当り		1
12 M. 14 TL	7 1.1-	<u> </u>	l l		
条件名称	入力値		入力名称		
計算過程					

第 0011 号 代価表 2-2 労務費

第 号 1式当り

名称	数量	単位	単価(円)	金額(円)	摘要
2-2-1送信局設備	1	式			第 0012 号 代価表
2-2-2配信局設備	1	式			第 0013 号 代価表
2-2-3屋外拡声設備	1	式			第 0014 号 代価表
2-2-4既設設備撤去	1	式			第 0015 号 代価表
合計			単位当り		
条件名称	入力値	•	入力名称		

Ħ	算過程

第1号 1式当り

名称	数量	単位	単価	金額	摘要
無線送信装置 据付	1	台			
無線送信装置 調整	1	台			
3段コーリニアアンテナ 据付	1	基			
3段コーリニアアンテナ 調整	1	基			
GPSアンテナ 据付	2	基			
GPSアンテナ 調整	2	基			
パラボラアンテナ・IDU 据付 支持柱・配線等含む	1	局			
パラボラアンテナ・IDU 調整	1	局			
監視サーバ据付	1	台			
監視サーバ調整	1	台			
同軸避雷器 取付	1	台			
耐雷トランス 据付 10kVA以下 屋外用(基礎工 2500×1000×450)	1	台			
無停電電源装置 据付・調整 10kVA以下	1	台			
発動発電機 据付 10kVA以下	1	台			
発動発電機 調整 10kVA以下	1	台			
空調設備 据付	1	台			
無線局舎 組み立て 現地組み立て	1	式			
小計					

第 0012 号 代価表 2-2-1 労務費(送信局設備)

第2号 1式当り

第 4 与		1		1	1八ヨリ
名称	数量	単位	単価	金額	摘要
フィルタ据付	1	台			
戸別受信機 取付	1	台			
架台 組み立て 局舎	1	式			
コンクリート柱建柱 7m以下	1	本			
引込開閉器 据付	1	面			
分電盤 取付	1	面			
鋼管組立柱(柱体内配線型)建柱	1	本			
突針 設置	1	基			
避雷導線 敷設	12.5	m			
接地用端子箱 設置	1	個			
A種接地 設置	1	極			
硬質ピニル電線管 敷設 HIVE-28	4	m			
LANケープル 配線	24.8	m			
LANコネクタ端末処理	8	箇所			
同軸ケーブル配線 20mm φ 以下	26.3	m			
同軸ゲーブル 配線 10mm φ 以下	64.9	m			
同軸接栓 端末処理	14	箇所			
小計					
			1	1	万岡市

第 0012 号 代価表 2-2-1 労務費(送信局設備)

第3号 1式当り

知 3 与					1八三 9
名称	数量	単位	単価	金額	摘要
電源ケープル 配線 15mm以下	39.6	m			
電力ケーブル端末処理 14mm2×3C以下	6	箇所			
制御ケーブル配線 5mm以下	26.4	m			
制御ケーブル接続 20C以下 2.0-5.5mm2	4	箇所			
厚鋼電線管 敷設 42mm	3.5	m			
波付硬質合成樹脂管 敷設 1箇所あたりの施工延長10m未満	1	m			
波付硬質合成樹脂管 敷設 1箇所あたりの施工延長10m以上	62.4	m			
埋設標章シート敷設	10.5	m			
送信局土木工事 敷地整地・基礎等	1	式			
5GHz無線LAN 据付 アンテナ・PoEHUB含む対向局分の労務含む	2	式			
5GHz無線LAN 調整 アンテナ・PoEHUB含む対向局分の労務含む	2	式			
小計					
合計			単位当り		
		<u> </u>	<u>L</u>		<u> </u>

計算過程

第1号 1式当り

PCラック 据付 1 台	
主配信PC 据付 1 台	摘要
主配信PC 調整 1 台	
VPNルータ据付 1 台 VPNルータ調整 1 台 無停電電源装置 据付・調整	
VPNルータ調整 1 台 無停電電源装置据付・調整 5kVA以下 1 台 戸別受信機取付 1 台 バラボラアンテナ・IDU 据付 支持柱含む 1 式 バラボラアンテナ・IDU 調整 1 式 PCラック 据付 1 台 LANケーブル配線 60 m	
無停電電源装置 据付・調整 1 台	
5kVA以下 1 台 戸別受信機取付 1 台 パラボラアンテナ・IDU 据付支持柱含む 1 式 パラボラアンテナ・IDU 調整 1 式 PCラック 据付 1 台 LANケーブル配線 60 m	
パラボラアンテナ・IDU 据付支持柱含む 1 式 パラボラアンテナ・IDU 調整 1 式 PCラック 据付 1 台 LANケーブル配線 60 m	
支持柱含む 1 式 パラボラアンテナ・IDU 調整 1 式 PCラック 据付 1 台 LANケーブル配線 60 m	
PCラック 据付 1 台	
LANケーブ ル 配線 60 m	
LANコネクタ端末処理 12 個	
同軸ケーブル配線 10mm φ以下 108 m	
同軸コネクタ端末処理 4 箇所	
防災行政無線(同報系)連携自動起動機据付 1 台	
防災行政無線(同報系)連携自動起動機調整 1 台	
小計	

第2号 1式当り

名称	数量	単位	単価	金額	摘要
副配信局設備(2局分)					
副配信PC 据付	2	台			
副配信PC 調整	2	台			
VPNハータ 据付	1	台			
VPNルータ 調整	1	台			
戸別受信機 取付	2	台			
PCラック 据付	2	台			
LANケープル 配線	2	m			
LANコネクタ端末処理	4	個			
小計					
合計					
			単位当り		

計算過程

第 号 1式当り

カーケー・・・・・・・・・・・・・・・・・・・・・・・・・・・・・・・・・・・					1八ヨッ
名称	数量	単位	単価	金額	摘要
屋外拡声装置 据付	25	台			
屋外拡声装置 調整	25	台			
ホイップ アンテナ 据付	25	基			
同軸避雷器 取付	25	台			
スピーカ 据付 レフレックス/ストレート	100	台			
スピーカー端子箱 取付	25	個			
ケーブル配線 管内配線 10mm以下	752	m			
同軸ケーブル 敷設 10mm φ 以下 5D	296	m			
同軸コネクタ端末処理	100	個			
鋼管柱 壁面取付 8m以下	1	本			
金属製可とう電線管 敷設 PV17(ピニル被覆)	1.6	m			
金属製可とう電線管 敷設 PV30(ピニル被覆)	140	m			
厚鋼電線管 敷設 16mm以下	45	m			
厚鋼電線管 敷設 36mm以下	23	m			
プルボックス取付 200×200×150	4	個			
貫通処理工事 <i>φ</i> 50(シーリング処理)	2	箇所			
足場 高さ12m未満	50	m²			
プルボックス取付 150×150×100	5	個			
合計			単位当り		
計算過程		<u> </u>	上四)		

第 0015 号 代価表 2-2-4 労務費(既設アナログ設備 撤去)

第 号 1式当り

<i>7</i> 7 7					
名称	数量	単位	単価	金額	摘要
親局設備 撤去	1	式			
屋外拡声子局 撤去					
スピーカ 撤去	96	台			
60MHz帯アンテナ 撤去	24	基			
屋外拡声子局 撤去 外接箱含む	46	台			
同軸ケープル 撤去 10mm φ 以下	276	m			
ケーブル配線 管内配線 10mm以下	552	m			
合計					
			単位当り		

計算過程

第1号 1式当り

カエ ク					1八ヨッ
名称	数量	単位	単価	金額	摘要
免許・登録申請費	1	式			
送信局関係					
光回線 初期費用 UniversalOne	1	式			
スカパーJSAT登録料	1	局			
配信局関係					
モジュール作成初期費(戸別受信機) モシ゚ュール書込み	1	式			
モジュール作成初期費(屋外拡声子局)	1	式			
HP・登録制メール連携費用 情報技術	1	式			
職員呼出し・LINE連携費用 バイザー	1	式			
SNS(Twitter、Facebook)連携費用 バイザー	1	式			
スカパーJSAT登録料	1	式			
光回線 初期費用	2	局			
モバイル回線 初期費用	1	局			
小計					
	-	•			

石岡市

第2号 1式当り

名称	数量	単位	単価	金額	摘要
屋外拡声子局 新設費					
高所作業車 作業床高 22.0m		台日			
交通誘導員B		人			
電気料・通信料					
送信局	1	式			
配信局	1	式			
屋外拡声子局	1	式			
小計					
合計			単位当り		

計算過程

第 0017 号 代価表 2-4 共通仮設費

第 号 1式当り

第一号					1式当り
名称	数量	単位	単価	金額	摘要
共通仮設費 率分	1	式			
共通仮設費 現場環境改善費	1	式			
合計			単位当り		
条件名称	入力値		入力名称		
計算過程					

石岡市

第 号 1式当り

名称	数量	単位	単価	金額	摘要
見場管理費	1	4-			
	1	式			
合計					
			単位当り		
条件名称	 入力値	<u> </u>	入力名称		
計算過程	, •, • ii				
HI /I /** III.					

石岡市

第 号 1式当り

やり					1111 = 9
名称	数量	単位	単価(円)	金額(円)	摘要
技術者間接費					
	1	式			
٨٢					
合計			単位当り		1
条件名称	 入力値		入力名称		
木口石 柳	八刀順		八刀石仰		
計算過程					

第一号 1式当り

第一号					1式当り
名称	数量	単位	単価(円)	金額(円)	摘要
幾器管理費					
	1	式			
合計			単位当り		
条件名称	 入力値	<u> </u>	入力名称		
WIL FIA.	/ () / IE) () () () () () () () () () () () () ()		
計算過程					

第 号 1式当り

, , , , , , , , , , , , , , , , , , , 					「八ヨッ
名称	数量	単位	単価(円)	金額(円)	摘要
般管理費					
	1	式			
合計			W (1, M,)		_
			単位当り		
条件名称	入力値		入力名称		
計算過程					
11 异型生					

令和元年度 280MHzデジタル同報無線システム整備工事

発 注 図 面


令和元年12月

石岡市

図面目録

図番	図種	図番	図種	図番	図種
1	位置図	25	小幡小学校 屋外拡声子局配置図	49	柿岡小学校 屋外拡声子局撤去図
2	システム構成図	26	自然村休養センター 屋外拡声子局配置図	50	八郷中学校 屋外拡声子局撤去図
3	送信局 配置図	27	石岡特別支援学校 屋外拡声子局配置図	51	青丘学院つくば中学校・高等学校 屋外拡声子局撤去図
4	送信局 配線系統図	28	吉生小学校 屋外拡声子局配置図	52	片野集会所 屋外拡声子局撤去図
5	送信局 配管配線図1	29	葦穂地区多目的研修センター 屋外拡声子局 配置図	53	小幡小学校 屋外拡声子局撤去図
6	送信局 配管配線図 2	30	葦穂小学校 屋外拡声子局配置図	54	自然村休養センター 屋外拡声子局撤去図
7	送信局 配管配線図3	31	恋瀬小学校 屋外拡声子局配置図	55	石岡特別支援学校 屋外拡声子局撤去図
8	送信局 機器姿図	32	大増多目的センター 屋外拡声子局配置図	56	吉生小学校 屋外拡声子局撤去図
9	送信局 支柱構造図	33	旧有明中学校 屋外拡声子局配置図	57	葦穂地区多目的研修センター 屋外拡声子 局撤去図
10	送信局 局舎基礎図	34	瓦会地区多目的研修センター 屋外拡声子局 配置図	58	葦穂小学校 屋外拡声子局撤去図
11	送信局 発動発電機 基礎図	35	瓦会小学校 屋外拡声子局配置図	59	恋瀬小学校 屋外拡声子局撤去図
12	送信局 フェンス構造図(参考図)	36	園部小学校 屋外拡声子局配置図	60	大増多目的センター 屋外拡声子局撤去図
13	主配信局 配線系統図	37	園部中学校 屋外拡声子局配置図	61	旧有明中学校 屋外拡声子局撤去図
14	主配信局 配置配線図1	38	東成井小学校 屋外拡声子局配置図	62	瓦会地区多目的研修センター 屋外拡声子 局撤去図
15	主配信局 配置配線図 2	39	林小学校 屋外拡声子局配置図	63	瓦会小学校 屋外拡声子局撤去図
16	副配信局 石岡市消防本部 機器配置図	40	小桜小学校 屋外拡声子局配置図	64	園部小学校 屋外拡声子局撤去図
17	副配信局 八郷消防署 機器配置図	41	朝日里山学校 屋外拡声子局配置図	65	園部中学校 屋外拡声子局撤去図
18	副配信局 機器等姿図	42	阿弥陀院 屋外拡声子局配置図	66	東成井小学校 屋外拡声子局撤去図
19	八郷総合支所 屋外拡声子局配置図	43	浄水場 屋外拡声子局配置図	67	林小学校 屋外拡声子局撤去図
20	八郷総合支所 配線図	44	八郷運動公園 屋外拡声子局配置図	68	小桜小学校 屋外拡声子局撤去図
21	柿岡小学校 屋外拡声子局配置図	45	副配信局 八郷消防署 機器撤去図	69	朝日里山学校 屋外拡声子局配置図
22	八郷中学校 屋外拡声子局配置図	46	八郷総合支所 屋外拡声子局撤去図	70	阿弥陀院 屋外拡声子局配置図
23	青丘学院つくば中学校・高等学校 屋外拡声子局配置図	47	八郷総合支所 機器撤去図1	71	浄水場 屋外拡声子局配置図
24	片野集会所 屋外拡声子局配置図	48	八郷総合支所 機器撤去図 2		


位置図

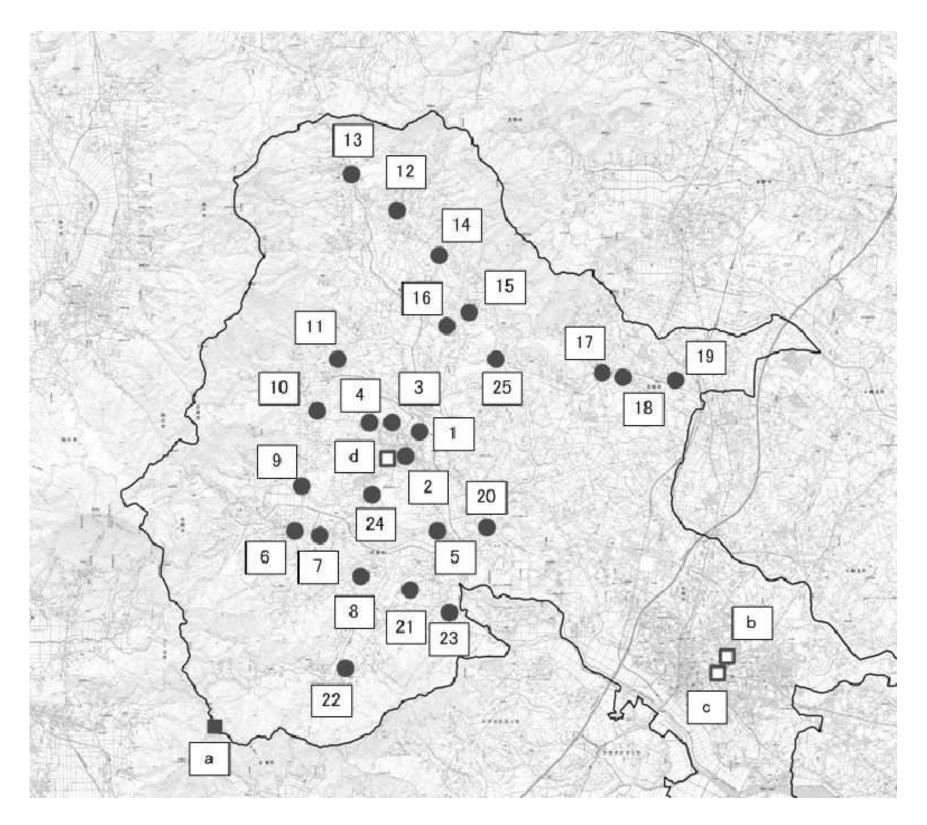

番号	名 称	番号	名 称
а	送信局	b	主配信局(石岡市役所)
С	副配信局(石岡市消防本部)	d	副配信局(八郷消防署)
1	八郷総合支所	14	旧有明中学校
2	柿岡小学校	15	瓦会地区多目的研修センター
3	八郷中学校	16	瓦会小学校
4	青丘学院つくば中学校・高等学校	17	園部小学校
5	片野集会所	18	園部中学校
6	小幡小学校	19	東成井小学校
7	自然休養村センター	20	林小学校
8	石岡特別支援学校	21	小桜小学校
9	吉生小学校	22	朝日里山学校
10	葦穂地区多目的研修センター	23	阿弥陀院
11	葦穂小学校	24	浄水場
12	恋瀬小学校	25	運動公園
13	大増多目的センター		

工事名	280MHzデジタル同報無線システム整備工事							
図面名	位置図							
作成年月日								
縮尺	1:50000	1:50000 図面番号 01						
会社名		, ,						
事務所名	石岡市							


システム構成図

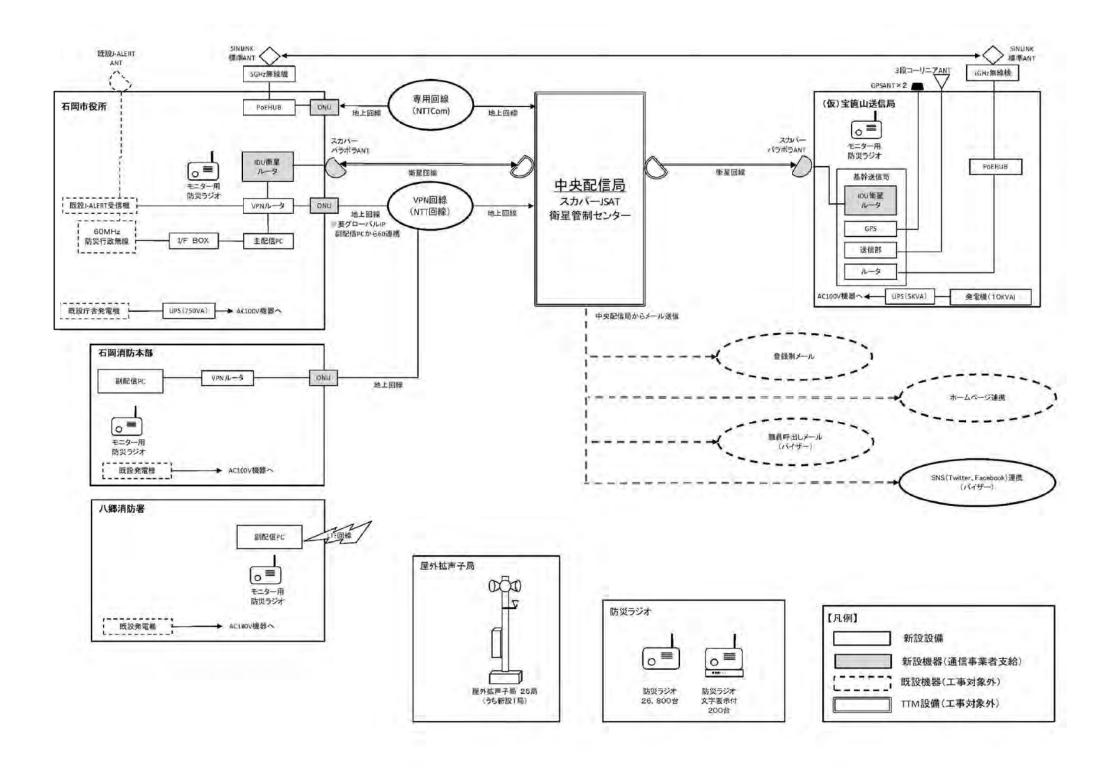


工事名	280MHzデジタル同報無線システム整備工事						
図面名	システム構成図						
作成年月日							
縮尺	-	— 図面番号 02					
会社名		•					
事務所名		石岡市					

送信局 配置図


送信局設備 立面図

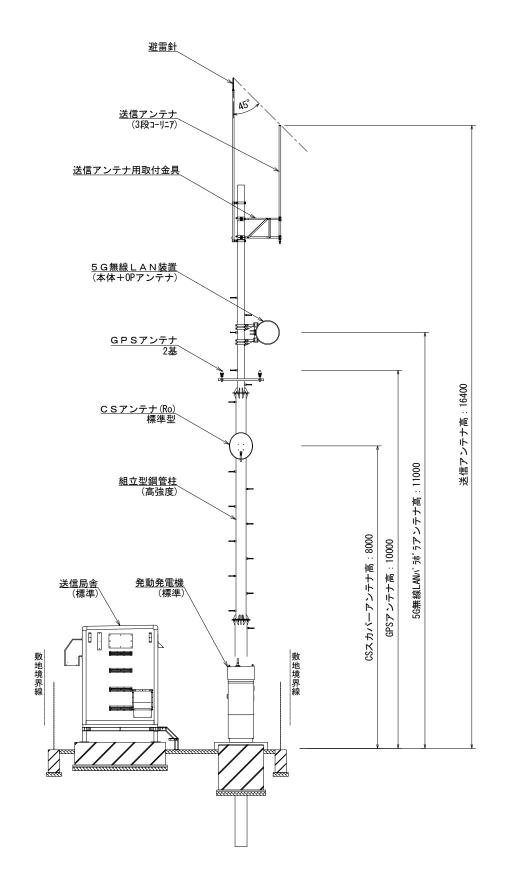

送信局設備 平面図

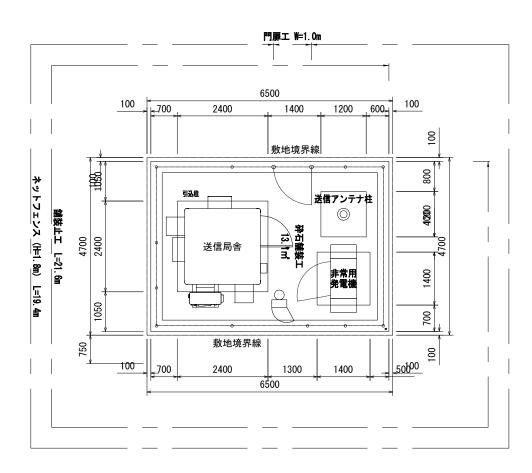


引込柱 外観図

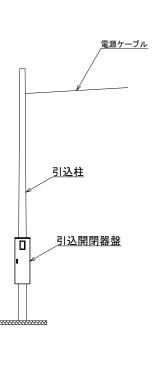


工事名	280MHzデジタル同報無線システム整備工事		
図面名	送信局 配置図		
作成年月日			
縮尺	1:100	図面番号	03
会社名			
事務所名		石岡市	

送信局 配線系統図

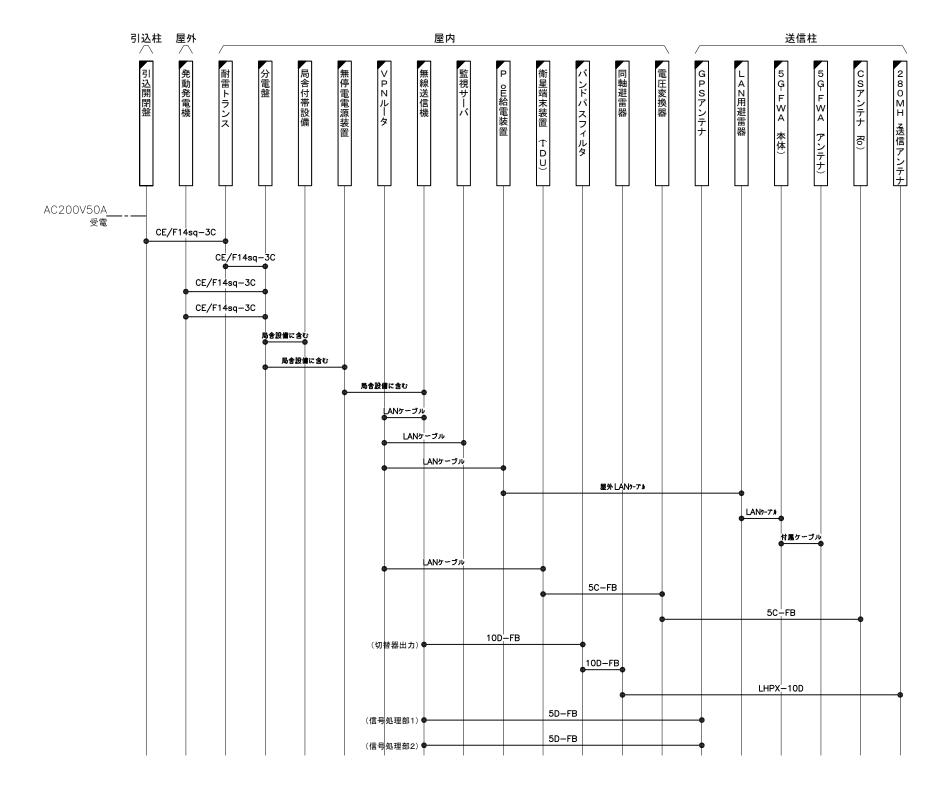

監視系系統図

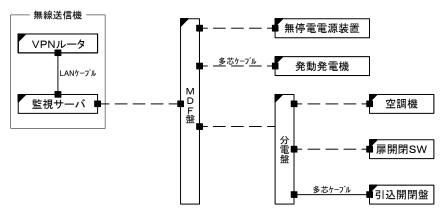

点線:局舎付属

 工事名
 280MHzデジタル同報無線システム整備工事

 図面名
 送信局 配線系統図

 作成年月日
 縮 尺
 一
 図面番号
 04

 会社名

 事務所名
 石岡市


凡例

:新設

: 既


送信局 配管配線図1

電源引込受口~引込開閉器 (電源ケーブル)

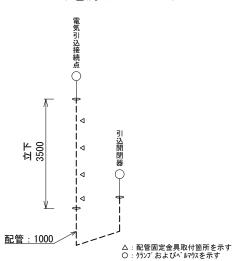

資材数量表				
資材名称	仕様又は規格	数量	単位	
電源ケーブル	EM-CE14mm-3C	0	mm	
厚鋼電線管	G42	3, 500	mm	
エントランスキャップ	G42	1	個	
金属製可とう電線管	50mm	1, 000	mm	
コンピネーションカップリング	ンビネーションカップリング 50mm		個	
ボックスコネクタ	50mm	1	個	
サドル	US50	4	組	
自在バンド	IBT-212	4	本	


○—:盤内配線を示し配線長は500mmとする

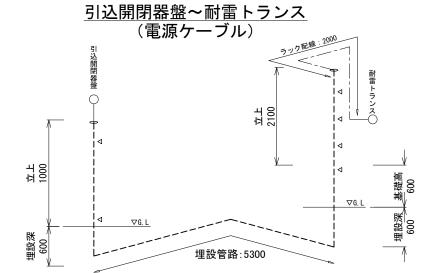

△:配管固定金具取付箇所を示す ○: クランプおよびペルマウスを示す				
	資材数量表			
資材名称	仕様又は規格	数量	単位	
電源ケーブル	EM-CE14mm-3C	13, 200	mm	
波付硬質合成樹脂管	FEP40	10, 200	mm	
クランプ	FEP40用	2	個	
サドル	US50	2	組	
自在バンド	IBT-212	2	本	
ダクタークリップ	DC40FEP	4	個	

○—:盤内配線を示し配線長は500mmとする

引込開閉器盤~分電盤 (多芯制御ケーブル)

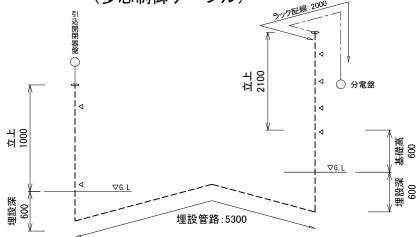

Δ	:	配管固定金具取付箇所を示す
0	:	クランプおよびベルマウスを示す


資材数量表			
資材名称 仕様又は規格			
KPEV2. 0-S2P	13, 200	mm	
FEP30	10, 200	mm	
FEP30用	2	個	
US30	2	組	
IBT-212	2	本	
DC30FEP	4	個	
	仕様又は規格 KPEV2. 0-S2P FEP30 FEP30用 US30 IBT-212	仕様又は規格 数量 KPEV2.0-S2P 13.200 FEP30 10.200 FEP30用 2 US30 2 IBT-212 2	

○—:盤内配線を示し配線長は500mmとする

分電盤~発動発電機 (電源ケーブル×2条) 立上 2100 埋設管路:6100

△:配管固定金具取付箇所を示す ○:クランプおよびペルマウスを示す 資材数量表 資材名称 仕様又は規格 数量 単位 電源ケーブル 26, 400 mm ※2条分で計上 EM-CE14mm-3C 波付硬質合成樹脂管 10, 200 mm ベルマウス FEP50用 個 クランプ 個 4 個 ダクタークリップ DC50FEP

○—:盤内配線を示し配線長は500mmとする

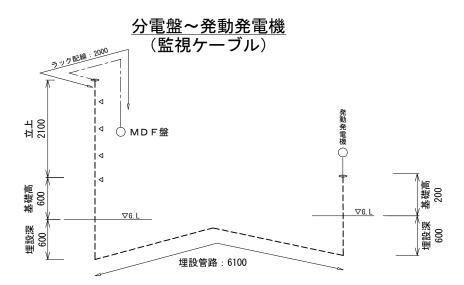


〇:クランプおよびベルマウスを示す					
-	資材数量表				
資材名称	仕様又は規格	数量	単位		
多芯制御ケーブル	KPEV2. 0-\$10P	13, 200	mm		
波付硬質合成樹脂管	FEP30	10, 200	mm		
ベルマウス	FEP30用	1	個		
クランプ	FEP30用	1	個		
ダクタークリップ	DC50FEP	4	個		

○—:盤内配線を示し配線長は500mmとする

△:配管固定金具取付箇所を示す

埋設標識シート

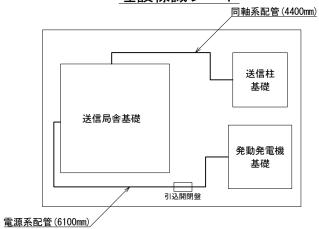


-----:埋設標識シート中心軸を示す

資材数量表			
資材名称	仕様又は規格	数量	単位
埋設標識シート	シングル	10, 500	mm

工事名	280MHzデジタル同報無線システム整備工事		
図面名	送信局 配管配線図1		
作成年月日			
縮尺	_	図面番号	05
会社名			
事務所名		石岡市	

送信局 配管配線図2

送信アンテナ〜無線送信機 (同軸ケーブル)

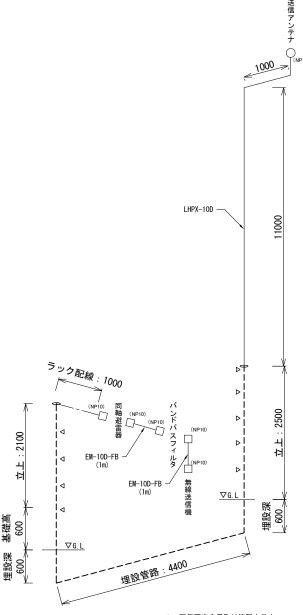


△:配管固定金具取付箇所を示す

〇:クランプおよびペルマウスを示す			
	資材数量表		
資材名称	仕様又は規格	数量	単位
同軸ケーブル	LHPX-10D	24, 300	mm
同軸ケーフル	EM-10D-FB	2, 000	mm
同軸コネクタ	NP10	6	個
波付硬質合成樹脂管	FEP40	10, 800	mm
クランプ	FEP40用	1	個
ダクタークリップ	DC40FEP	4	個
サドル	US50	5	組
白在バンド	IRT-212	5	*

IBT-212 5 本 ○—:盤内配線を示し配線長は500mmとする

<u>CSスカパーアンテナ(Ro)~衛星端末装置(IDU)</u> (同軸ケーブル)

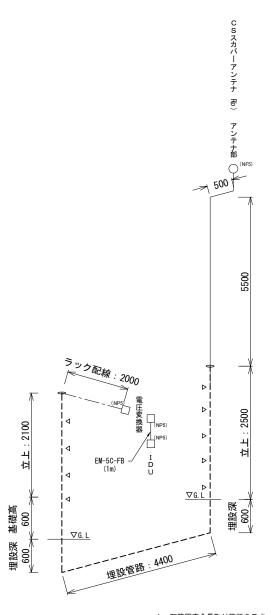


△:配管固定金具取付箇所を示す ○:クランプおよびベルマウスを示す

O . 7777 83 & O W () X Z X Y			
資材数量表			
資材名称	仕様又は規格	数量	単位
同軸ケーブル	EM-5C-FB	20, 300	mm
同軸コネクタ	NP5	4	個
波付硬質合成樹脂管	FEP40	10, 800	mm
クランプ	FEP40用	1	個
ダクタークリップ	DC40FEP	4	個
サドル	US50	5	組
自在バンド	IBT-212	5	本
on on the state of the state o			

○—:盤内配線を示し配線長は500mmとする

<u>GPSアンテナ〜無線送信機</u> (同軸ケーブル×2条)

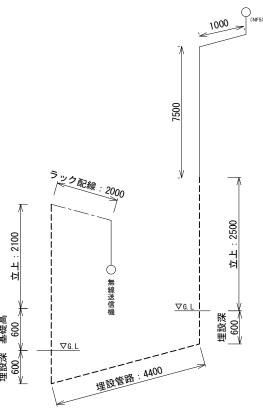

配管はCSアンテナケーブル(同軸)と共有する △:配管固定金具取付箇所を示す ○:クランプおよびペルマウスを示す

資材数量表				
資材名称	仕様又は規格	数量	単位	
同軸ケーブル	EM-5D-FB	44, 600	mm	
同軸コネクタ	NP5	4	個	


○—:盤内配線を示し配線長は500mmとする

工事名	280MHzデジタノ	レ同報無線シス	ステム整備工事
図面名	送信	号 配管配	線図2
作成年月日			
縮尺	_	図面番号	06
会社名		•	
事務所名		石岡市	

※2条分で計上


送信局 配管配線図3

5G無線LAN装置〜PoE給電装置 (屋外LANケーブル)

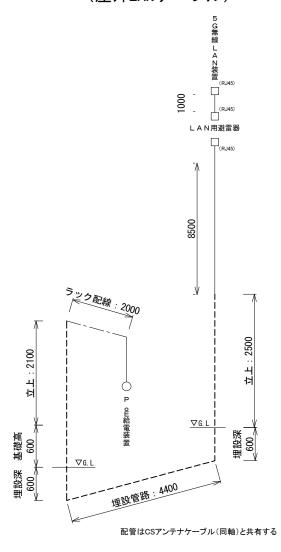


資材数量表				
資材名称	仕様又は規格	数量	単位	
屋外LANケーブル	EM-UTP0. 5-4P	22, 800	mm	
LANコネクタ	RJ45	4	個	
○― : 盤内配線を示し配線長は500mmとする			mとする	

<u>無線送信機 ラック内配線</u> (LANケーブル)

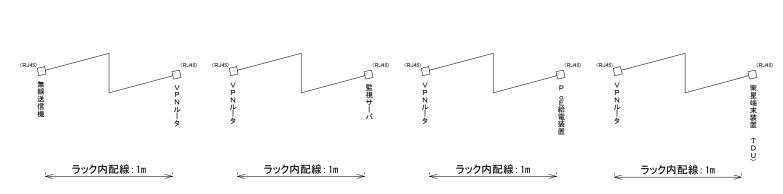



資材数量表				
資材名称	仕様又は規格	数量	単位	
LANケーブル	EM-UTP0. 5-4P	4, 000	mm	
LANコネクタ	RJ45	8	個	


工事名	280MHz デジタノ	レ同報無線シス	、テム整備工事
図面名	送信月	司 配管配統	線図3
作成年月日			
縮尺	_	図面番号	07
会社名			
事務所名		石岡市	

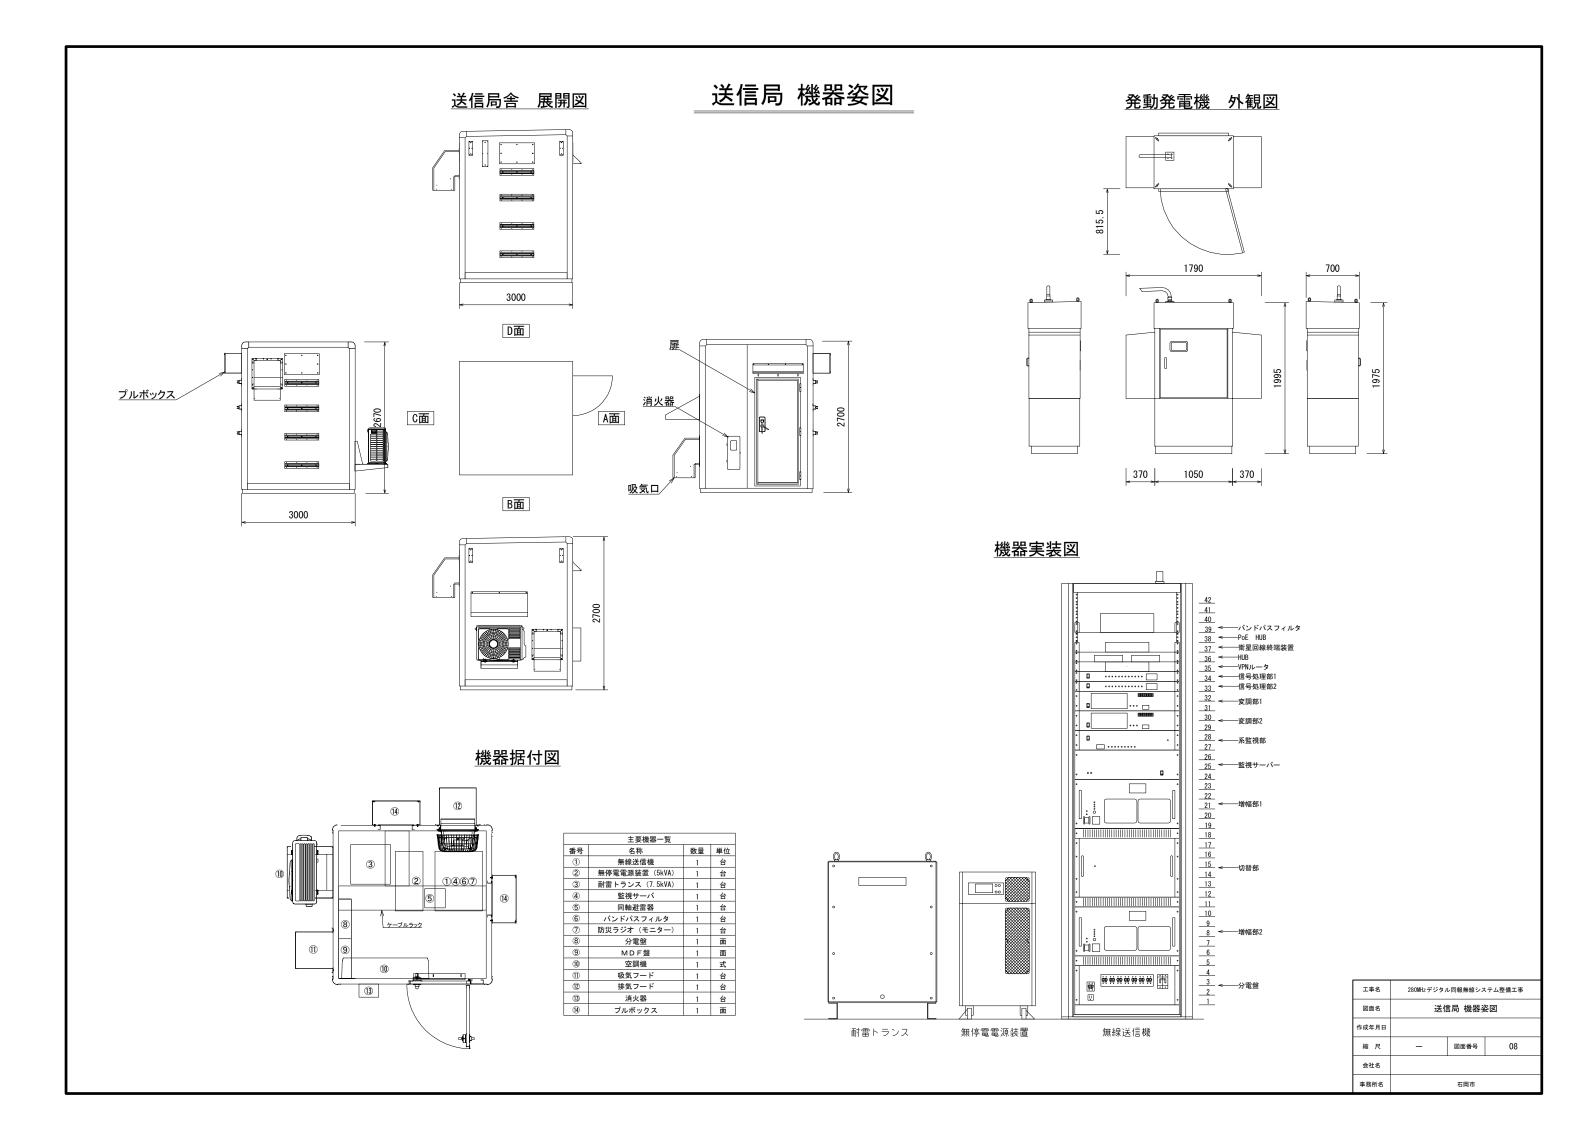



送信局 支柱構造図

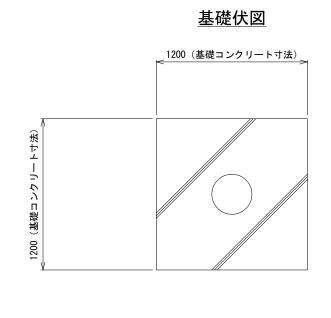

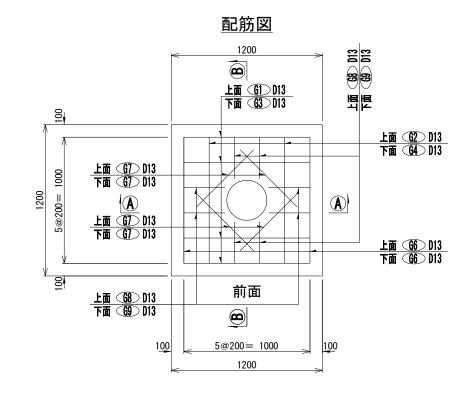

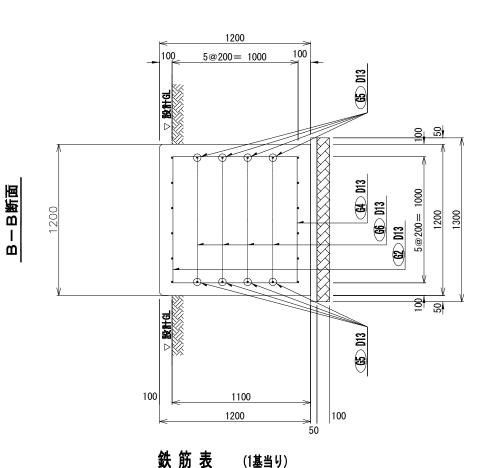

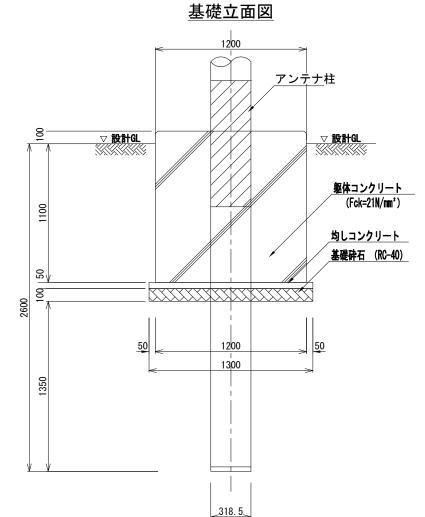

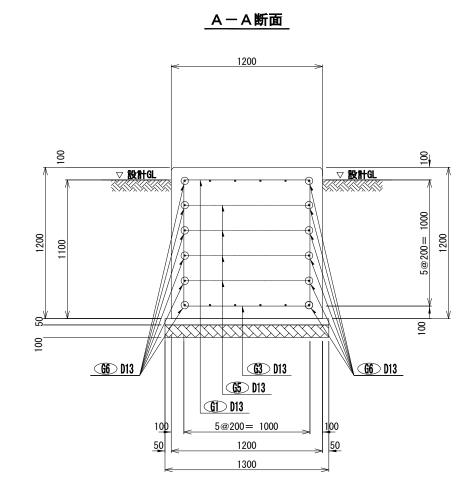


記号 径 単位重量 加工長 本数 加工重量 摘要 G1 D13 0. 995 3000 4 11. 94 G2 D13 0.995 3000 5. 97 D13 0. 995 1200 4. 78 G4 D13 0. 995 2 1200 2.39 G5 0. 995 1000 D13 7.96 G6 D13 0. 995 1000 12 11. 94 G7 D13 0.995 8 640 5.09 0.995 1330 10.59 D13 0. 995 430 3. 42 (合計) D13 64.08 kg

注記 1. **鉄筋はSD295Aとする。**

工事名	280MHzデジタル同報無線システム整備工事		
図面名	送信局 支柱構造図		
作成年月日			
縮尺	1:30	図面番号	09
会社名			
事務所名	石岡市		

送信局 局舎基礎図

100 50

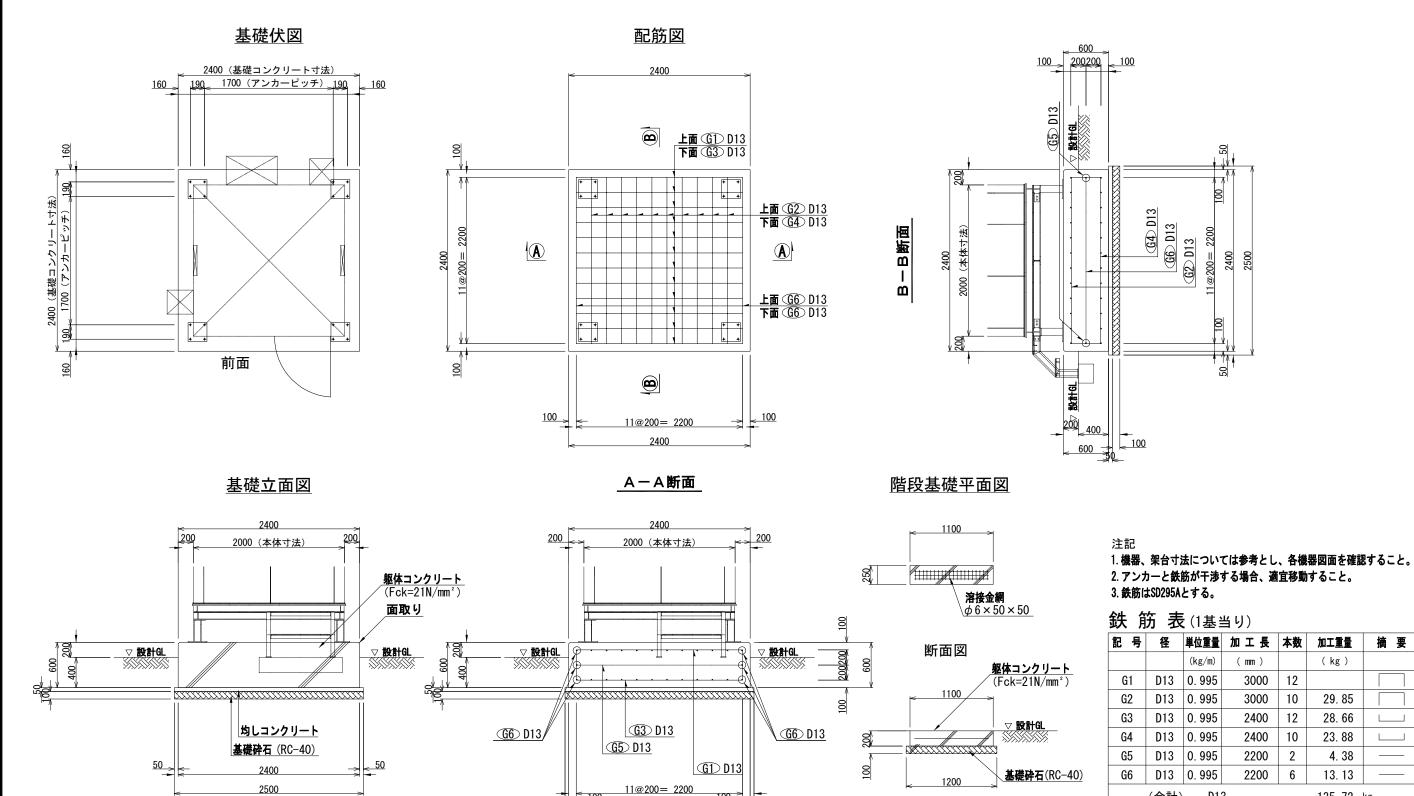


50


妖 肋 衣 (1基当り)						
記号	径	単位重量	加工長	本数	加工重量	摘要
		(kg/m)	(mm)		(kg)	
G1	D13	0. 995	3000	12		
G2	D13	0. 995	3000	10	29. 85	
G3	D13	0. 995	2400	12	28. 66	
G4	D13	0. 995	2400	10	23. 88	
G5	D13	0. 995	2200	2	4. 38	
G6	D13	0. 995	2200	6	13. 13	
	(合計) D13 135.72 kg					


2400

工事名	280MHzデジタル同報無線システム整備工事			
図面名	送信局 局舎基礎図			
作成年月日				
縮尺	1:50	図面番号	10	
会社名				
事務所名	石岡市			


送信局 発動発電機 基礎図

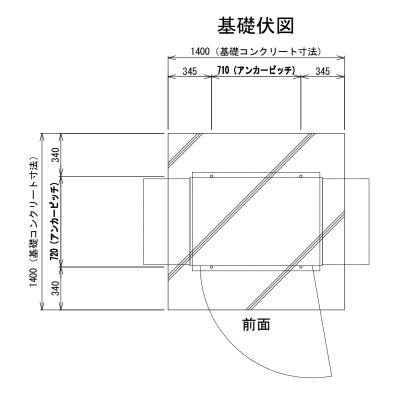

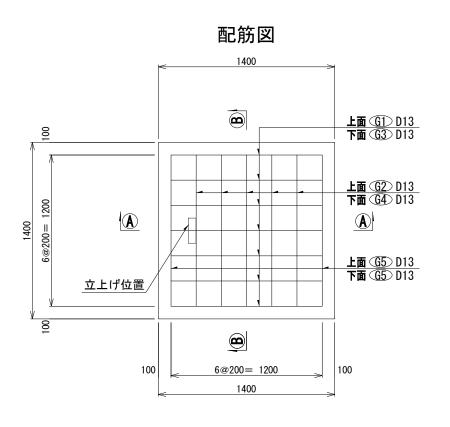


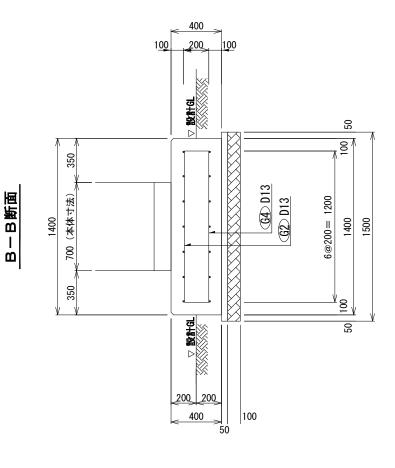

基礎立面図

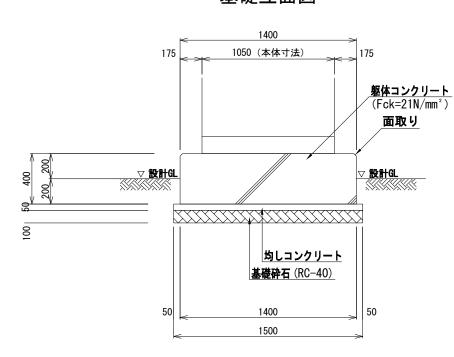

A-A断面

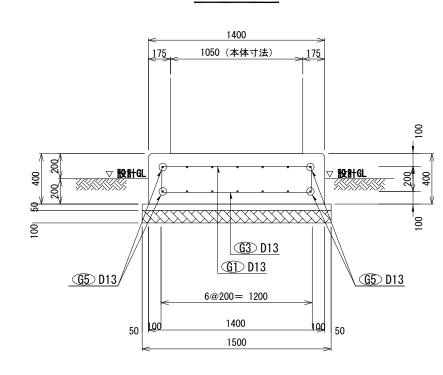

鉄筋表(1基当り)

記号	径	単位重量	加工長	本数	加工重量	摘要
		(kg/m)	(mm)		(kg)	
G1	D13	0. 995	1600	7	11. 14	
G2	D13	0. 995	1600	5	7. 96	
G3	D13	0. 995	1600	7	11. 14	
G4	D13	0. 995	1600	5	7. 96	
G5	D13	0. 995	1200	4	4. 78	
(合計) D13 42.98 kg						

注言


- 1. 機器、架台寸法については参考とし、各機器図面を確認すること。
- 2. アンカーと鉄筋が干渉する場合、適宜移動すること。
- 3. 鉄筋はSD295Aとする。

工事名	280MHz デジタノ	レ同報無線シス	ステム整備工事
図面名	送信局	発動発電機	基礎図
作成年月日			
縮尺	1:30	図面番号	11
会社名			
事務所名		石岡市	


送信局 フェンス構造図(参考図)

門扉工(W=1.00m-片開き)

【朝日スチール工業㈱ PC-A1800(基礎無し)同等品】 (溶融亜鉛メッキ)

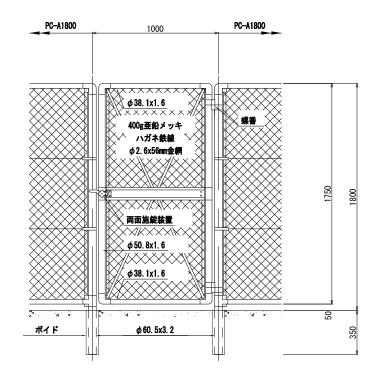


<u>舗装止工</u> S=1:20 (H=0.60m)

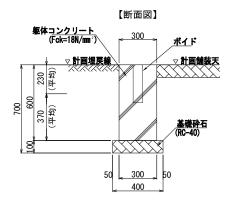

※伸縮目地は15m毎に1ヶ所設置とする。

ネットフェンスエ

【朝日スチール工業㈱ PC-A1800(基礎無し)同等品】 (溶融亜鉛メッキ)

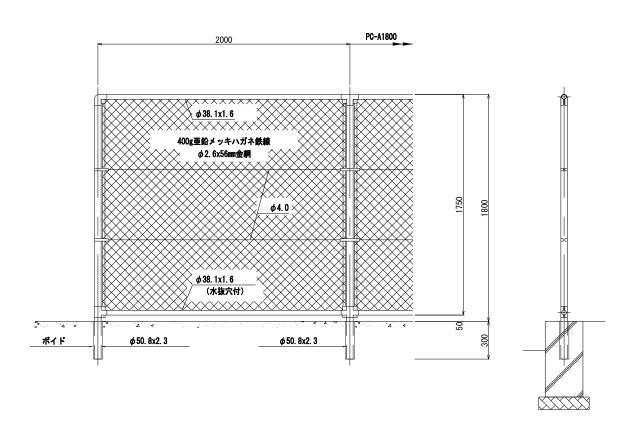


砕石舗装工

【(株)田中 ニードフル防草シート同等品】



工事名	280MHz デジタノ	レ同報無線シス	ステム整備工事
図面名	送信局 フュ	こンス構造	図(参考図)
作成年月日			
縮尺	1:30	図面番号	12
会社名			
事務所名		石岡市	

主配信局 配線系統図

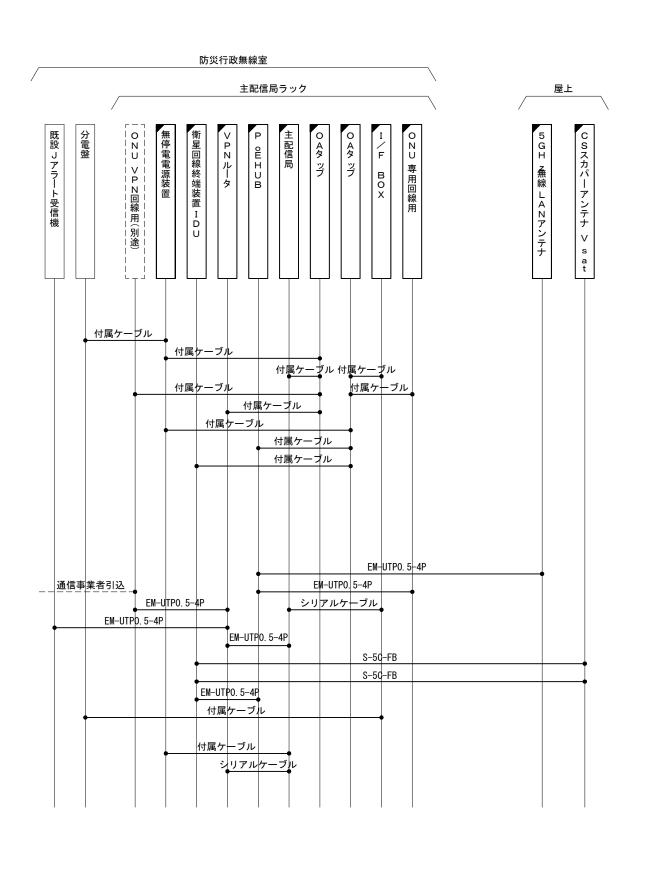


---- : 別途

工事名	280MHz デジタル同報無線システム整備工事			
図面名	主配信局 配線系統図			
作成年月日				
縮尺	_	図面番号	13	
会社名				
事務所名		石岡市		

主配信局 配置配線図1

2階 防災行政無線室 配置配線図 S=1:20

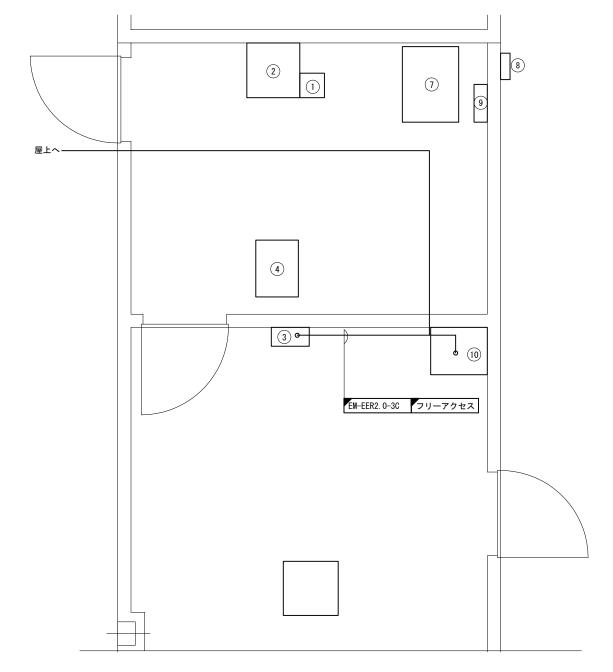

機器名称


記号	機器名称	寸法(W x Dmm)	備考
1	市防災 無線機	260 x 260	
2	市防災 J-ARERTサーバーラック	560 x 580	
3	市防災 無線室分電盤	400 × 200	
4	市防災 直流電源装置	600 x 450	
5	市防災 耐雷Tr	350 x 360	
6	市防災 ネットワーク架	600 x 600	
7	県防災 機器収容架B	595 x 800	
8	県防災 アクセスポイント		
9	県防災 防災端子盤	400 x 140	
10	主配信局ラック	600 × 500	

凡例______



-----: 既該

主配信局 単線結線図

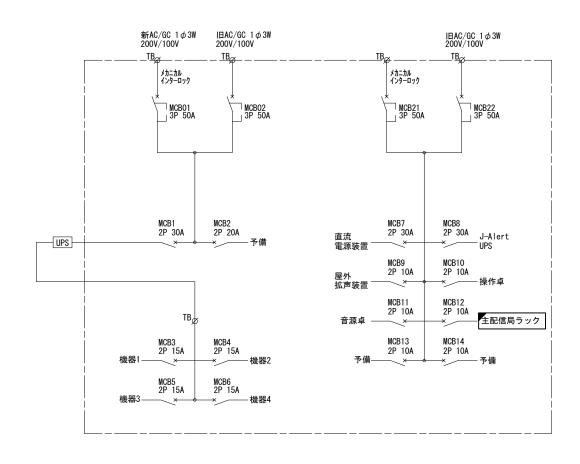



工事名	280MHzデジタノ	レ同報無線シス	ステム整備工事
図面名	主配信	局 配置配	2線図1
作成年月日			
縮尺	図示	図面番号	14
会社名			
事務所名		石岡市	

主配信局 配置配線図2

主配信局 2階平面図 S=1:200

主配信局 3階平面図 S=1:200

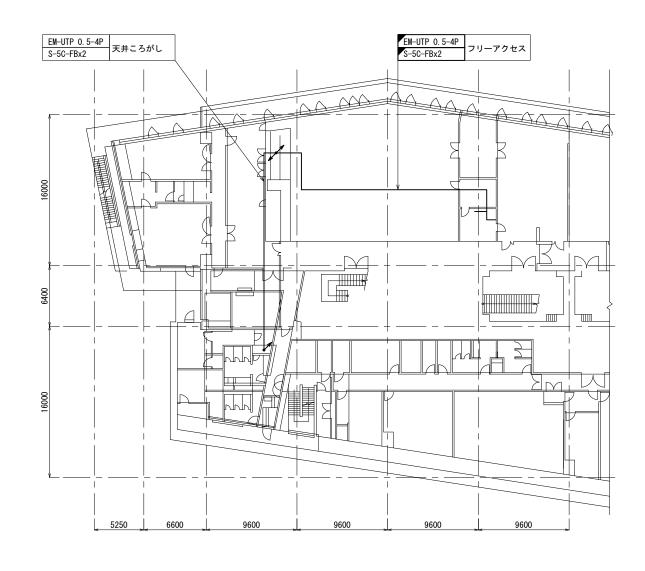

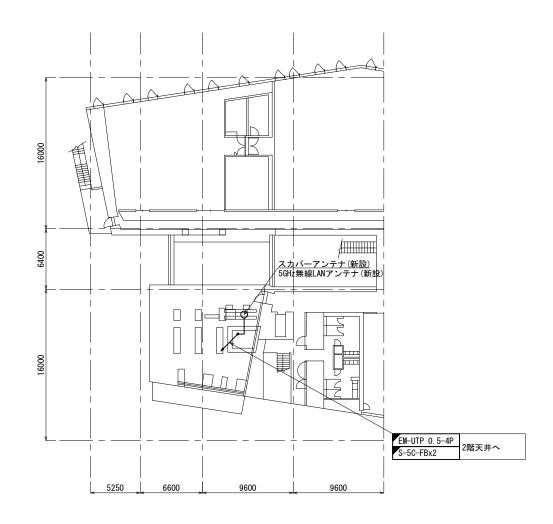


凡例	
	:新設
	: 既設
	:別途
	:新設
	: 既設
	:別途

工事名	280MHzデジタノ	レ同報無線シス	ステム整備工事	
図面名	主配信局 配置配線図2			
作成年月日				
縮尺	1:200	図面番号	15	
会社名		•		
事務所名	石岡市			

副配信局 石岡市消防本部 機器配置図

機器配置図 S=1:20

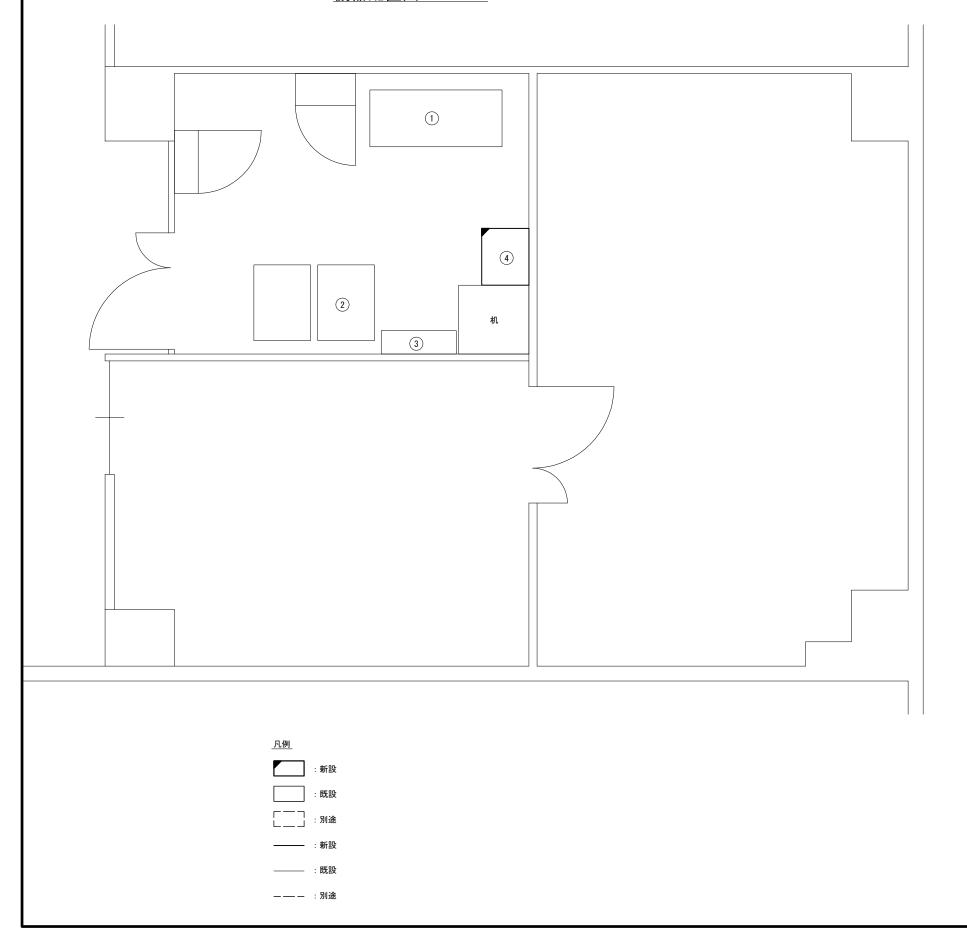

機器名称


記号	機器名称	寸法 (W×D×Hmm)	備考
1	48V直流電源装置(整流器部 30Ax3台)	1400 × 600 × 1950	
2	収容架(19インチラック)	600 × 800 × 2000	MDF含む
2	AC/DC分電盤(自立形)	700 × 350 × 1650	
3	空調設備(室内機)	795 × 248 × 290	
4	副配信局ラック(市防災)	600 x 500 x 1350	新設(注1)

(注1)最寄りコンセントから電源供給を行うこと。

工事名	280MHzデジタル同報無線システム整備工事			
図面名	副配信局 石岡	市消防本部	祁 機器配置図	
作成年月日				
縮尺	1:20	図面番号	16	
会社名				
事務所名		石岡市		

副配信局 八郷消防署 機器配置図


八郷消防署 1階平面図 S=1:100

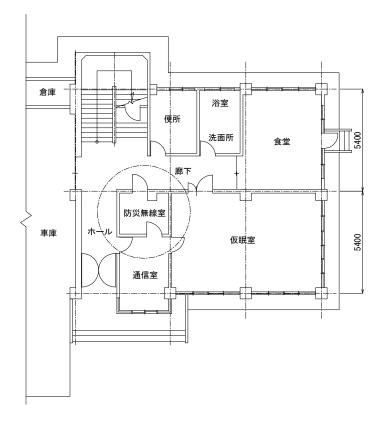


機器名称

記号	機器名称	寸法(W×Dmm)	備考
1	副配信局ラック	600×500相当	新設(注1)
2	_		
3	-		
4	-		
5	_		
6	MDF	500 x 120	

(注1)最寄りコンセントから電源供給を行うこと。

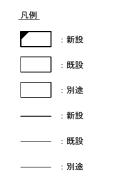


八郷消防署 防災無線室 S=1:10

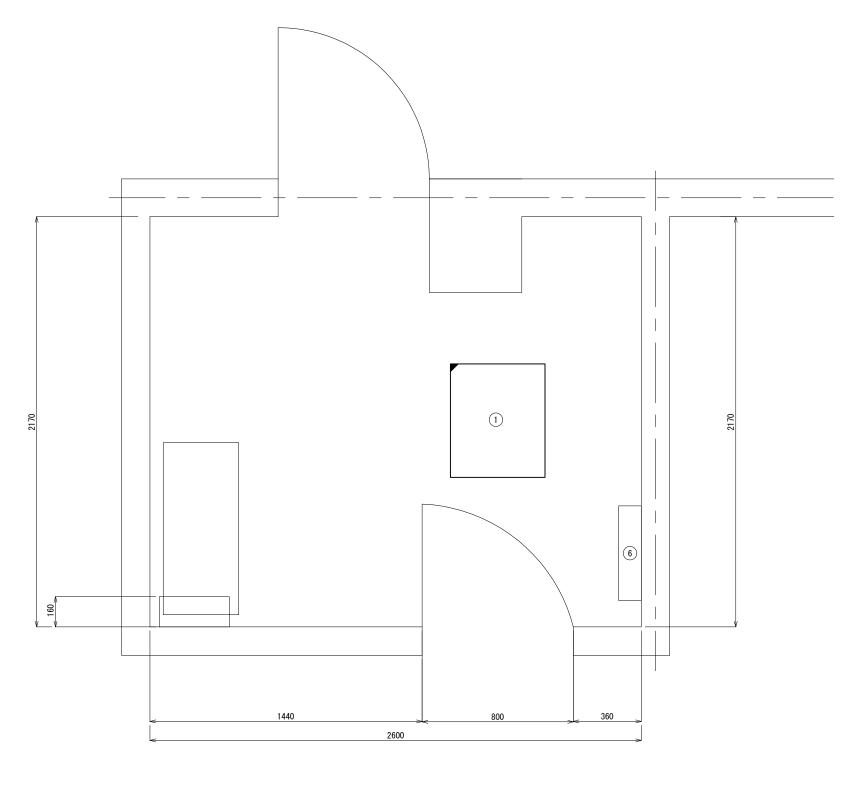


工事名	280MHz デジタ.	ル同報無線シス	ステム整備工事
図面名	副配信局 ハ	郷消防署	機器配置図
作成年月日			
縮尺	図示	図面番号	17
会社名			
事務所名		石岡市	

副配信局 機器等姿図

配線系統図

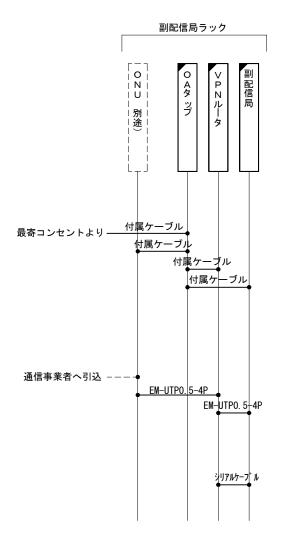

副配信局ラック(参考図) S=1:10

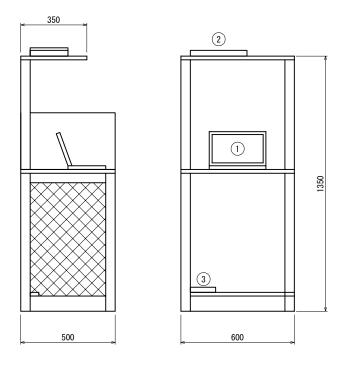

<u>機 器 名 称</u>						
記号	機	器	名	称		備考
1	副配信局					新設
2	VPNルータ					新設
(3)	0Aタップ					新設

(注)寸法等は参考とする。




工事名	280MHzデジタル同報無線システム整備工事			
図面名	副配信局 機器等姿図			
作成年月日				
縮尺	図示	図面番号	18	
会社名				
事務所名		石岡市		


八郷総合支所 屋外拡声子局配置図



屋外拡声子局設置位置図

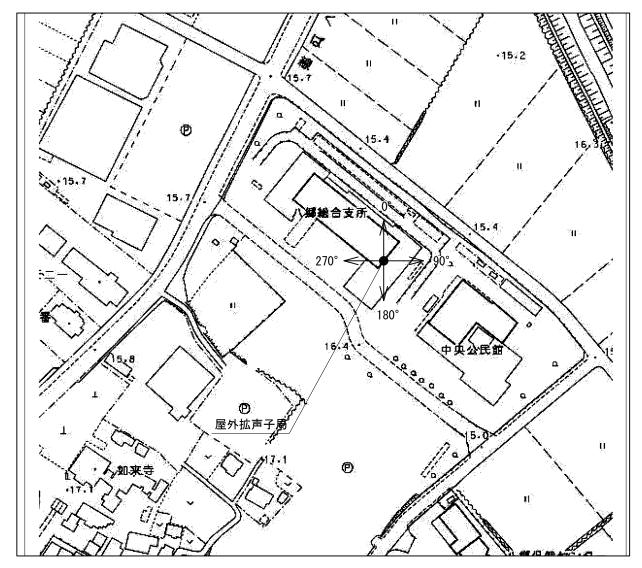

八郷総合支所 立面室 S=1:100

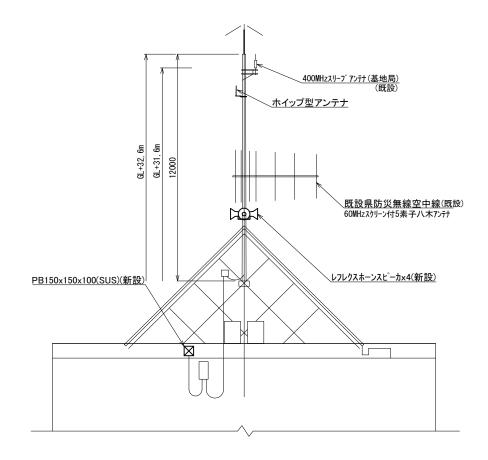

スピーカ配置表

取付角度		スピーカ種類		アンプ	
(TN°)	レフレックス型	小型長	小型長距離型		
(IN)	30W	50W(1連)	100W(2連)	120W	240W
0°	0				
90°	0				
180°	0				_
270°	0				

注1:設置方向は現地状況に合わせて調整すること。


工事名	280MHzデジタル同報無線システム整備工事			
図面名	八郷総合支所 屋外拡声子局配置図			
作成年月日				
縮尺	図示	図面番号	19	
会社名				
事務所名	石岡市			

八郷総合支所 配線図

八郷総合支所 3階平面室 S=1:200

八郷総合支所 3階行政通信室 S=1:30

八郷総合支所 5階平面室 S=1:200

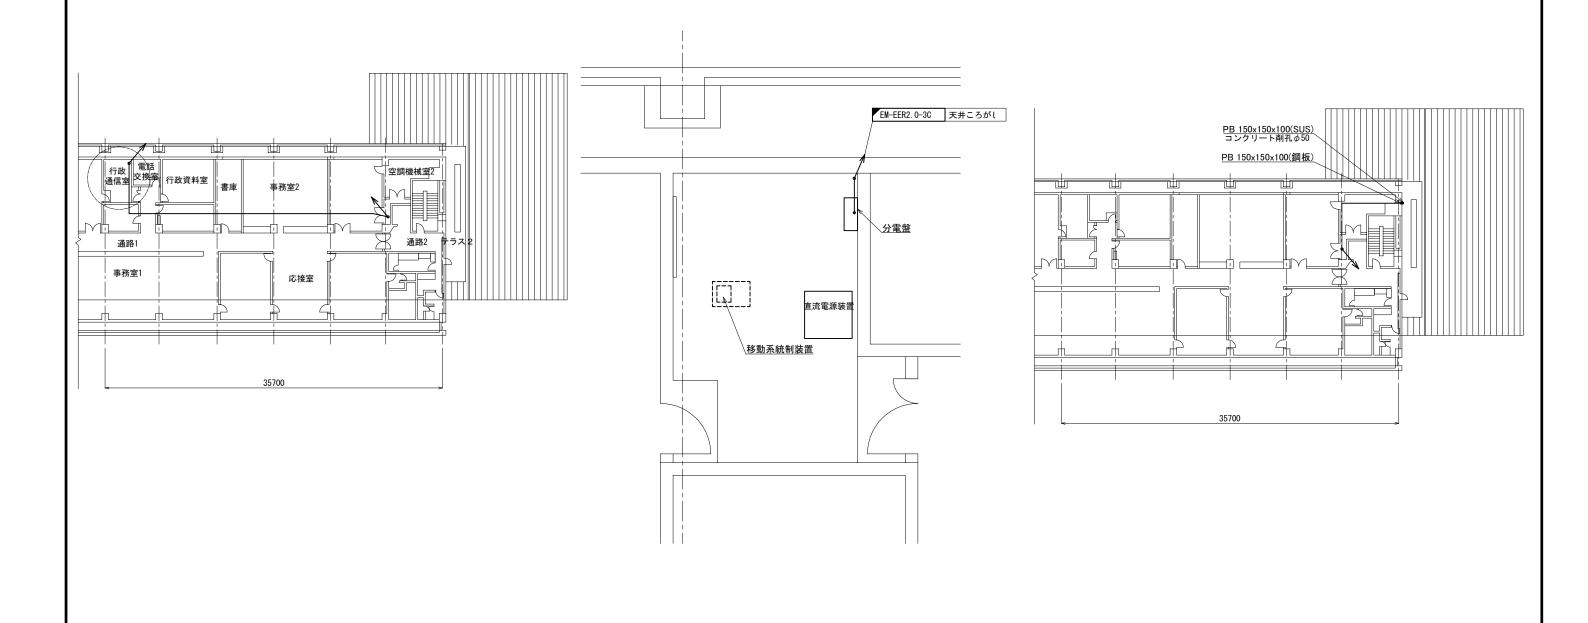

:新該
: 既該
: 別途
 :新該
 : 既該
 :別途

凡例


工事名	280MHzデジタル同報無線システム整備工事			
図面名	八郷総合支所 配線図			
作成年月日				
縮尺	図示 図面番号 20			
会社名	株式会社 東峯技術コンサルタント			
事務所名	石岡市			

柿岡小学校 屋外拡声子局配置図



屋外拡声子局設置位置図


装柱図 S=1:50

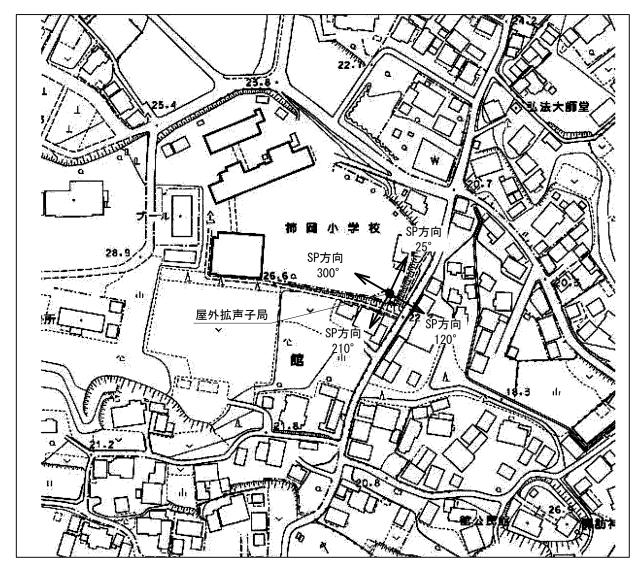

スピーカ配置表

To 4.45 中		スピーカ種類			
取付角度	レフレックス型	小型長距離型		- アンプ 	
(TN°)	30W	50W(1連)	100W(2連)	120W	240W
25°	0				
120°	0			0	_
210°	0				
300°	0				

注1:設置方向は現地状況に合わせて調整すること。

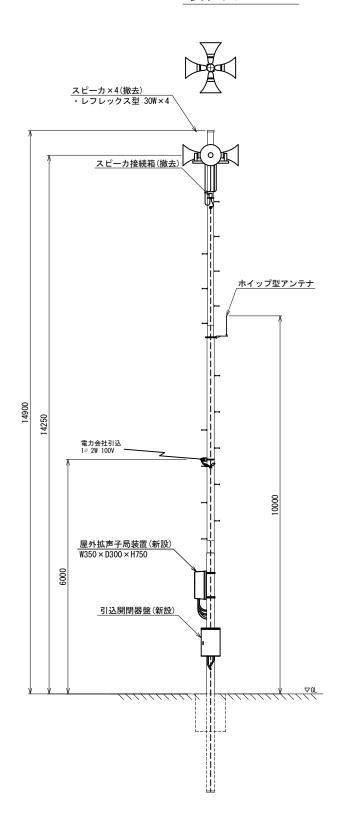



工事名	280MHzデジタル同報無線システム整備工事			
図面名	柿岡小学校 屋外拡声子局配置図			
作成年月日				
縮尺	1:50	図面番号	21	
会社名		•		
事務所名	石岡市			

八郷中学校 屋外拡声子局配置図



屋外拡声子局設置位置図

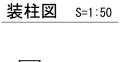


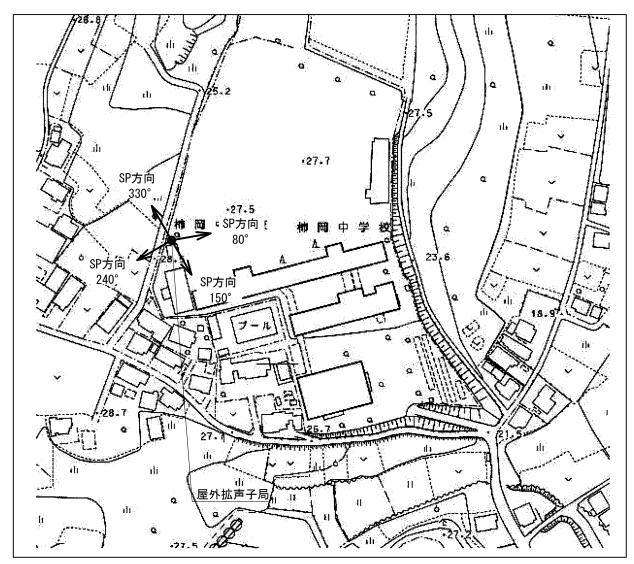

スピーカ配置表

取付角度		スピーカ種類		アンプ	
(TN°)	レフレックス型	小型長距離型		, ,,,,	
(IN)	30W	50W(1連)	100W(2連)	120W	240W
80°	0				
150°	0			0	_
240°	0				
330°	0				

注1:設置方向は現地状況に合わせて調整すること。

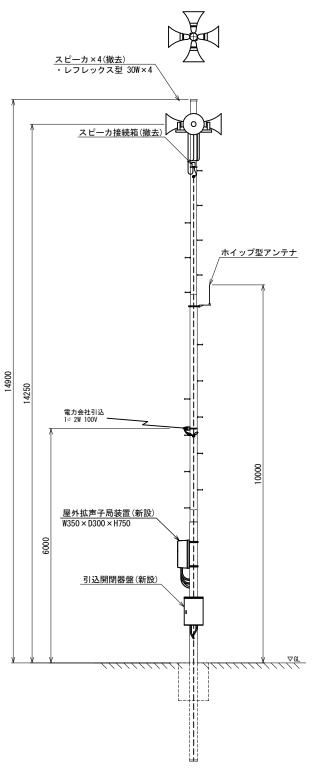


工事名	280MHz デジタノ	レ同報無線シス	ステム整備工事
図面名	八郷中学校 屋外拡声子局配置図		
作成年月日			
縮尺	1:50	図面番号	22
会社名			
事務所名	石岡市		

青丘学院つくば中学校・高等学校 屋外拡声子局配置図




屋外拡声子局設置位置図

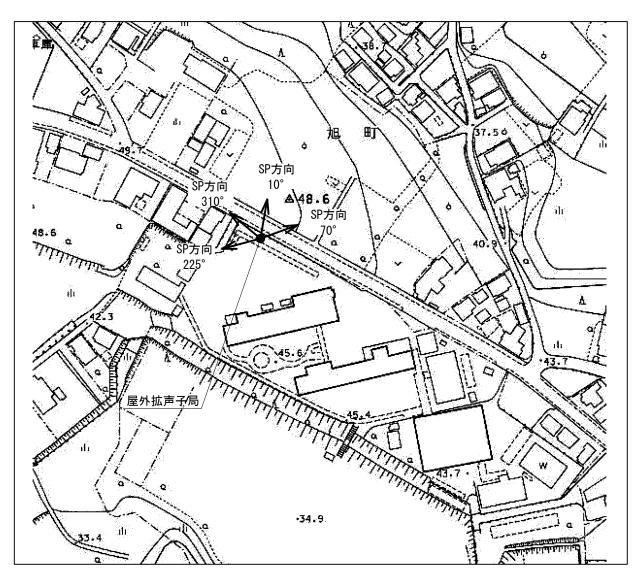

スピーカ配置表

Tin / - / // rtr		スピーカ種類		アンプ	
取付角度	レフレックス型	小型長距離型			
(TN°)	30W	50W(1連)	100W(2連)	120W	240W
10°	0				
70°	0			0	-
255°	0				
310°	0				

注1:設置方向は現地状況に合わせて調整すること。

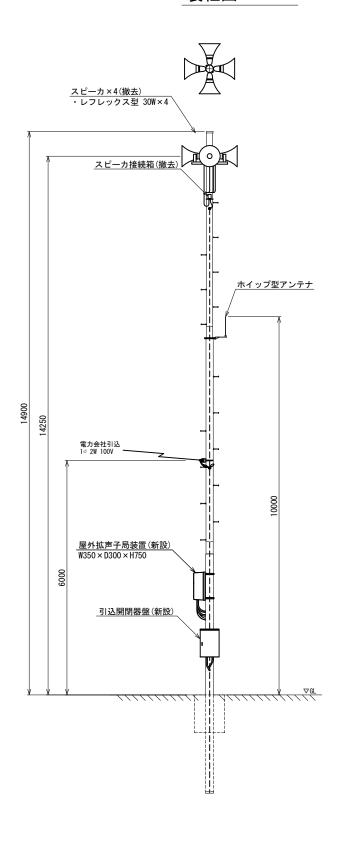


工事名	280MHzデジタル同報無線システム整備工事		
図面名	青丘学院つくば中学校・高等学校 屋外拡声子局配置図		
作成年月日			
縮尺	1:50	図面番号	23
会社名			
事務所名	石岡市		

片野集会所 屋外拡声子局配置図




屋外拡声子局設置位置図

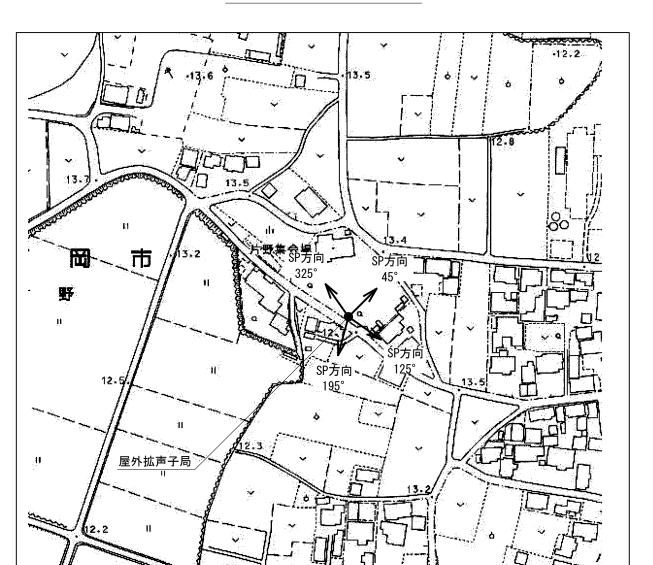

スピーカ配置表

取什各座	スピーカ種類		アンプ		
取付角度	レフレックス型	小型長距離型			
(TN°)	30W	50W(1連)	100W(2連)	120W	240W
45°	0	-			
125°	0			0	_
195°	0				
325°	0				

注1:設置方向は現地状況に合わせて調整すること。

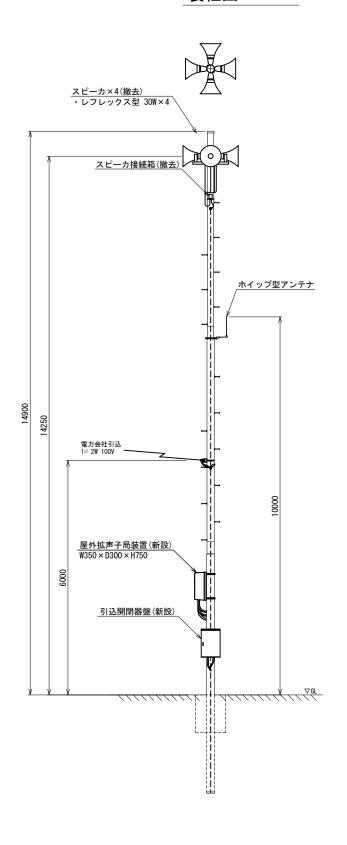


工事名	280MHzデジタル同報無線システム整備工事			
図面名	片野集会所 屋外拡声子局配置図			
作成年月日				
縮尺	1:50	図面番号	24	
会社名		•		
事務所名		石岡市		

小幡小学校 屋外拡声子局配置図




屋外拡声子局設置位置図

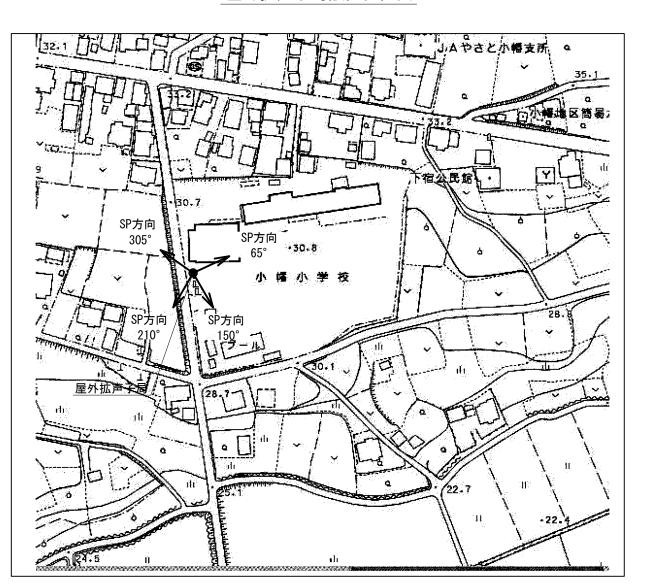

スピーカ配置表

取付角度	スピーカ種類			アンプ	
	レフレックス型 小型長距離型		, ,		
(TN°)	30W	50W(1連)	100W(2連)	120W	240W
65°	0				
150°	0			0	_
210°	0				
305°	0				

注1:設置方向は現地状況に合わせて調整すること。

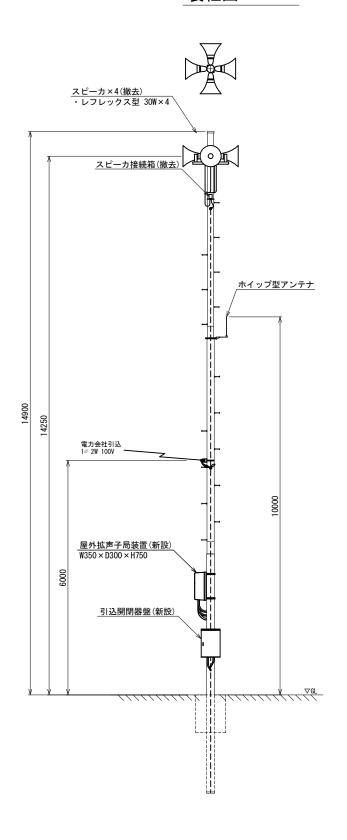


工事名	280MHzデジタル同報無線システム整備工事			
図面名	小幡小学校 屋外拡声子局配置図			
作成年月日				
縮尺	1:50	図面番号	25	
会社名				
事務所名		石岡市		

自然村休養センター 屋外拡声子局配置図




屋外拡声子局設置位置図

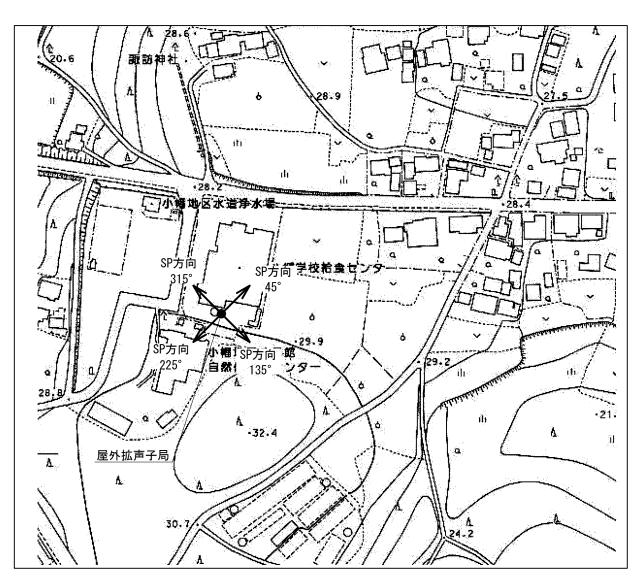

スピーカ配置表

取从各在	Te- / /- /- /- /-		スピーカ種類		7. J	
取付角度	レフレックス型	小型長距離型		─ アンプ 		
(TN°)	30W	50W(1連)	100W(2連)	120W	240W	
45°	0					
135°	0			0	_	
225°	0					
315°	0					

注1:設置方向は現地状況に合わせて調整すること。

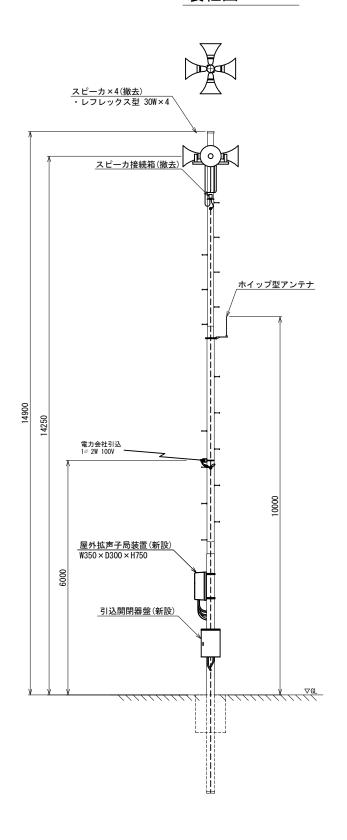


工事名	280MHz デジタノ	レ同報無線シス	ステム整備工事
図面名	自然村休養センター 屋外拡声子局配置図		
作成年月日			
縮尺	1:50	図面番号	26
会社名			
事務所名	石岡市		

石岡特別支援学校 屋外拡声子局配置図




屋外拡声子局設置位置図

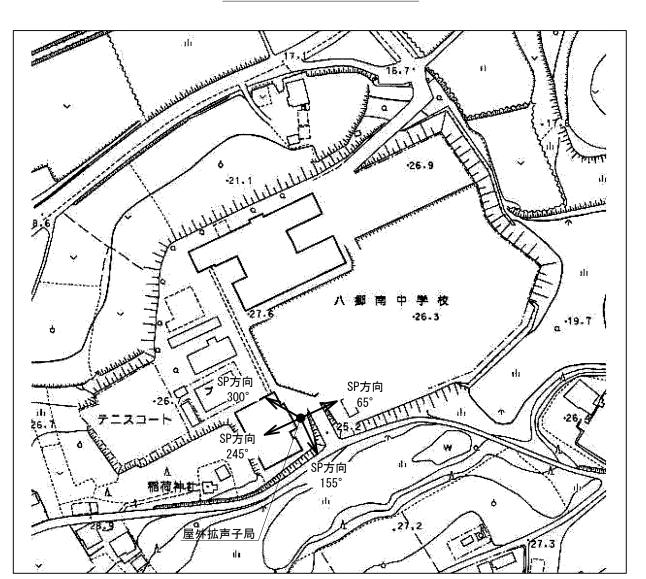

スピーカ配置表

		スピーカ種類		アンプ	
取付角度	レフレックス型	小型長距離型			
(TN°)	30W	50W(1連)	100W(2連)	120W	240W
65°	0			0	_
155°	0				
245°	0				
300°	0				

注1:設置方向は現地状況に合わせて調整すること。

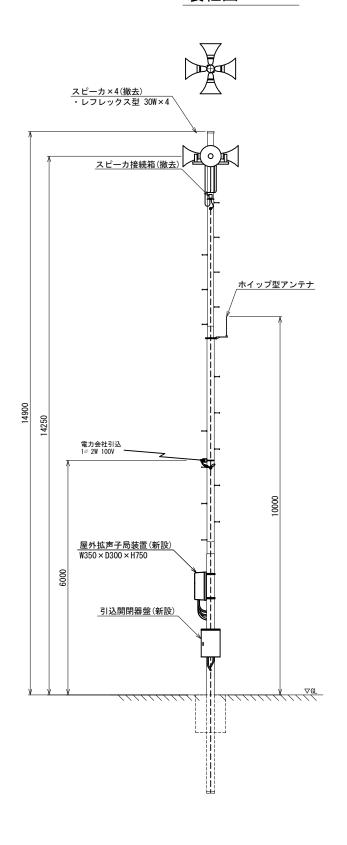


工事名	280MHzデジタル同報無線システム整備工事			
図面名	石岡特別支援学校 屋外拡声子局配置図			
作成年月日				
縮尺	1:50	図面番号	27	
会社名				
事務所名	石岡市			

吉生小学校 屋外拡声子局配置図




屋外拡声子局設置位置図

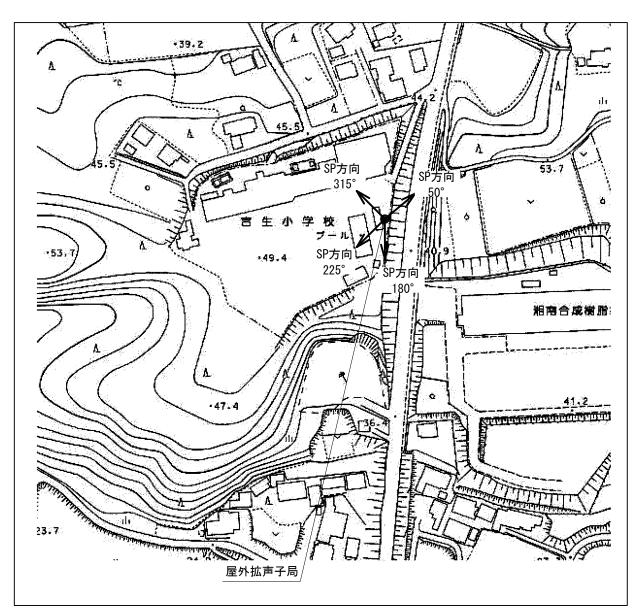

スピーカ配置表

To 44 45 cts		スピーカ種類		⊸. . – 1	
取付角度 (TN°)	レフレックス型	小型長距離型		- アンプ	
(IN)	30W	50W(1連)	100W(2連)	120W	240W
50°	0				
180°	0			0	_
225°	0				
315°	0				

注1:設置方向は現地状況に合わせて調整すること。

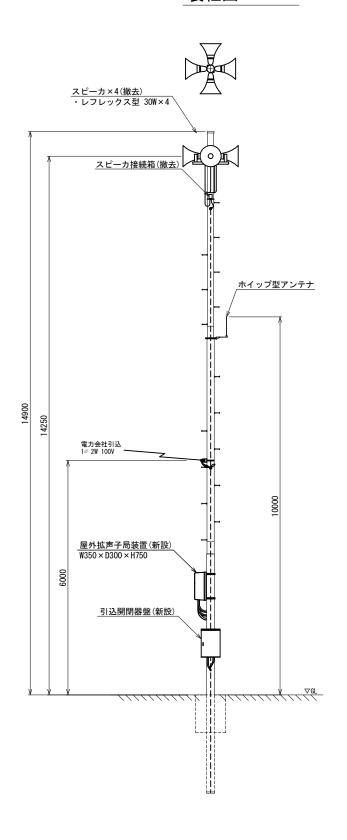


工事名	280MHzデジタル同報無線システム整備工事			
図面名 吉生小学校 屋外拡声子局配置図				
作成年月日				
縮尺	1:50	図面番号	28	
会社名				
事務所名	石岡市			

葦穂地区多目的研修センター 屋外拡声子局配置図




屋外拡声子局設置位置図

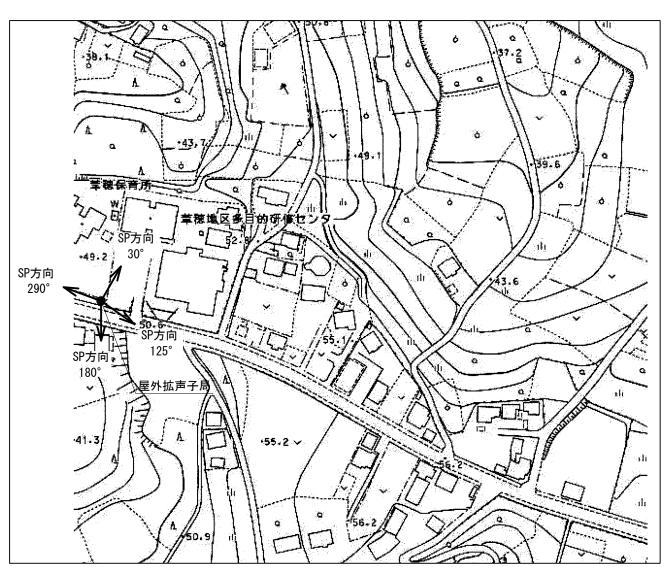

スピーカ配置表

职从各中	スピーカ種類		→ \1		
取付角度	レフレックス型	小型長距離型		- アンプ 	
(TN°)	30W	50W(1連)	100W(2連)	120W	240W
30°	0			0	_
125°	0				
180°	0				
290°	0				

注1:設置方向は現地状況に合わせて調整すること。

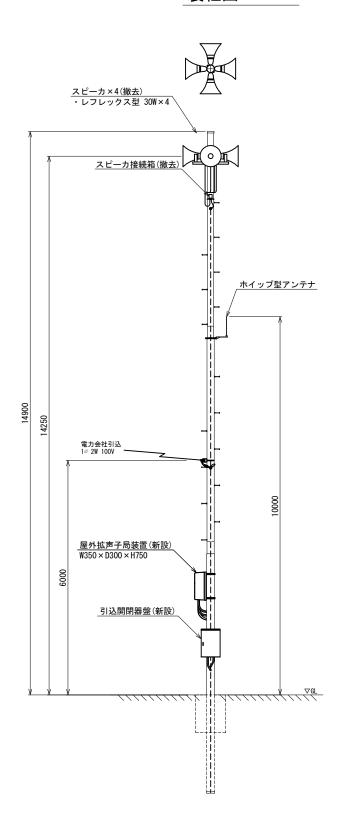


工事名	280MHz デジタノ	レ同報無線シス	、テム整備工事
図面名	葦穂地区多目的研修センター 屋外拡声子局配置図		
作成年月日			
縮尺	1:50	図面番号	29
会社名			
事務所名		石岡市	

葦穂小学校 屋外拡声子局配置図




屋外拡声子局設置位置図

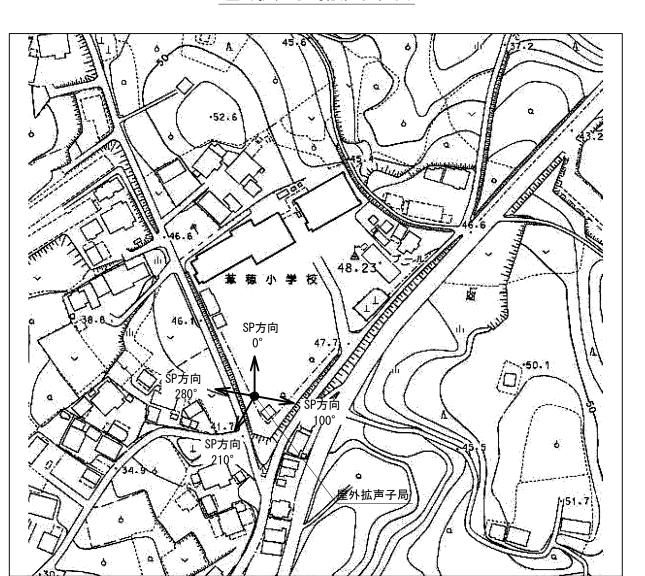

スピーカ配置表

取付角度	スピーカ種類		アンプ		
	レフレックス型	小型長距離型		, ,	
(TN°)	30W	50W(1連)	100W(2連)	120W	240W
0°	0			0	_
100°	0				
210°	0				
280°	0				

注1:設置方向は現地状況に合わせて調整すること。

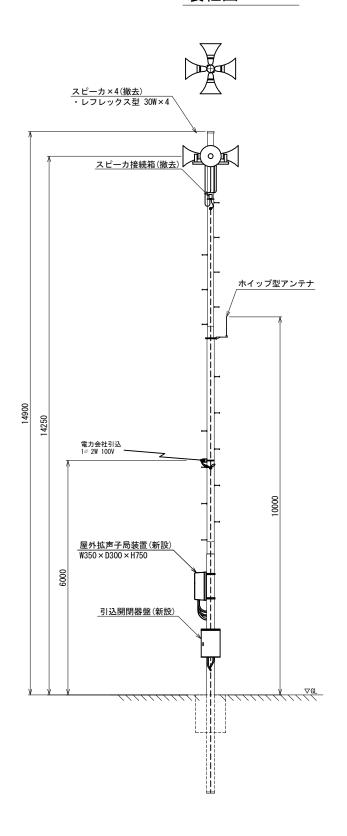


工事名	280MHzデジタル同報無線システム整備工事			
図面名 葦穂小学校 屋外拡声子局配置図				
作成年月日				
縮尺	1:50	図面番号	30	
会社名				
事務所名	石岡市			

恋瀬小学校 屋外拡声子局配置図




屋外拡声子局設置位置図

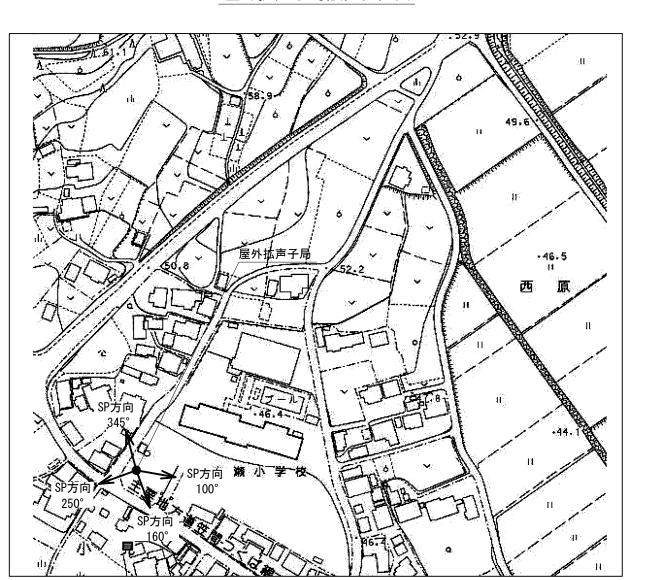

スピーカ配置表

	T-			I	
取付角度	スピーカ種類アンプ			, -	
	レフレックス型	レフレックス型 小型長距離型			
(TN°)	30W	50W(1連)	100W(2連)	120W	240W
100°	0			0	
160°	0				
250°	0				_
345°	0				

注1:設置方向は現地状況に合わせて調整すること。

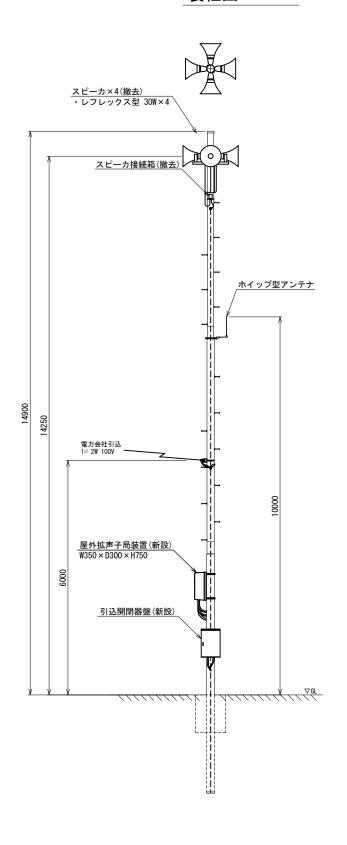


工事名	280MHzデジタル同報無線システム整備工事				
図面名	恋瀬小学校 屋外拡声子局配置図				
作成年月日					
縮尺	1:50	図面番号	31		
会社名					
事務所名	石岡市				

大増多目的センター 屋外拡声子局配置図




屋外拡声子局設置位置図

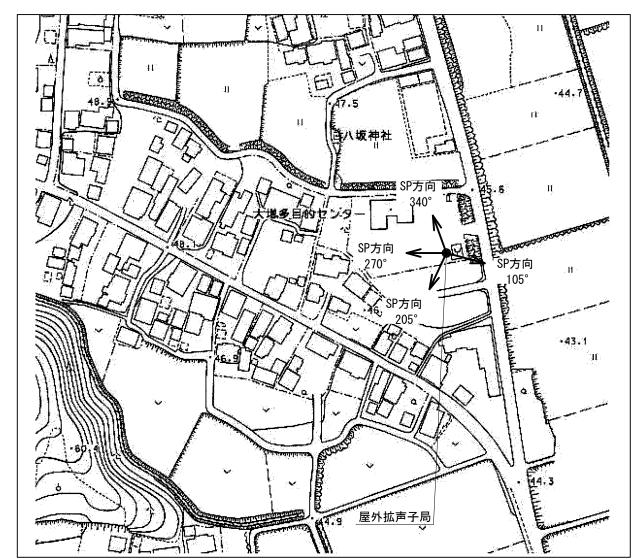

スピーカ配置表

取付角度		スピーカ種類		7.	. →
	レフレックス型	小型長距離型		- アンプ 	
(TN°)	30W	50W(1連)	100W(2連)	120W	240W
105°	0			0	_
205°	0				
270°	0				
340°	0				

注1:設置方向は現地状況に合わせて調整すること。

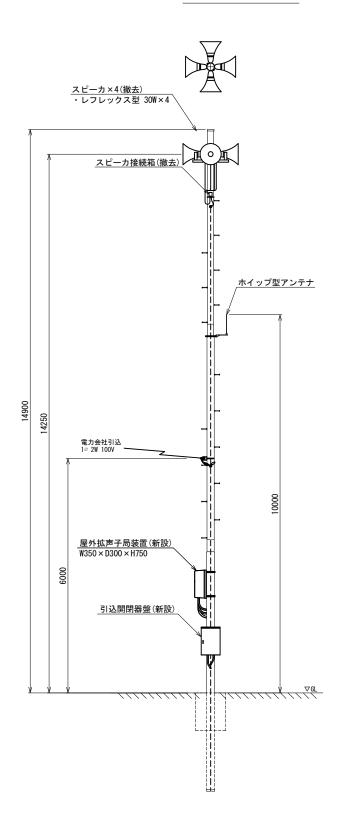


工事名	280MHz デジタノ	レ同報無線シス	ステム整備工事
図面名	大増多目的センター 屋外拡声子局配置図		
作成年月日			
縮尺	1:50	図面番号	32
会社名			
事務所名	石岡市		

旧有明中学校 屋外拡声子局配置図




屋外拡声子局設置位置図

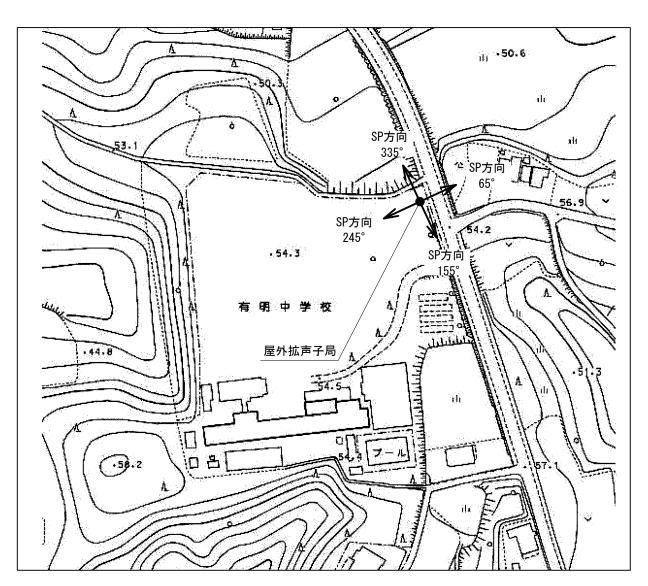

スピーカ配置表

取付角度	スピーカ種類			アンプ	
	レフレックス型	小型長距離型		, ,,,	
(TN°)	30W	50W(1連)	100W(2連)	120W	240W
65°	0				
155°	0				_
245°	0			0	
335°	0				

注1:設置方向は現地状況に合わせて調整すること。

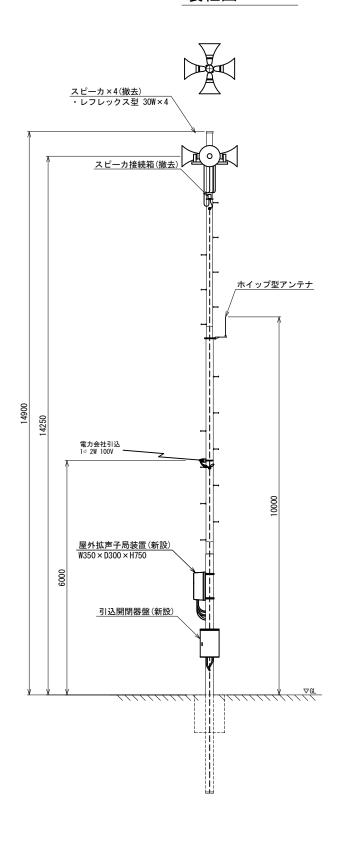


工事名	280MHzデジタル同報無線システム整備工事		
図面名	旧有明中学校 屋外拡声子局配置図		
作成年月日			
縮尺	1:50	図面番号	33
会社名			
事務所名	石岡市		

瓦会地区多目的センター 屋外拡声子局配置図




屋外拡声子局設置位置図

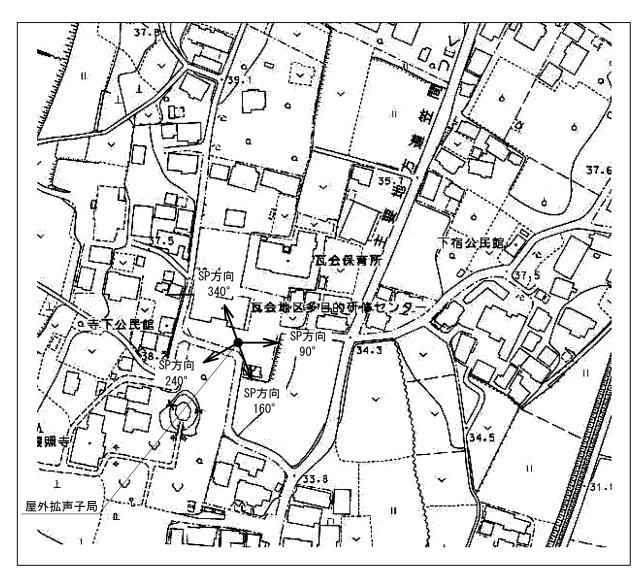

スピーカ配置表

		スピーカ種類	スピーカ種類		アンプ	
取付角度	レフレックス型 小型長距離型					
(TN°)	30W	50W(1連)	100W(2連)	120W	240W	
90°	0				_	
160°	0			0		
240°	0					
340°	0					

注1:設置方向は現地状況に合わせて調整すること。

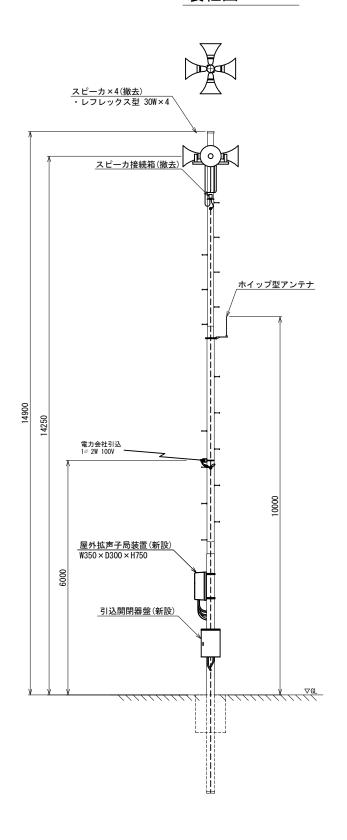



工事名	280MHz デジタノ	レ同報無線シス	ステム整備工事
図面名	瓦会地区多目的センター 屋外拡声子局配置図		
作成年月日			
縮尺	1:50	図面番号	34
会社名			
事務所名		石岡市	

瓦会小学校 屋外拡声子局配置図



屋外拡声子局設置位置図

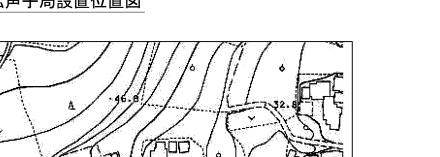


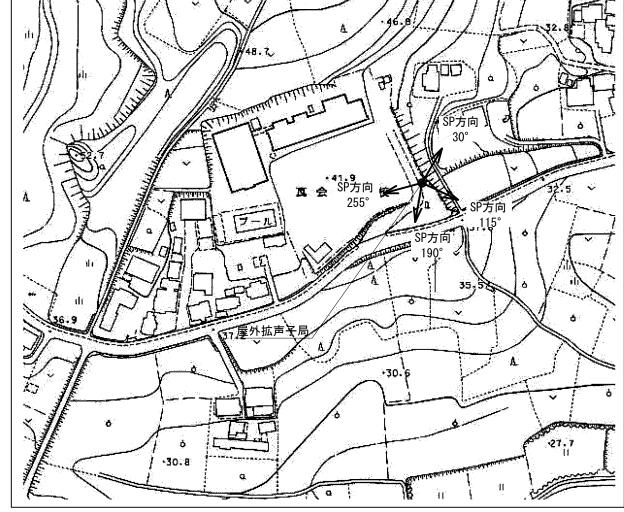

スピーカ配置表

取付角度	スピーカ種類			アンプ	
(TN°)	レフレックス型	小型長距離型		1 757	
(IN)	30W	50W(1連)	100W(2連)	120W	240W
30°	0			0	_
115°	0				
190°	0				
255°	0				

注1:設置方向は現地状況に合わせて調整すること。

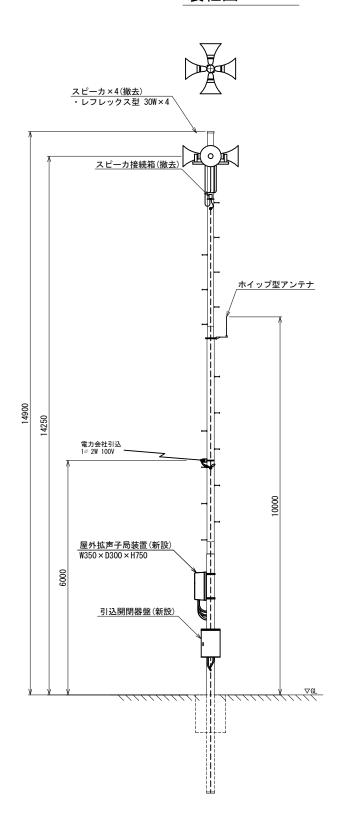


工事名	280MHz デジタノ	レ同報無線シス	ステム整備工事
図面名	瓦会小学校 屋外拡声子局配置図		
作成年月日			
縮尺	1:50	図面番号	35
会社名			
事務所名	石岡市		

園部小学校 屋外拡声子局配置図




屋外拡声子局設置位置図

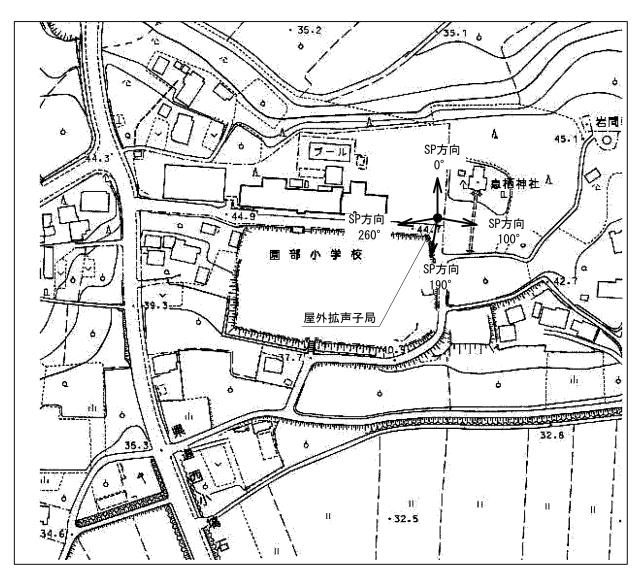

スピーカ配置表

取什么由	取付角度 レフレックス型 小型長距離型		アンプ		
(TN°)	30W	50W(1連)	100W(2連)	120W	240W
0°	0				_
100°	0				
190°	0				
260°	0				

注1:設置方向は現地状況に合わせて調整すること。

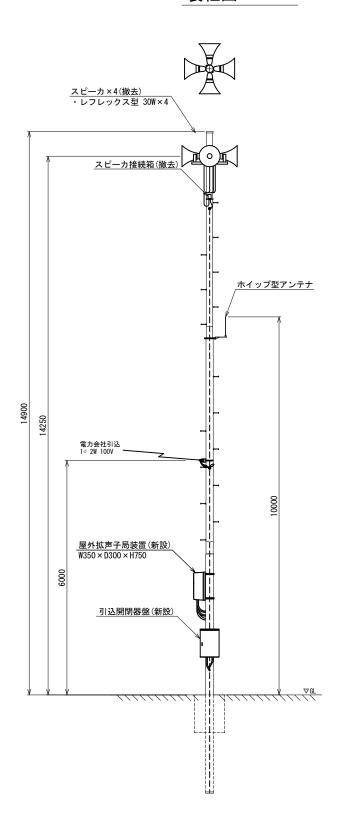


工事名	280MHzデジタル同報無線システム整備工事		
図面名	園部小学校 屋外拡声子局配置図		
作成年月日			
縮尺	1:50	図面番号	36
会社名			
事務所名	石岡市		

園部中学校 屋外拡声子局配置図




屋外拡声子局設置位置図

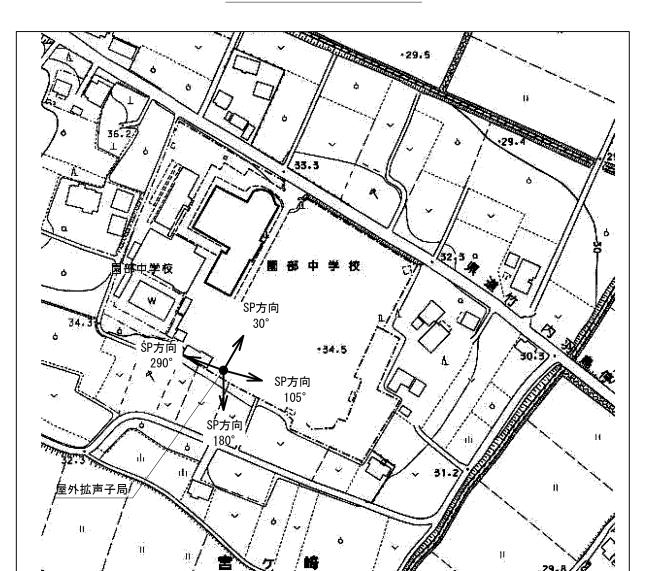

スピーカ配置表

取付角度	スピーカ種類			アンプ	
	レフレックス型	小型長距離型		1 700	
(TN°)	30W	50W(1連)	100W(2連)	120W	240W
30°	0				_
105°	0				
180°	0				
290°	0				

注1:設置方向は現地状況に合わせて調整すること。

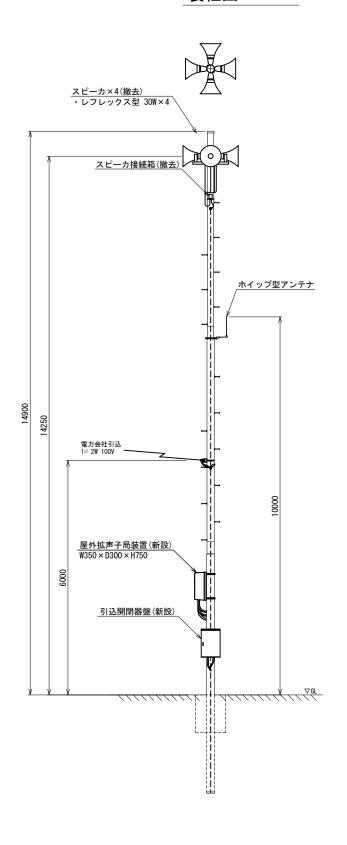


工事名	280MHzデジタル同報無線システム整備工事			
図面名	図面名 園部中学校 屋外拡声子局配置図			
作成年月日				
縮尺	1:50	図面番号	37	
会社名				
事務所名	石岡市			

東成井小学校 屋外拡声子局配置図




屋外拡声子局設置位置図

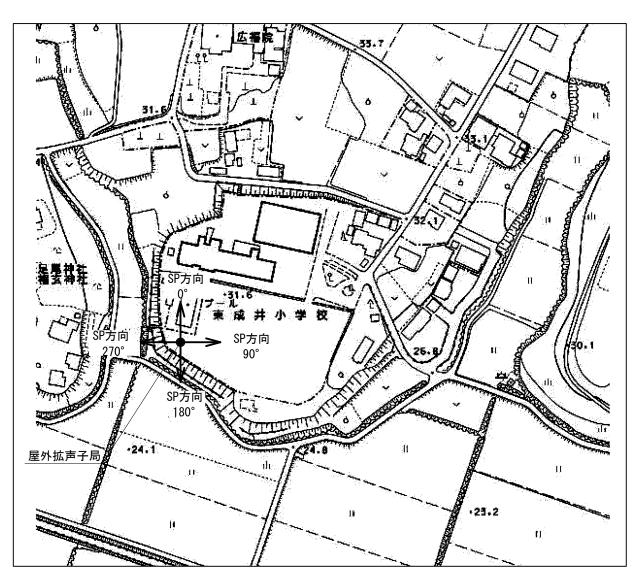

スピーカ配置表

取什么在	スピーカ種類		アンプ		
取付角度	レフレックス型	レックス型 小型長距離型		1 797	
(TN°)	30W	50W(1連)	100W(2連)	120W	240W
0°	0				_
90°	0				
180°	0				
270°	0				

注1:設置方向は現地状況に合わせて調整すること。

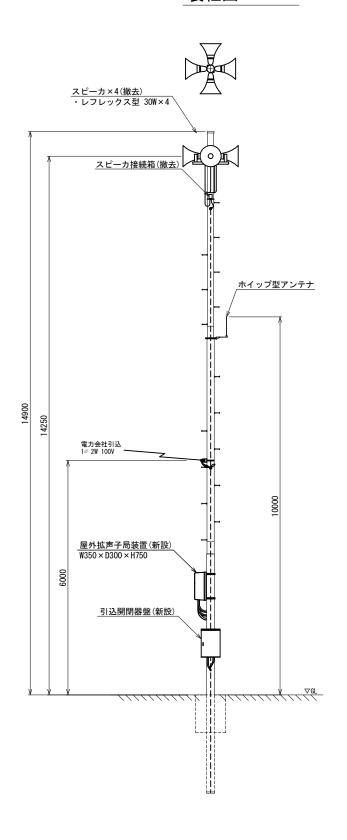



工事名	280MHz デジタノ	レ同報無線シス	、テム整備工事
図面名	東成井小学校 屋外拡声子局配置図		
作成年月日			
縮尺	1:50	図面番号	38
会社名			
事務所名		石岡市	

林小学校 屋外拡声子局配置図



屋外拡声子局設置位置図

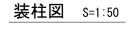


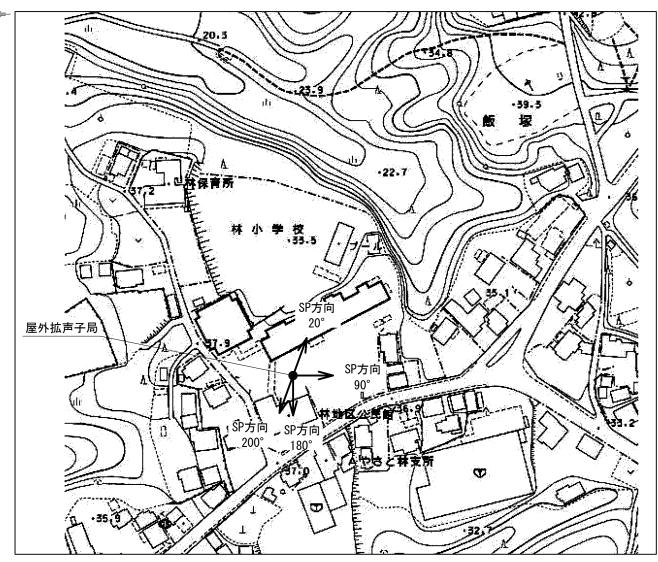

スピーカ配置表

取付角度	スピーカ種類			マンプ	
	レフレックス型	小型長距離型		- アンプ	
(TN°)	30W	50W(1連)	100W(2連)	120W	240W
20°	0				
90°	0				
180°	0				_
200°	0				

注1:設置方向は現地状況に合わせて調整すること。

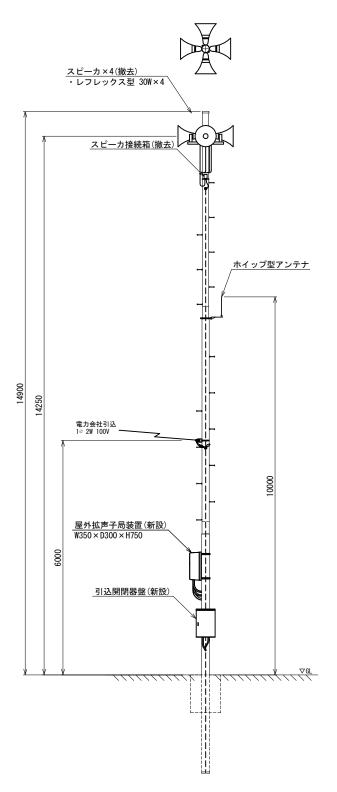



工事名	280MHzデジタル同報無線システム整備工事		
図面名	林小学校 屋外拡声子局配置図		
作成年月日			
縮尺	1:50	図面番号	39
会社名			
事務所名		石岡市	

小桜小学校 屋外拡声子局配置図



屋外拡声子局設置位置図

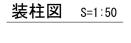


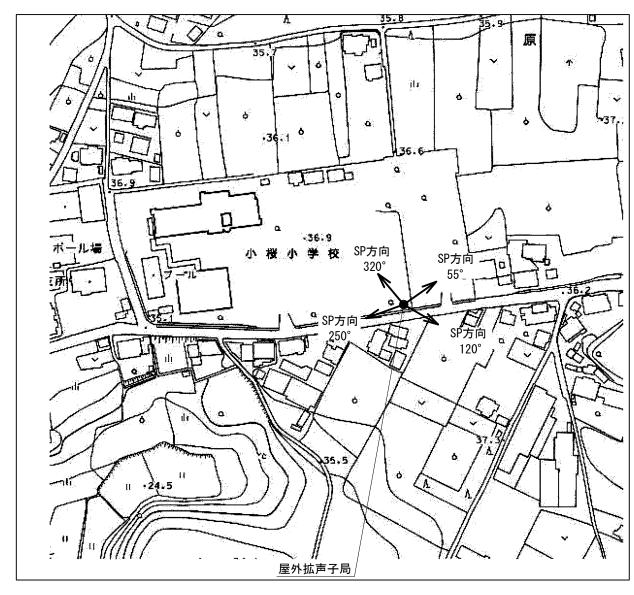

スピーカ配置表

取付角度	スピーカ種類			アンプ	
	レフレックス型	小型長距離型		, アンラ 	
(TN°)	30W	50W(1連)	100W(2連)	120W	240W
55°	0				
120°	0				
250°	0				_
320°	0				

注1:設置方向は現地状況に合わせて調整すること。

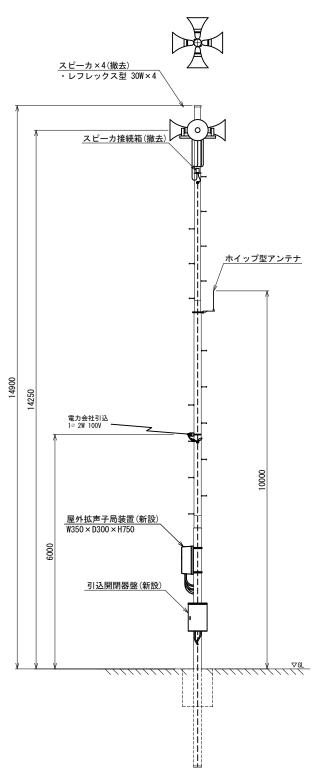

工事名	280MHzデジタル同報無線システム整備工事				
図面名 小桜小学校 屋外拡声子局配置			子局配置図		
作成年月日					
縮尺	1:50	図面番号	40		
会社名					
事務所名		石岡市			

朝日里山学校 屋外拡声子局配置図



屋外拡声子局設置位置図



柴。内

朝日里山学校

SP方向 <u>•</u> _____100°

SP方向

175°


スピーカ配置表

240°

取付角度	スピーカ種類アンプ			゚゚	
	レフレックス型	小型長距離型		, , , ,	
(TN°)	30W	50W(1連)	100W(2連)	120W	240W
100°	0				
175°	0				
240°	0			0	_
305°	0				

注1:設置方向は現地状況に合わせて調整すること。

/ •24•4

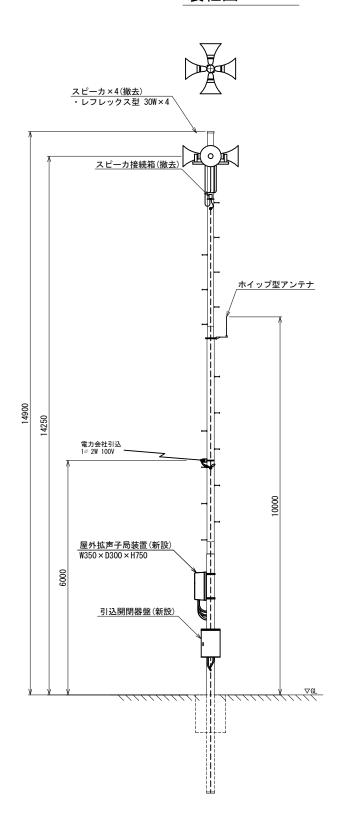


工事名	280MHzデジタル同報無線システム整備工事			
図面名	朝日里山学校 屋外拡声子局配置図			
作成年月日				
縮尺	1:50	図面番号	41	
会社名				
市政元々		7 m ±		

阿弥陀院 屋外拡声子局配置図



屋外拡声子局設置位置図


装柱図 S=1:50

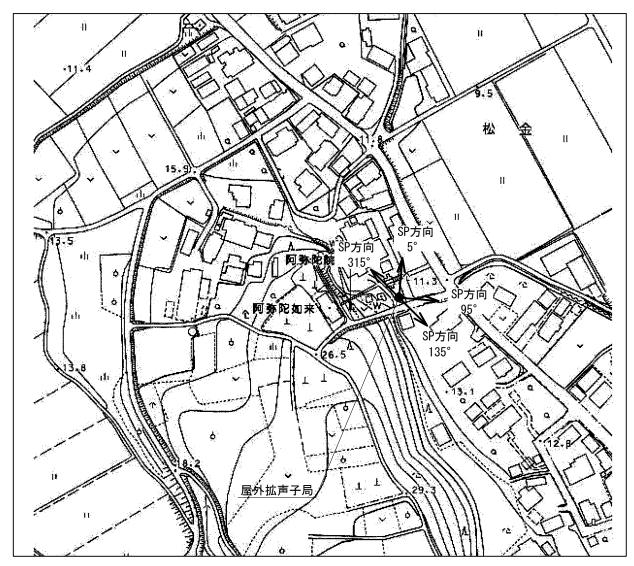

スピーカ配置表

T- // 7 -	スピーカ種類			- , -	
取付角度	レフレックス型	小型長距離型		アンプ	
(TN°)	30W	50W(1連)	100W(2連)	120W	240W
5°	0				
95°	0				
135°	0				_
315°	0				

注1:設置方向は現地状況に合わせて調整すること。

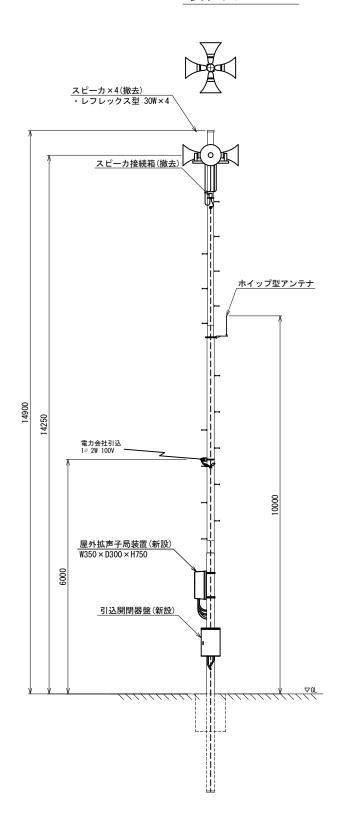



工事名	280MHz デジタノ	レ同報無線シス	ステム整備工事
図面名	阿弥陀院 屋外拡声子局配置図		
作成年月日			
縮尺	1:50	図面番号	42
会社名			
事務所名		石岡市	

浄水場 屋外拡声子局配置図



屋外拡声子局設置位置図

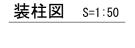


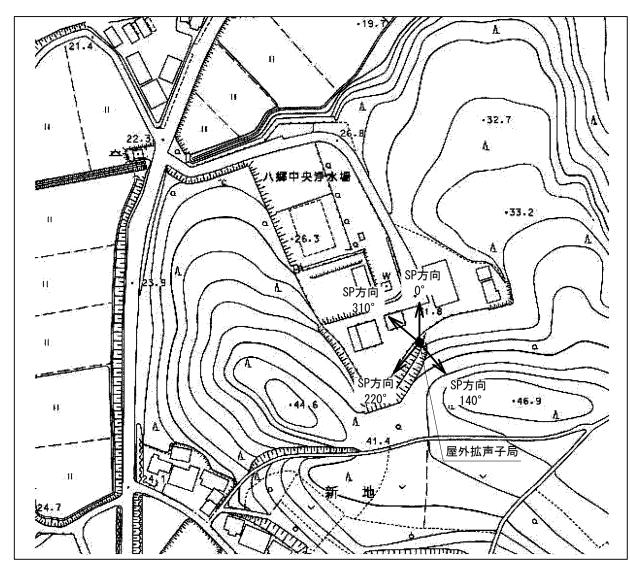

スピーカ配置表

取付角度	スピーカ種類			アンプ	
	レフレックス型	小型長距離型		, ,,,,,,,,,,,,,,,,,,,,,,,,,,,,,,,,,,,,,	
(TN°)	30W	50W(1連)	100W(2連)	120W	240W
0°	0				
140°	0				
220°	0				_
310°	0				

注1:設置方向は現地状況に合わせて調整すること。

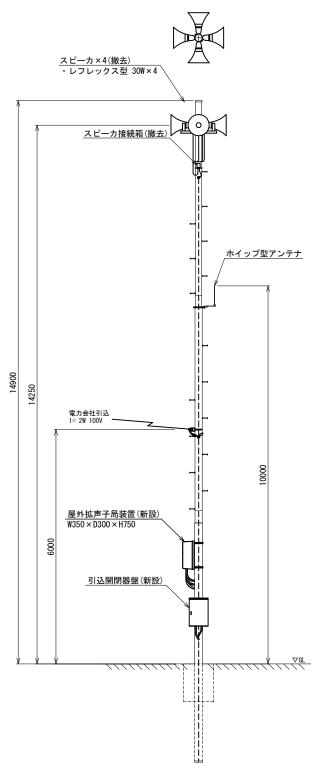


工事名	280MHzデジタル同報無線システム整備工事		
図面名	浄水場 屋外拡声子局配置図		
作成年月日			
縮尺	1:50	図面番号	43
会社名		•	
事務所名		石岡市	


八郷運動公園 配管配線図



1階屋上平面図S=1:200

A-A断面図 S=1:50

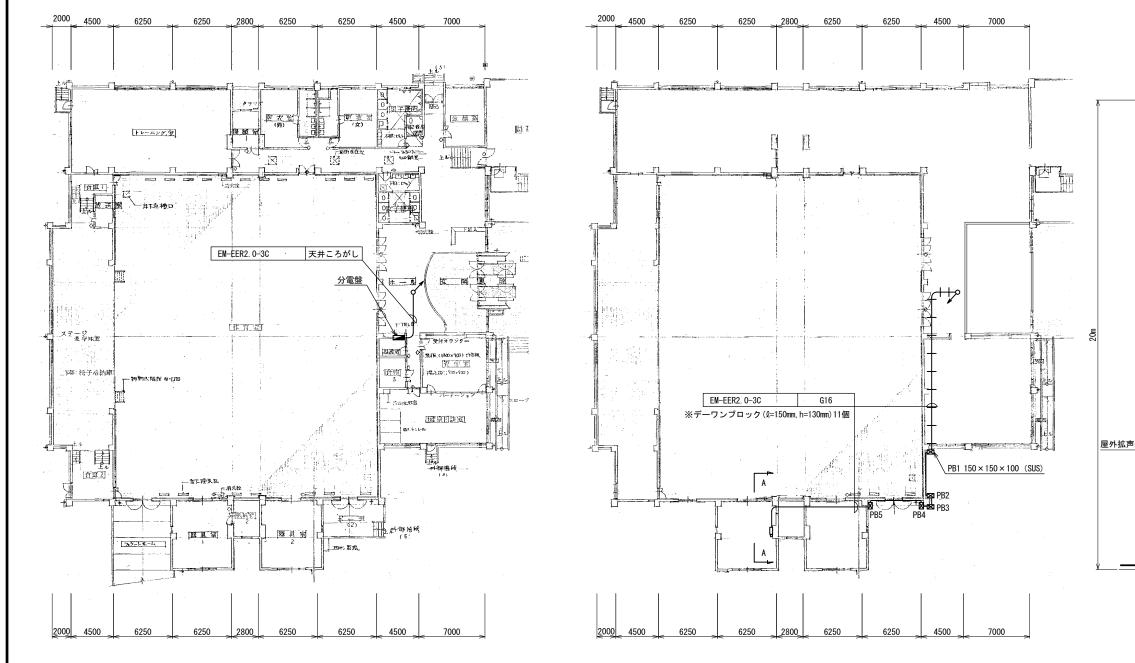

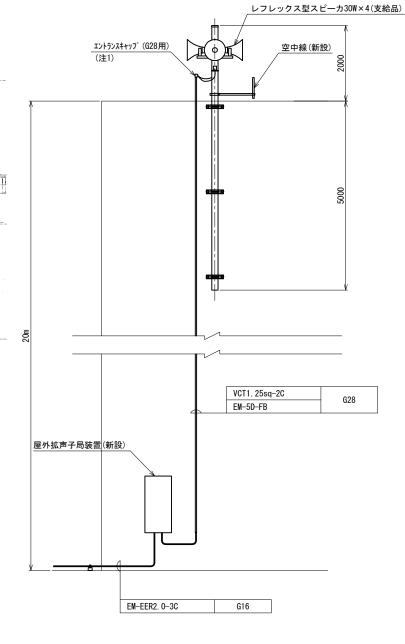

凡例

: 既設

:新設

. 4916


----: 別途

(注1)露出配線部はスパイラル巻きとする。

工事名	280MHz デジタノ	レ同報無線シス	ステム整備工事
図面名	八郷運動	协公園 配管	官配線図
作成年月日			
縮尺	図示	図面番号	44
会社名		•	
事務所名		石岡市	

副配信局 八郷消防署 機器撤去図

八郷消防署 1階平面図 S=1:100

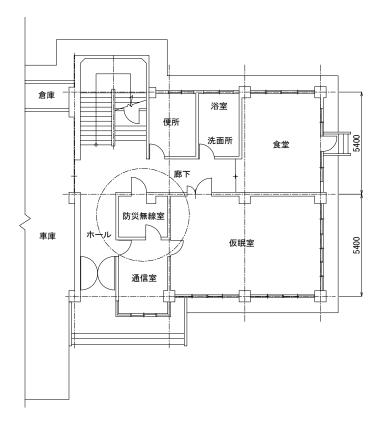


機器名称

			
記号	機器名称	寸法(W×Dmm)	備考
1	遠隔制御卓	700 × 850	
2	直流電源装置	700 × 450	
3	直流電源装置用分電盤	400 x 100	
4	無停電電源装置	210 × 350	
5	録音再生装置	470 × 290	
6	MDF	500 x 120	



八郷消防署 防災無線室 S=1:10

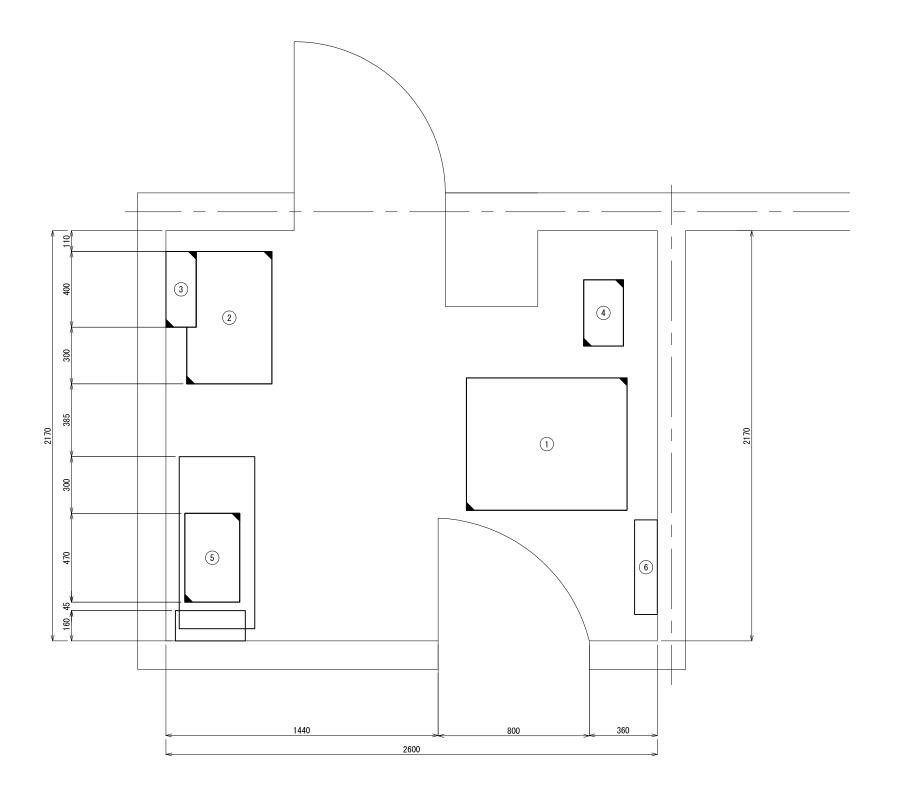


工事名	280MHzデジタル同報無線システム整備工事				
図面名	副配信局 八郷消防署 機器撤去図				
作成年月日					
縮尺	図示	図面番号	45		
会社名					
事務所名		石岡市			

(注1)機器に付属する配線も撤去とする。

八郷総合支所 屋外拡声子局撤去図




屋外拡声子局設置位置図

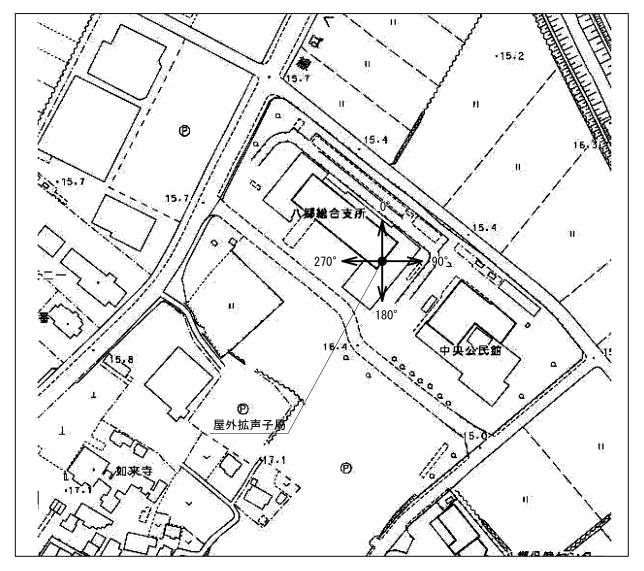

スピーカ配置表_

取付角度		スピーカ種類		アンプ	
	レフレックス型	小型長距離型			
(TN°)	30W	50W(1連)	100W(2連)	120W	240W
0°	0			- 0	_
90°	0				
180°	0				
270°	0				

八郷総合支所 立面図 S=1:100

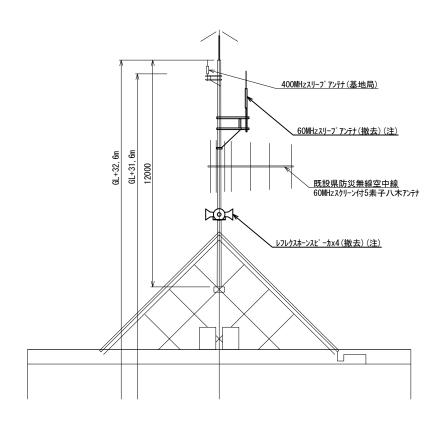


<u>(注)同軸ケーブルとスピーカケーブル m計上し、撤去すること。</u>


工事名	280MHzデジタル同報無線システム整備工事				
図面名	八郷総合支所 屋外拡声子局撤去				
作成年月日					
縮尺	1:50	図面番号	46		
会社名					
事務所名	石岡市				

八郷総合支所 機器撤去図1

八郷総合支所 3階平面室 S=1:200

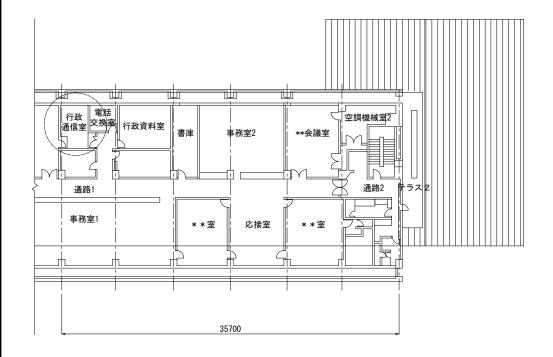

八郷総合支所 3階行政通信室 S=1:30

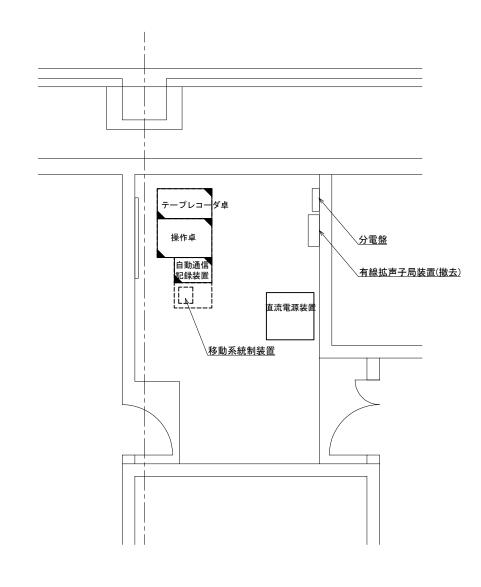






工事名	280MH2デジタル同報無線システム整備工事 八郷総合支所 機器撤去図1		
図面名			
作成年月日			
縮尺	図示	図面番号	47
会社名	株式会社	東峯技術コン	サルタント
事務所名		石岡市	

八郷総合支所 機器撤去図2

八郷総合支所 5階平面室 S=1:200

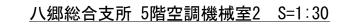

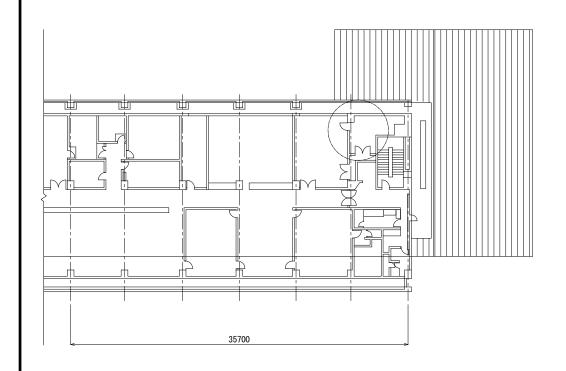

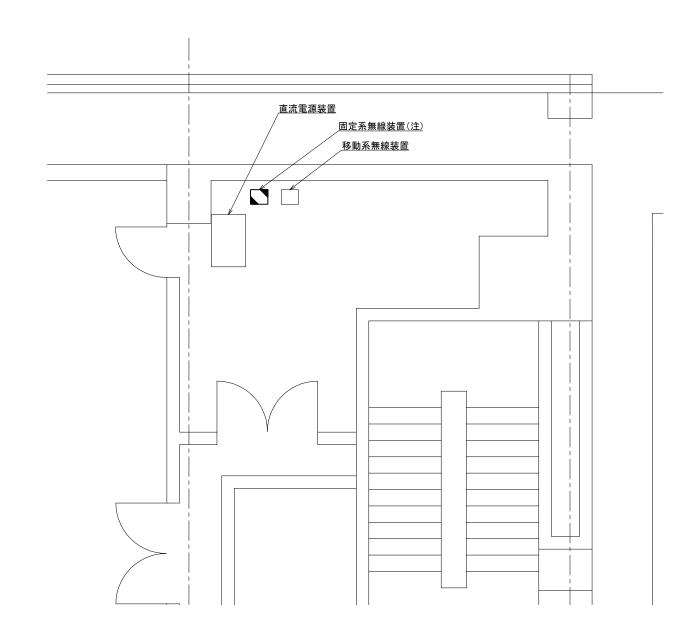




工事名	280MHzデジタル同報無線システム整備工事			
図面名	八郷総合支所 機器撤去図2			
作成年月日				
縮尺	図示	図面番号	48	
会社名		•		
事務所名		石岡市		

柿岡小学校 屋外拡声子局撤去図




屋外拡声子局設置位置図

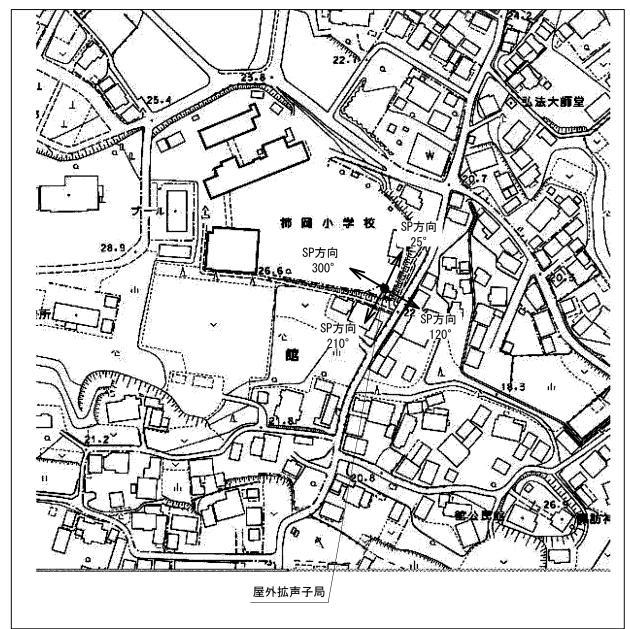

スピーカ配置表

取付角度	スピーカ種類			アンプ	
	レフレックス型	小型長距離型		, , , ,	
(TN°)	30W	50W(1連)	100W(2連)	120W	240W
25°	0			- 0	_
120°	0				
210°	0				
300°	0				

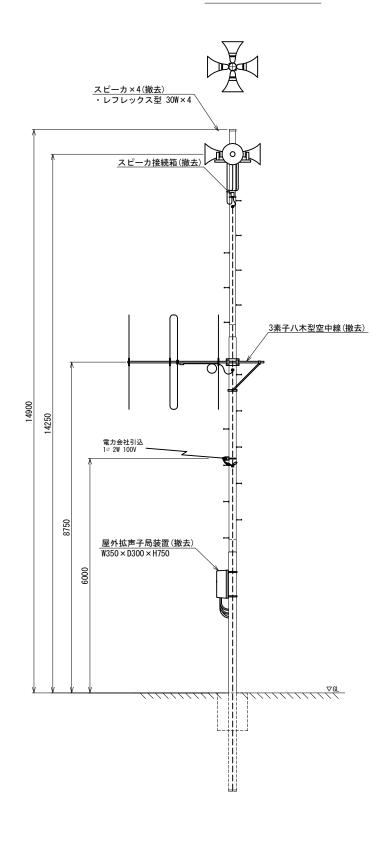


工事名	280MHzデジタル同報無線システム整備工事				
図面名	柿岡小学校 屋外拡声子局撤去図				
作成年月日					
縮尺	1:50	図面番号	49		
会社名					
事務所名	石岡市				

八郷中学校 屋外拡声子局撤去図




屋外拡声子局設置位置図

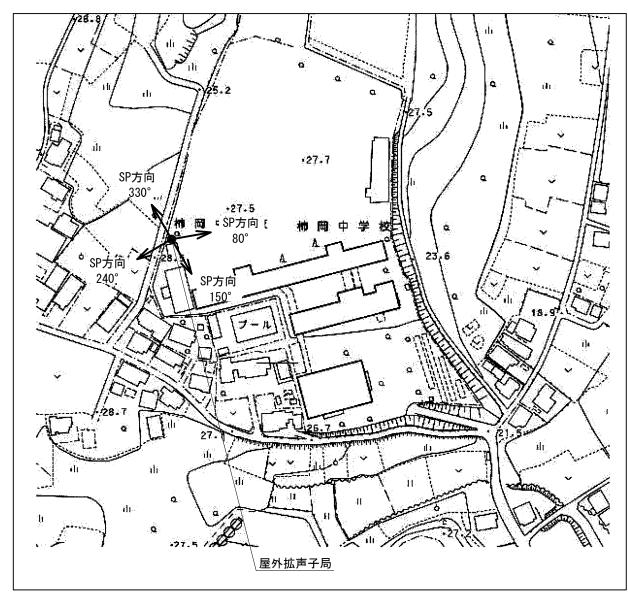

スピーカ配置表

取付角度		スピーカ種類			1
	レフレックス型	小型長距離型		- アンプ 	
(TN°)	30W	50W(1連)	100W(2連)	120W	240W
80°	0			0	_
150°	0				
240°	0				
330°	0				

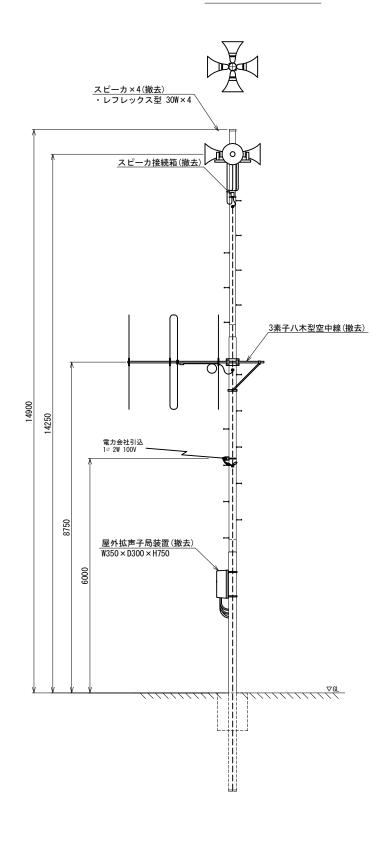


工事名	280MHzデジタル同報無線システム整備工事			
図面名	八郷中学校 屋外拡声子局撤去図			
作成年月日				
縮尺	1:50	図面番号	50	
会社名				
事務所名	石岡市			

青丘学院つくば中学校・高等学校 屋外拡声子局撤去図




屋外拡声子局設置位置図

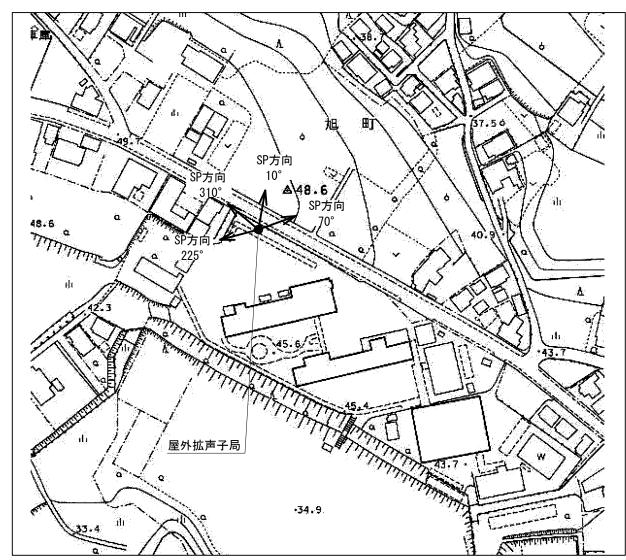

スピーカ配置表_

取付角度		スピーカ種類		- アンプ	
	レフレックス型	小型長距離型			
(TN°)	30W	50W(1連)	100W(2連)	120W	240W
10°	0			- 0	_
70°	0				
255°	0				
310°	0				

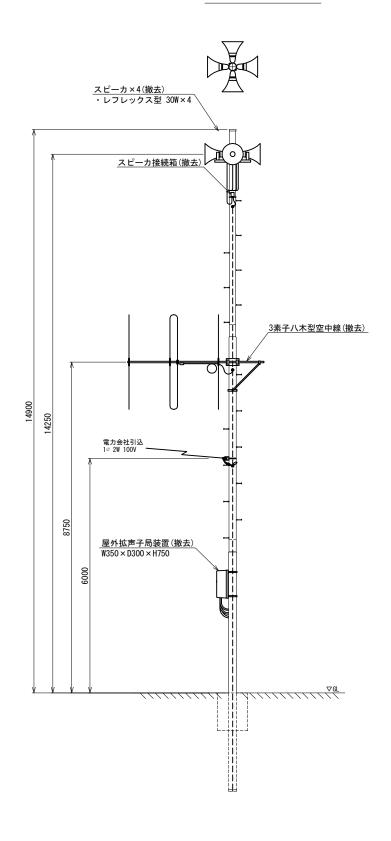


工事名	280MHzデジタノ	レ同報無線シス	、テム整備工事	
図面名	青丘学院つくば中学校・高等学校 屋外拡声子局撤去図			
作成年月日				
縮尺	1:50	図面番号	51	
会社名				
事務所名	石岡市			

片野集会所 屋外拡声子局撤去図




屋外拡声子局設置位置図

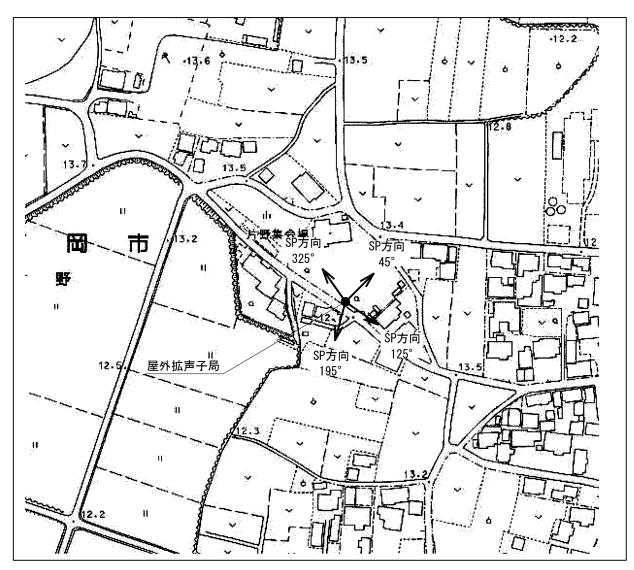

スピーカ配置表

取付角度		スピーカ種類		アンプ	
	レフレックス型	小型長距離型			
(TN°)	30W	50W(1連)	100W(2連)	120W	240W
45°	0			0	_
125°	0				
195°	0				
325°	0				

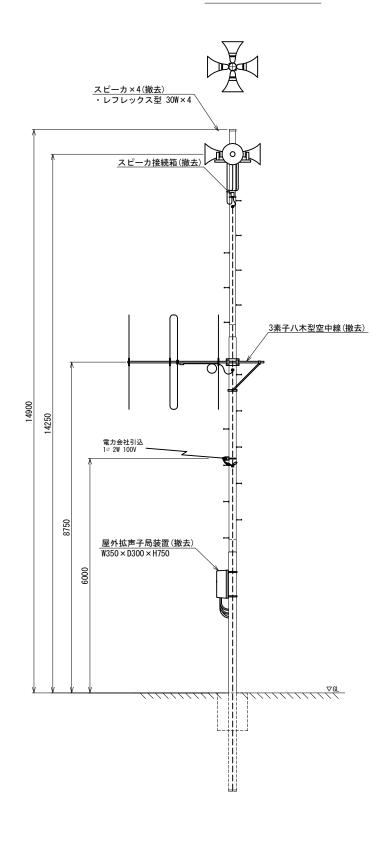


工事名	280MHzデジタル同報無線システム整備工事			
図面名	片野集会所 屋外拡声子局撤去図			
作成年月日				
縮尺	1:50	図面番号	52	
会社名				
事務所名	石岡市			

小幡小学校 屋外拡声子局撤去図




屋外拡声子局設置位置図

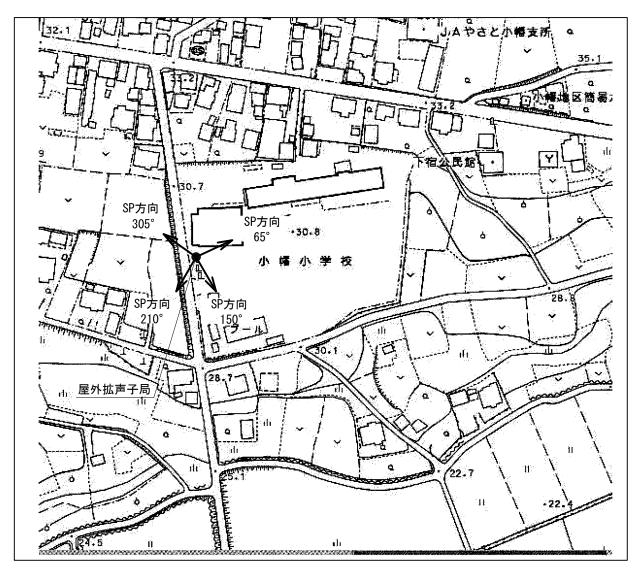

スピーカ配置表

职从各在	スピーカ種類			アンプ	
取付角度	レフレックス型	小型長距離型		, , , , ,	
(TN°)	30W	50W(1連)	100W(2連)	120W	240W
65°	0			0	_
150°	0				
210°	0				
305°	0				

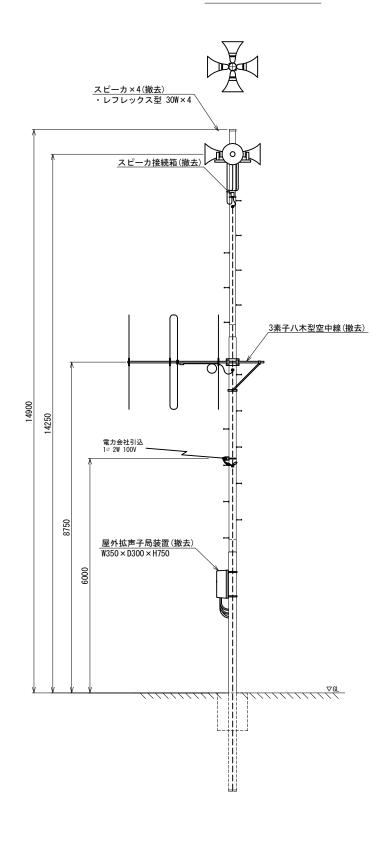


工事名	280MHzデジタル同報無線システム整備工事				
図面名	小幡小学校 屋外拡声子局撤去図				
作成年月日					
縮尺	1:50	図面番号	53		
会社名					
事務所名	石岡市				

自然村休養センター 屋外拡声子局撤去図




屋外拡声子局設置位置図

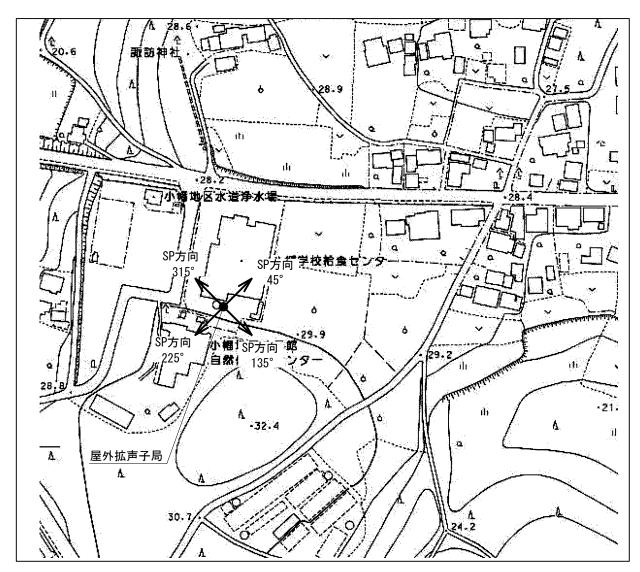

スピーカ配置表

取付角度	スピーカ種類			アンプ	
	レフレックス型	小型長距離型		, ,,,	
(TN°)	30W	50W(1連)	100W(2連)	120W	240W
45°	0			0	_
135°	0				
225°	0				
315°	0				

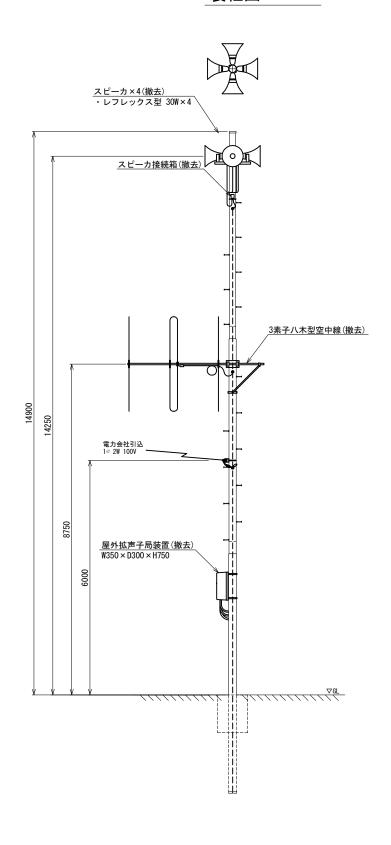


工事名	280MHzデジタル同報無線システム整備工事		
図面名	自然村休養センター 屋外拡声子局撤去図		
作成年月日			
縮尺	1:50	図面番号	54
会社名			
事務所名		石岡市	

石岡特別支援学校 屋外拡声子局撤去図




屋外拡声子局設置位置図

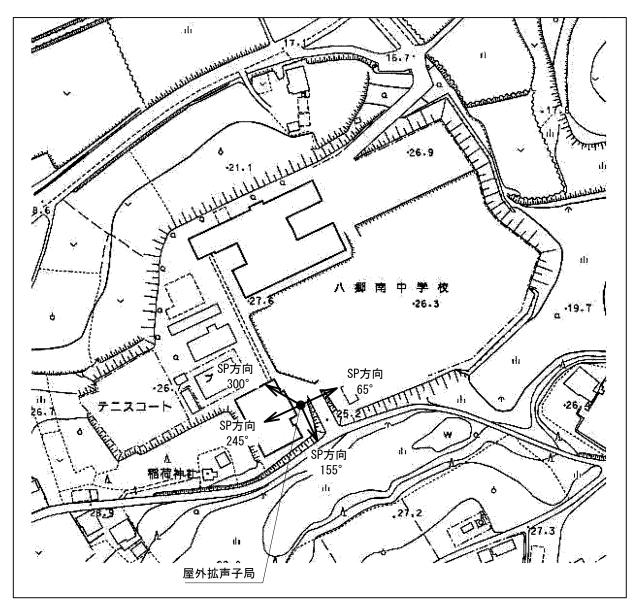

スピーカ配置表

取付角度	スピーカ種類			アンプ	
	レフレックス型	小型長距離型		, , , , ,	
(TN°)	30W	50W(1連)	100W(2連)	120W	240W
65°	0			0	_
155°	0				
245°	0				
300°	0				

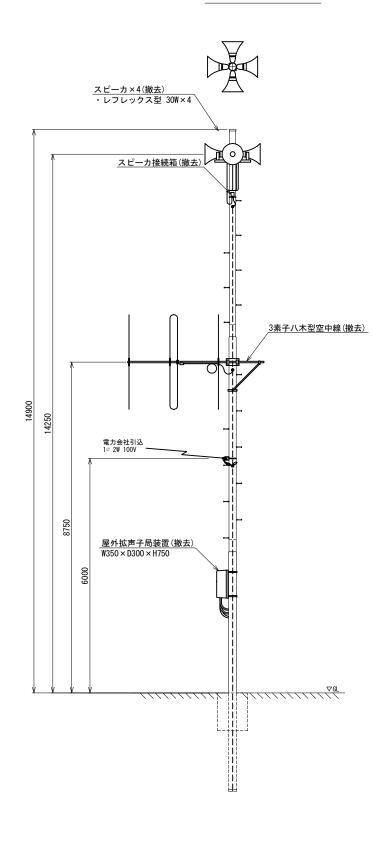


工事名	280MHzデジタル同報無線システム整備工事			
図面名	石岡特別支援学校 屋外拡声子局撤去図			
作成年月日				
縮尺	1:50	図面番号	55	
会社名		•		
事務所名	石岡市			

吉生小学校 屋外拡声子局撤去図




屋外拡声子局設置位置図

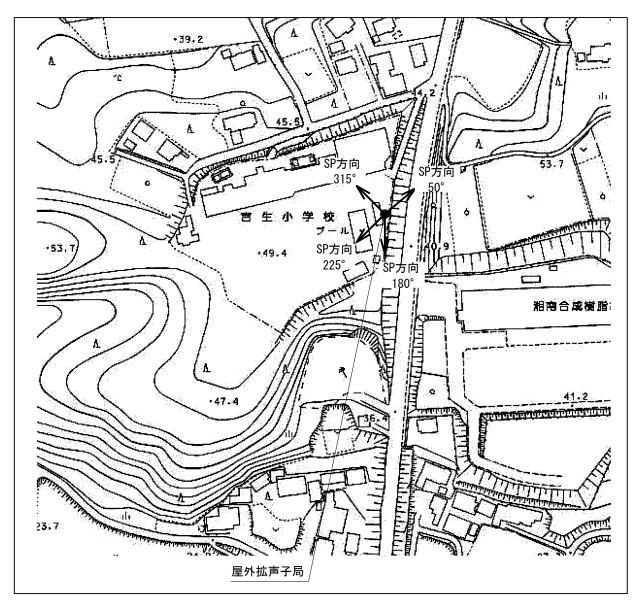


スピーカ配置表


取付角度	スピーカ種類			アンプ	
	レフレックス型	小型長距離型		, ,,,	
(TN°)	30W	50W(1連)	100W(2連)	120W	240W
50°	0				_
180°	0				
225°	0			0	
315°	0				

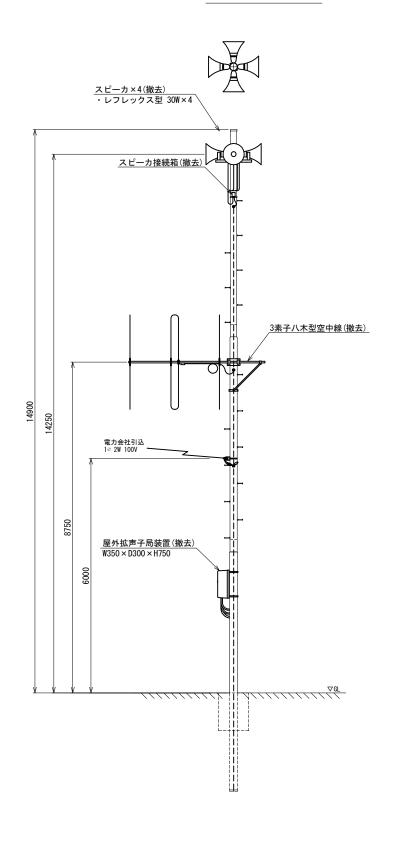

工事名	280MHzデジタル同報無線システム整備工事		
図面名	吉生小学校 屋外拡声子局撤去図		
作成年月日			
縮尺	1:50	図面番号	56
会社名		•	
事務所名	石岡市		


葦穂地区多目的研修センター 屋外拡声子局撤去図

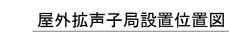

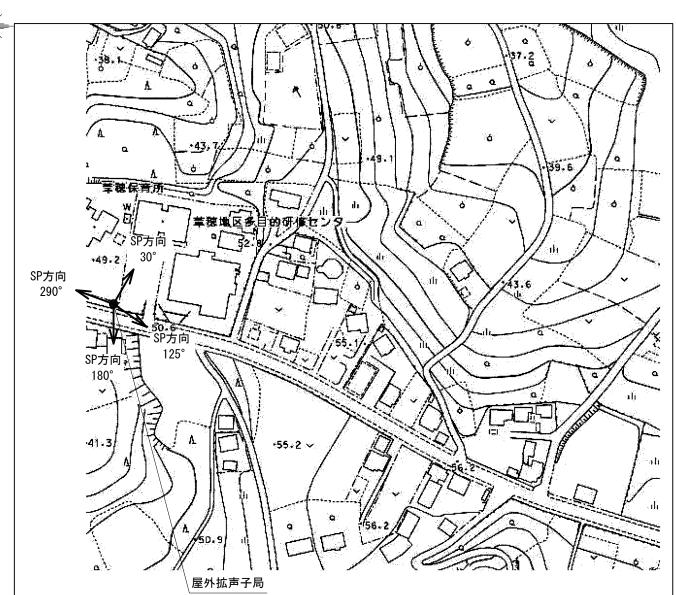

スピーカ配置表

取付角度	スピーカ種類			アンプ	
	レフレックス型	小型長距離型		1 797	
(TN°)	30W	50W(1連)	100W(2連)	120W	240W
30°	0				_
125°	0				
180°	0			0	
290°	0				

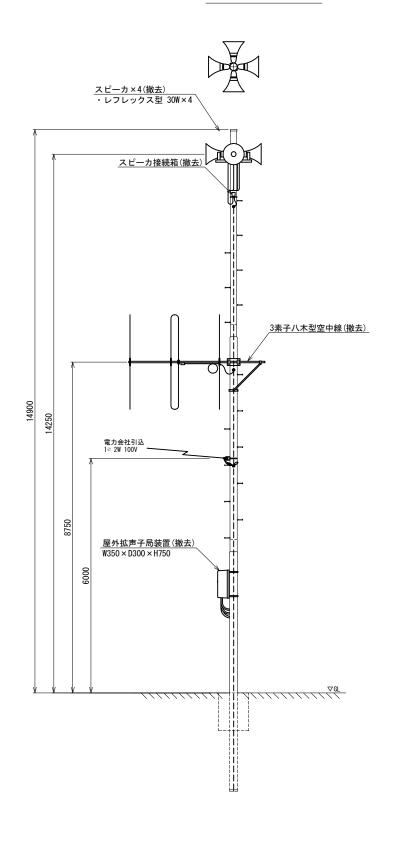


工事名	280MHzデジタル同報無線システム整備工事			
図面名	葦穂地区多目的研修センター 屋外拡声子局撤去図			
作成年月日				
縮尺	1:50	図面番号	57	
会社名				
事務所名	石岡市			

葦穂小学校 屋外拡声子局撤去図




屋外拡声子局設置位置図

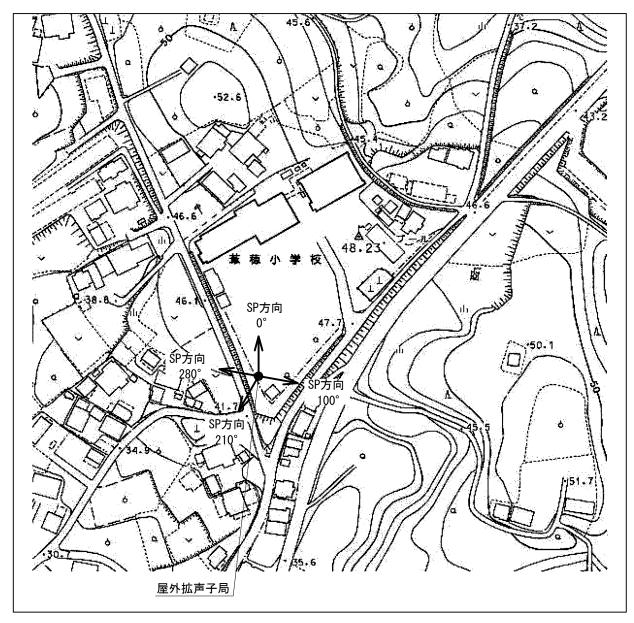

スピーカ配置表

取付角度	スピーカ種類			アンプ	
	レフレックス型	小型長距離型		, ,,,,	
(TN°)	30W	50W(1連)	100W(2連)	120W	240W
0°	0			0	_
100°	0				
210°	0				
280°	0				

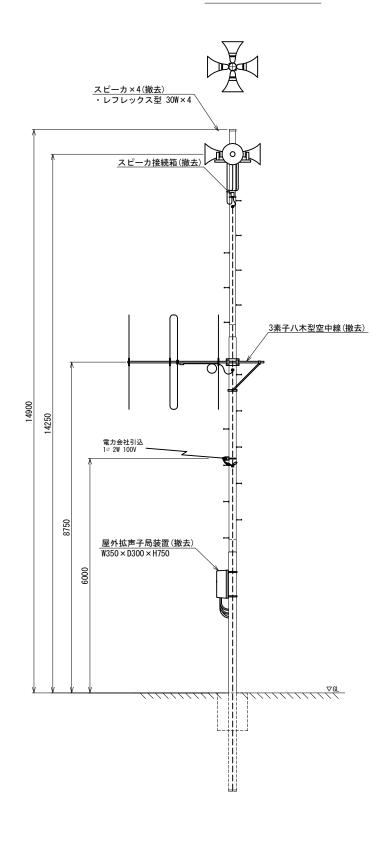


工事名	280MHzデジタル同報無線システム整備工事			
図面名	葦穂小学校 屋外拡声子局撤去図			
作成年月日				
縮尺	1:50	図面番号	58	
会社名				
事務所名		石岡市		

恋瀬小学校 屋外拡声子局撤去図




屋外拡声子局設置位置図

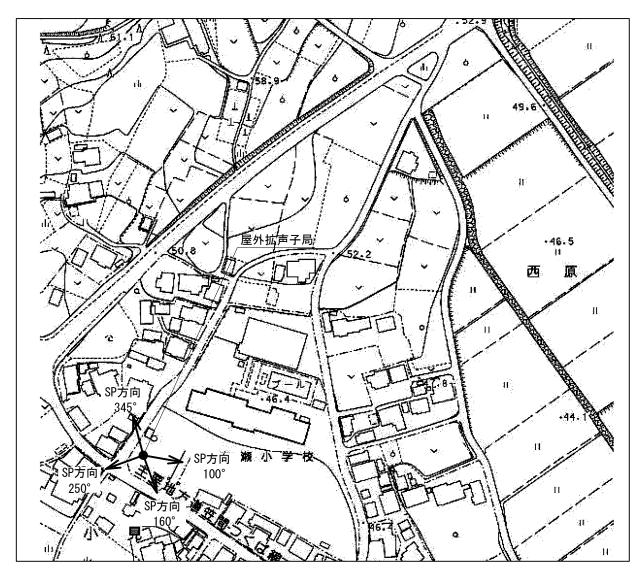

スピーカ配置表

取付角度	スピーカ種類			アンプ	
	レフレックス型	小型長距離型		, , , ,	
(TN°)	30W	50W(1連)	100W(2連)	120W	240W
100°	0			0	_
160°	0				
250°	0				
345°	0				

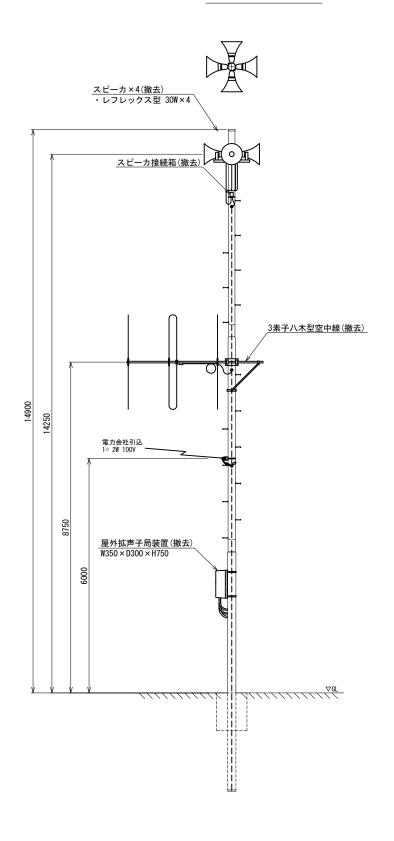


工事名	280MHzデジタル同報無線システム整備工事				
図面名	恋瀬小学校 屋外拡声子局撤去図				
作成年月日					
縮尺	1:50	図面番号	59		
会社名		•			
事務所名	石岡市				

大増多目的センター 屋外拡声子局撤去図




屋外拡声子局設置位置図

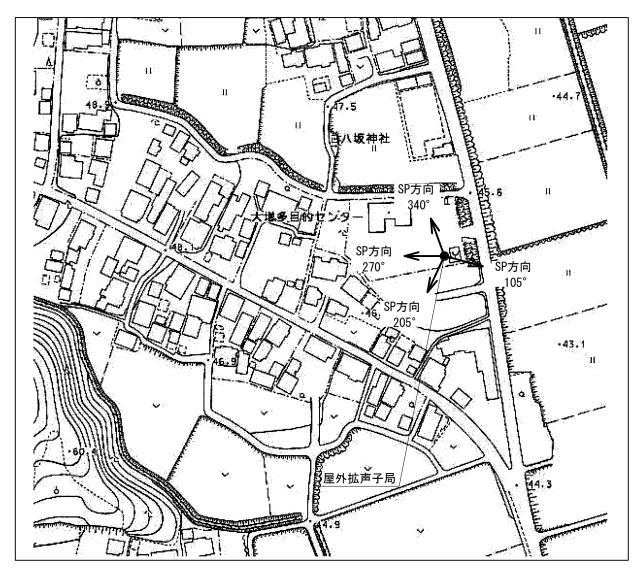

スピーカ配置表

取付角度	スピーカ種類			アンプ	
	レフレックス型	小型長距離型		, , , , , , , , , , , , , , , , , , ,	
(TN°)	30W	50W(1連)	100W(2連)	120W	240W
105°	0			0	_
205°	0				
270°	0				
340°	0				

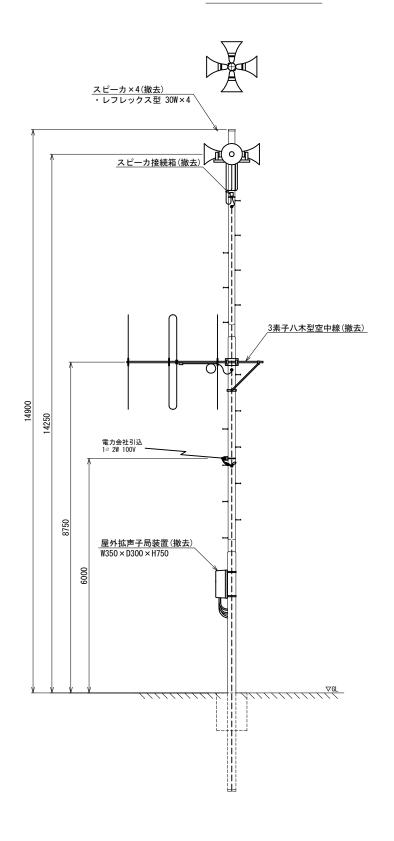


工事名	280MHz デジタノ	レ同報無線シス	ステム整備工事
図面名	大増多目的センター 屋外拡声子局撤去図		
作成年月日			
縮尺	1:50	図面番号	60
会社名			
事務所名		石岡市	

旧有明中学校 屋外拡声子局撤去図




屋外拡声子局設置位置図

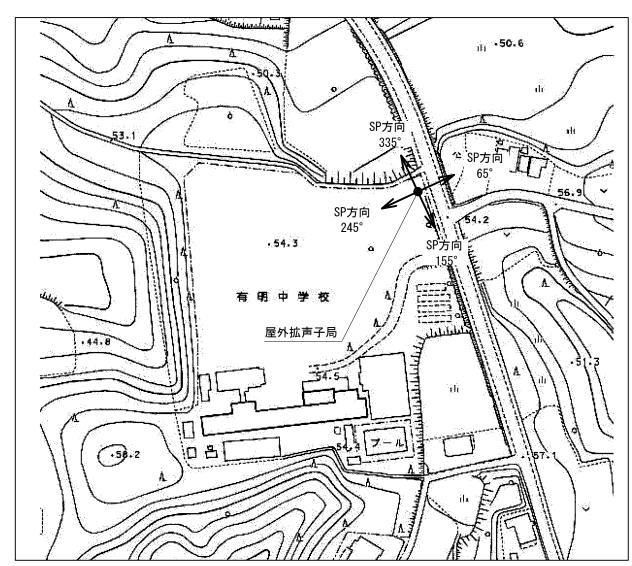

スピーカ配置表

取付角度	スピーカ種類			アンプ	
	レフレックス型	小型長距離型		700	
(TN°)	30W	50W(1連)	100W(2連)	120W	240W
65°	0			0	_
155°	0				
245°	0				
335°	0				

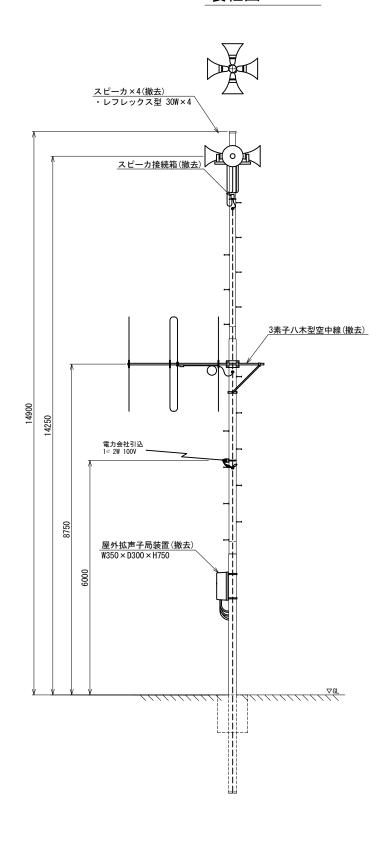


工事名	280MHzデジタル同報無線システム整備工事			
図面名	旧有明中学校 屋外拡声子局撤去図			
作成年月日				
縮尺	1:50	図面番号	61	
会社名				
事務所名		石岡市		

瓦会地区多目的センター 屋外拡声子局撤去図




屋外拡声子局設置位置図

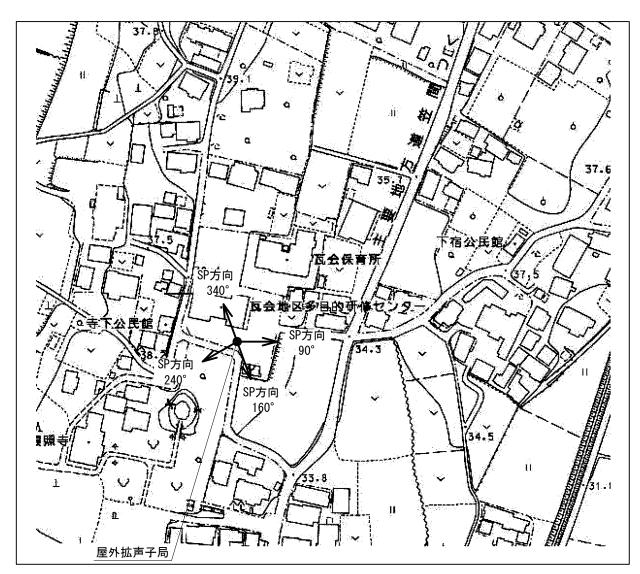

スピーカ配置表

取付角度	スピーカ種類			アンプ	
	レフレックス型	小型長距離型		, ,,,,,,,,,,,,,,,,,,,,,,,,,,,,,,,,,,,,,	
(TN°)	30W	50W(1連)	100W(2連)	120W	240W
90°	0			0	_
160°	0				
240°	0				
340°	0				

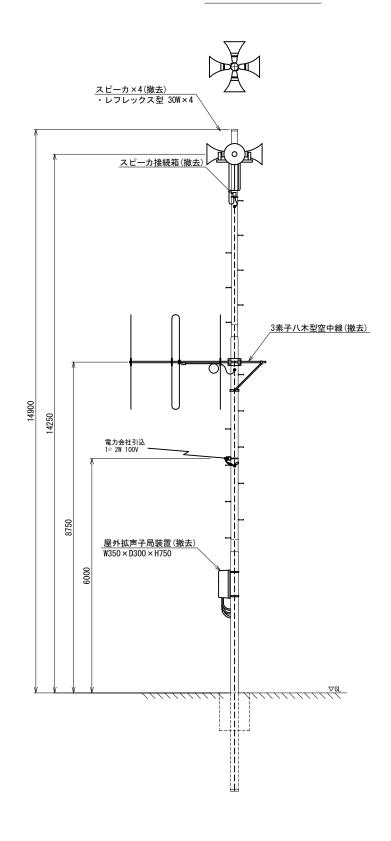


工事名	280MHz デジタノ	レ同報無線シス	ステム整備工事
図面名	瓦会地区多目的センター 屋外拡声子局撤去図		
作成年月日			
縮尺	1:50	図面番号	62
会社名			
事務所名		石岡市	

瓦会小学校 屋外拡声子局撤去図




屋外拡声子局設置位置図

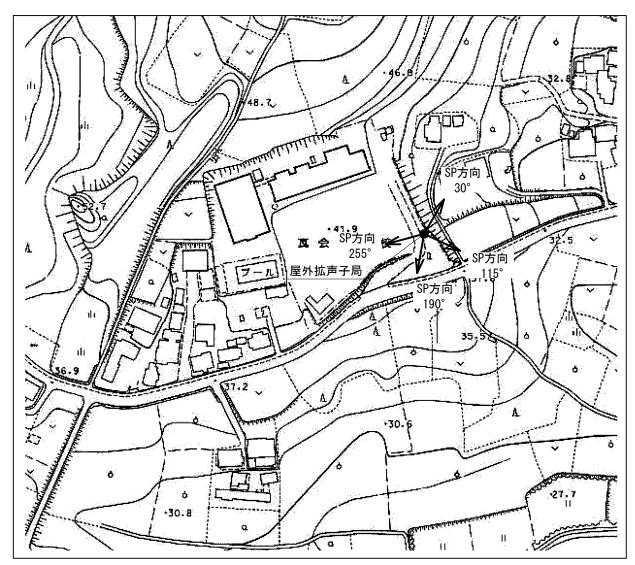

スピーカ配置表

职从各在	スピーカ種類			アンプ	
取付角度	レフレックス型	小型長距離型		, , , , , , , , , , , , , , , , , , ,	
(TN°)	30W	50W(1連)	100W(2連)	120W	240W
30°	0			0	_
115°	0				
190°	0				
255°	0				

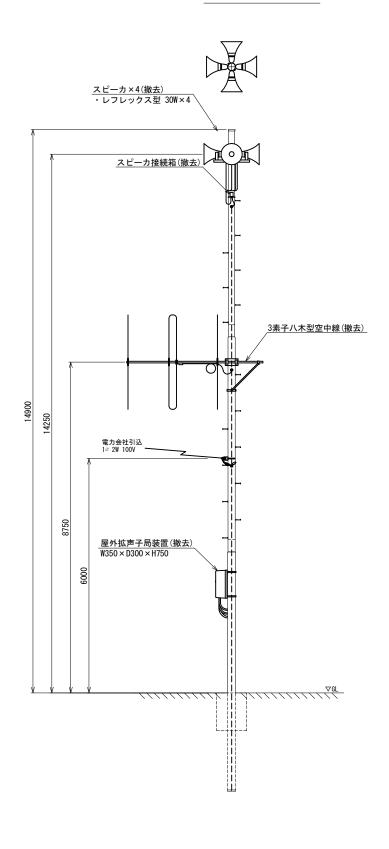


工事名	280MHzデジタル同報無線システム整備工事				
図面名	瓦会小学校 屋外拡声子局撤去図				
作成年月日					
縮尺	1:50	図面番号	63		
会社名					
事務所名		石岡市			

園部小学校 屋外拡声子局撤去図




屋外拡声子局設置位置図

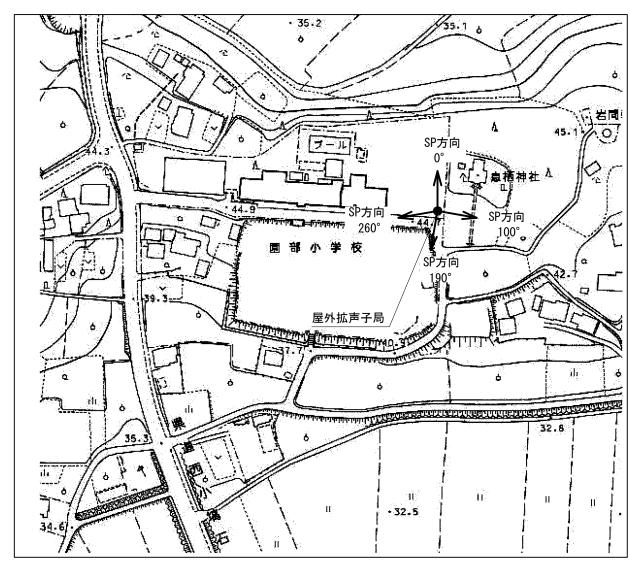

スピーカ配置表

取付角度	スピーカ種類			アンプ	
	レフレックス型	小型長距離型		, , , , ,	
(TN°)	30W	50W(1連)	100W(2連)	120W	240W
0°	0				_
100°	0				
190°	0			0	
260°	0				

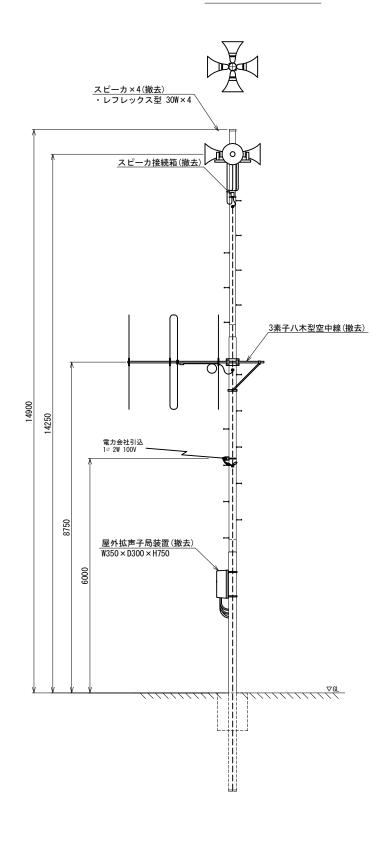


工事名	280MHzデジタル同報無線システム整備工事		
図面名	園部小学校 屋外拡声子局撤去図		
作成年月日			
縮尺	1:50	図面番号	64
会社名			
事務所名		石岡市	

園部中学校 屋外拡声子局撤去図




屋外拡声子局設置位置図

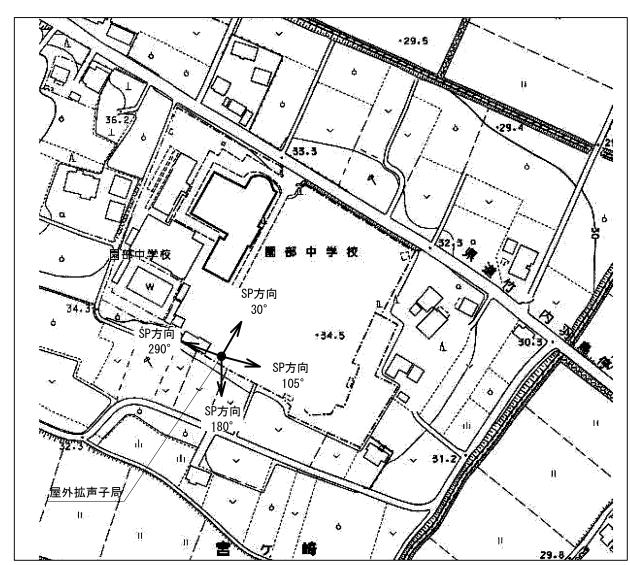

スピーカ配置表

取付角度	スピーカ種類			アンプ	
	レフレックス型	小型長距離型		, , , , ,	
(TN°)	30W	50W(1連)	100W(2連)	120W	240W
30°	0			0	_
105°	0				
180°	0				
290°	0				

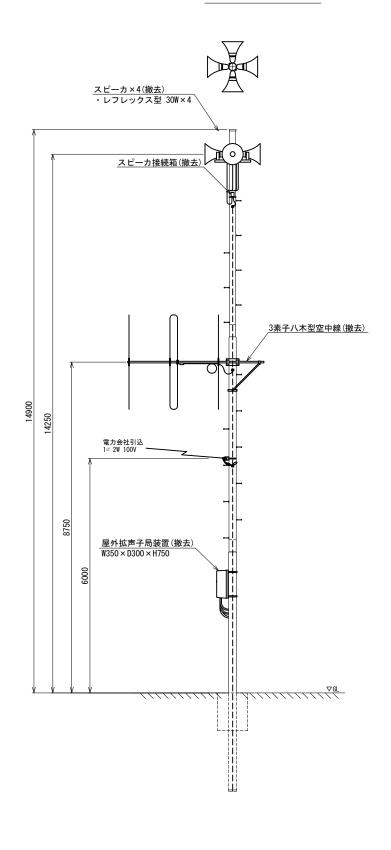


工事名	280MHzデジタル同報無線システム整備工事			
図面名	園部中学校 屋外拡声子局撤去図			
作成年月日				
縮尺	1:50	図面番号	65	
会社名				
事務所名		石岡市		

東成井小学校 屋外拡声子局撤去図




屋外拡声子局設置位置図

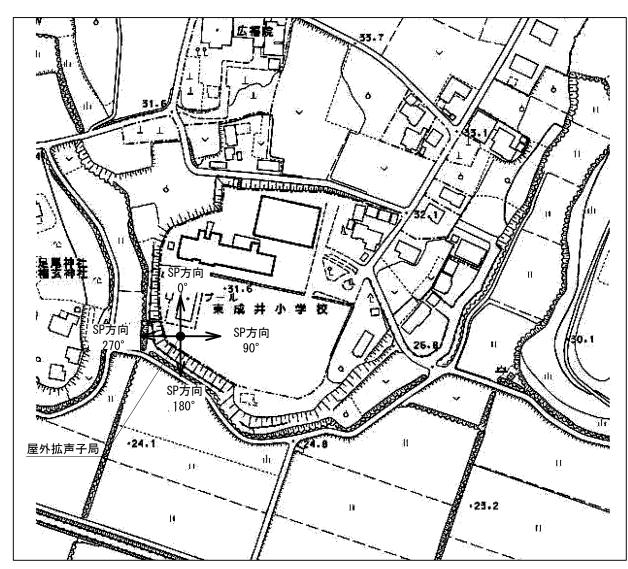

スピーカ配置表

取付角度	スピーカ種類			アンプ	
	レフレックス型	小型長距離型		<i>Y D J</i>	
(TN°)	30W	50W(1連)	100W(2連)	120W	240W
0°	0			0	_
90°	0				
180°	0				
270°	0				

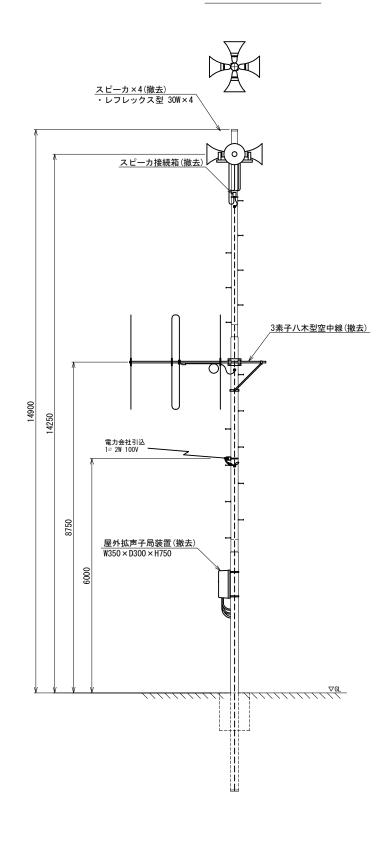


工事名	280MHzデジタル同報無線システム整備工事			
図面名	東成井小学校 屋外拡声子局撤去図			
作成年月日				
縮尺	1:50	図面番号	66	
会社名				
事務所名		石岡市		

林小学校 屋外拡声子局撤去図




屋外拡声子局設置位置図

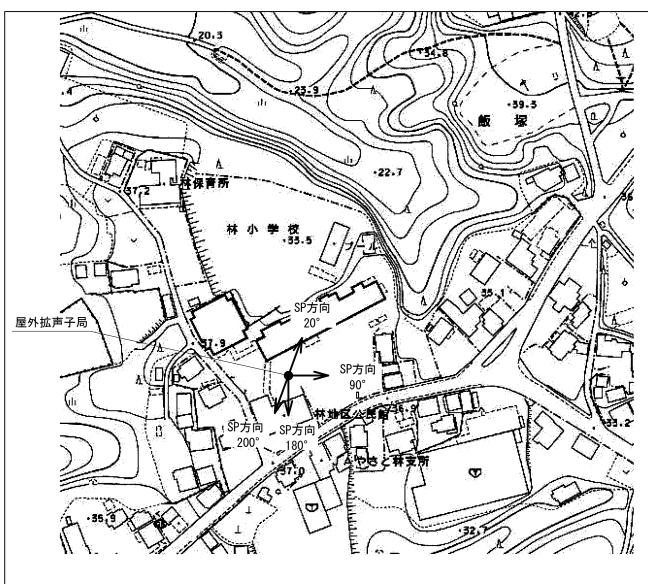

スピーカ配置表_

职从各在	スピーカ種類			アンプ	
取付角度	レフレックス型	小型長距離型		, , , , , , , , , , , , , , , , , , ,	
(TN°)	30W	50W(1連)	100W(2連)	120W	240W
20°	0			0	_
90°	0				
180°	0				
200°	0				

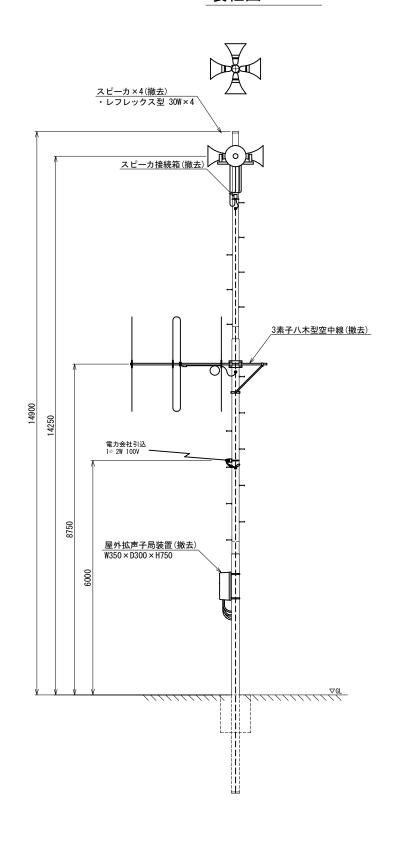


工事名	280MHzデジタル同報無線システム整備工事			
図面名	林小学校 屋外拡声子局撤去図			
作成年月日				
縮尺	1:50	図面番号	67	
会社名				
事務所名		石岡市		

小桜小学校 屋外拡声子局撤去図




屋外拡声子局設置位置図

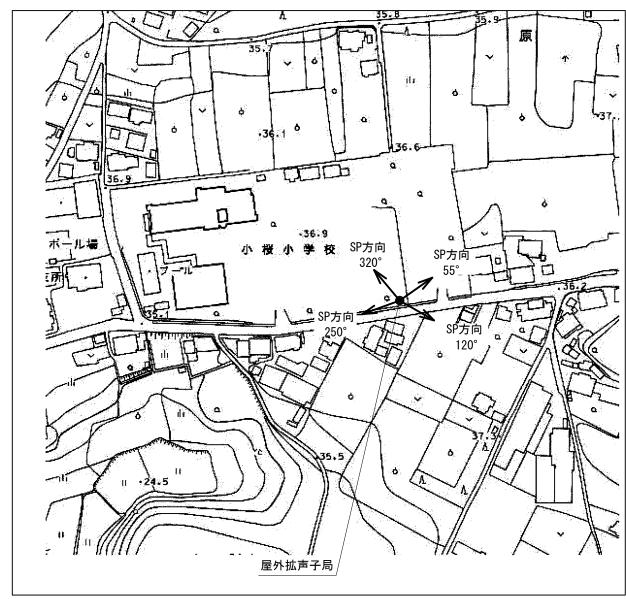

スピーカ配置表

取付角度	スピーカ種類			アンプ	
	レフレックス型	小型長距離型		, , , , ,	
(TN°)	30W	50W(1連)	100W(2連)	120W	240W
55°	0			0	_
120°	0				
250°	0				
320°	0				

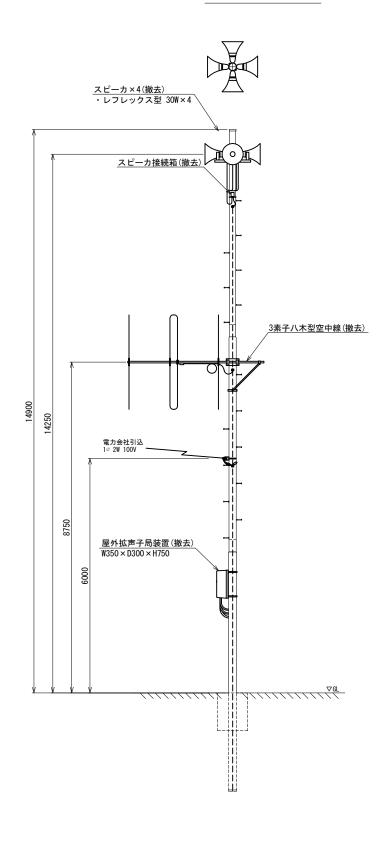


工事名	280MHzデジタル同報無線システム整備工事			
図面名	小桜小学校 屋外拡声子局撤去図			
作成年月日				
縮尺	1:50	図面番号	68	
会社名				
事務所名	石岡市			

朝日里山学校 屋外拡声子局撤去図




屋外拡声子局設置位置図

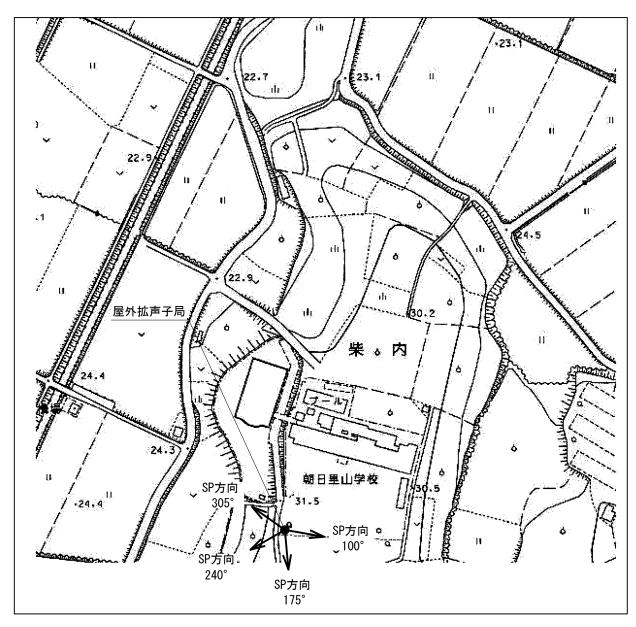

スピーカ配置表

职从各在	スピーカ種類			アンプ	
取付角度	レフレックス型	小型長距離型		, , , , , , , , , , , , , , , , , , ,	
(TN°)	30W	50W(1連)	100W(2連)	120W	240W
100°	0			0	_
175°	0				
240°	0				
305°	0				

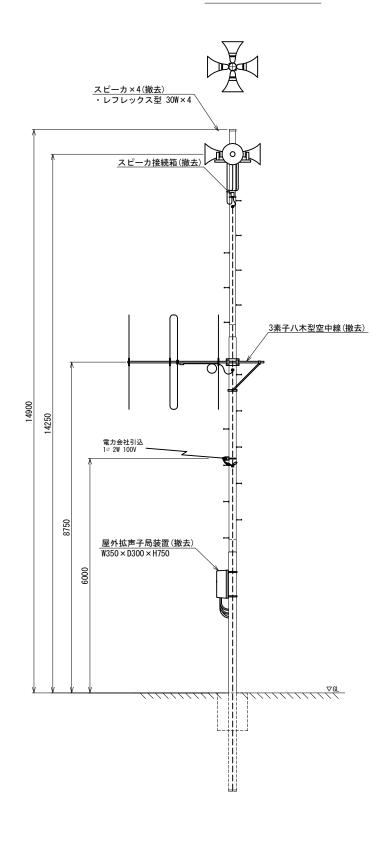


工事名	280MHzデジタル同報無線システム整備工事			
図面名	朝日里山学校 屋外拡声子局撤去図			
作成年月日				
縮尺	1:50	図面番号	69	
会社名				
事務所名		石岡市		

阿弥陀院 屋外拡声子局撤去図




屋外拡声子局設置位置図



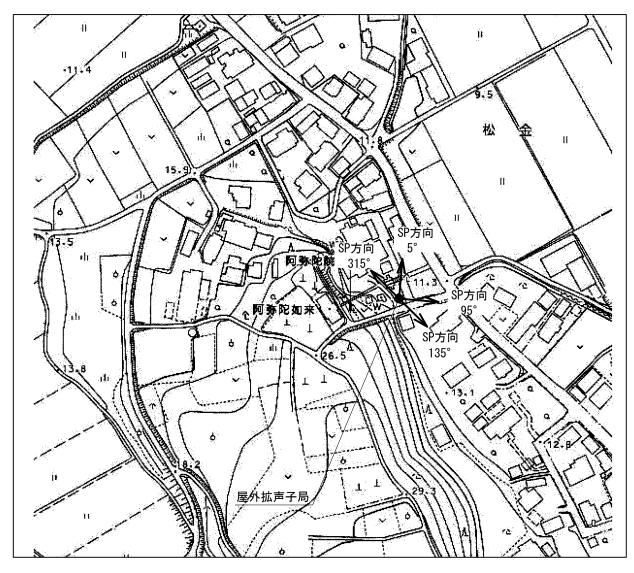

スピーカ配置表

取付角度	スピーカ種類			アンプ	
	レフレックス型	小型長距離型		, , , , , , , , , , , , , , , , , , ,	
(TN°)	30W	50W(1連)	100W(2連)	120W	240W
5°	0			0	_
95°	0				
135°	0				
315°	0				

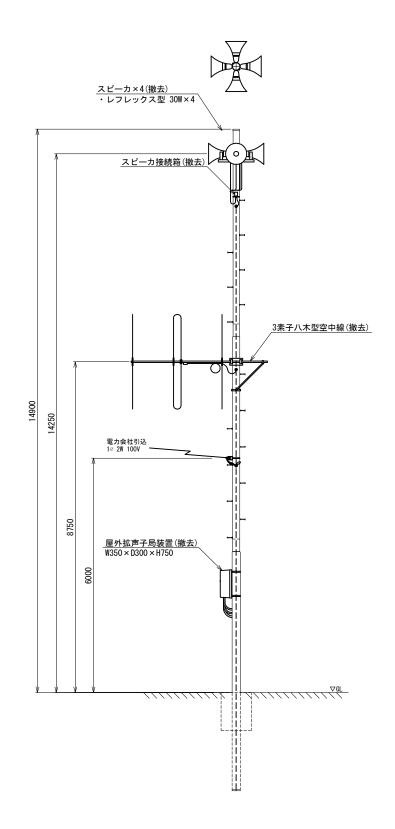


工事名	280MHzデジタル同報無線システム整備工事			
図面名	阿弥陀院 屋外拡声子局撤去図			
作成年月日				
縮尺	1:50	図面番号	70	
会社名		•		
事務所名	事務所名 石岡市			

浄水場 屋外拡声子局撤去図




屋外拡声子局設置位置図

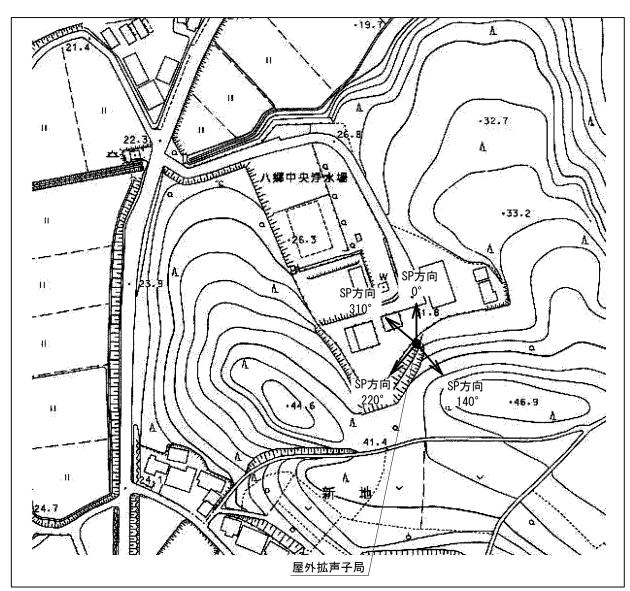

スピーカ配置表

取付角度	スピーカ種類			アンプ	
	レフレックス型	小型長距離型		, , , ,	
(TN°)	30W	50W(1連)	100W(2連)	120W	240W
0°	0			0	_
140°	0				
220°	0				
310°	0				

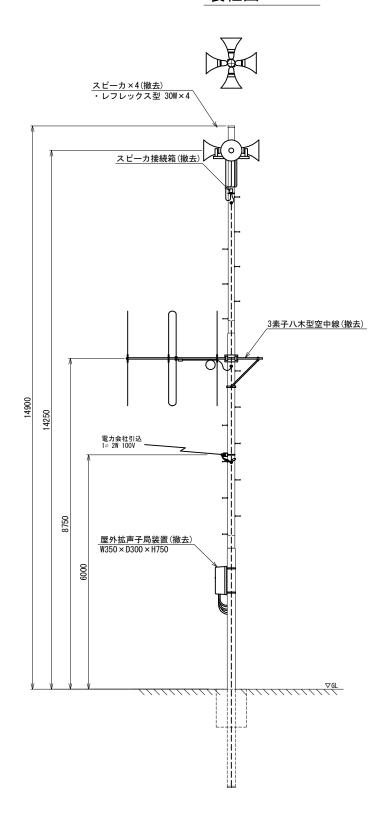

工事名 280MHzデジタル同報無線システム整備工				
図面名	浄水場 屋外拡声子局撤去図			
作成年月日				
縮尺	1:50	図面番号	71	
会社名				
事務所名	石岡市			